

ТИПОВОЙ ПРОЕКТ

251-4-55.87

ПОЛИКЛИНИКА

(В КОНСТРУКЦИЯХ 1.090.1-1)

НА 380 ПОСЕЩЕНИЙ В СМЕНУ

АЛЬБОМ 3

СОСТАВ ПРОЕКТА

АЛЬБОМ 1	АРХИТЕКТУРНЫЕ РЕШЕНИЯ НИЖЕ ОТМ. 0,000.	КОНСТРУКТИВНЫЕ РЕШЕНИЯ НИЖЕ ОТМ. 0,000.
	АРХИТЕКТУРНЫЕ РЕШЕНИЯ ВЫШЕ ОТМ. 0,000.	КОНСТРУКТИВНЫЕ РЕШЕНИЯ ВЫШЕ ОТМ. 0,000.
АЛЬБОМ 2	ТЕХНОЛОГИЧЕСКИЕ РЕШЕНИЯ.	
АЛЬБОМ 3	ВОДОПРОВОД И КАНАЛИЗАЦИЯ. ОТОПЛЕНИЕ И ВЕНТИЛЯЦИЯ.	
АЛЬБОМ 4	ЭЛЕКТРИЧЕСКОЕ ОСВЕЩЕНИЕ. СИЛОВОЕ ЭЛЕКТРООБОРУДОВАНИЕ. СВЯЗЬ И СИГНАЛИЗАЦИЯ.	
АЛЬБОМ 5	АВТОМАТИЗАЦИЯ ИНЖЕНЕРНОГО ОБОРУДОВАНИЯ.	
АЛЬБОМ 6	ИЗДЕЛИЯ ЗАВОДСКОГО ИЗГОТОВЛЕНИЯ.	
АЛЬБОМ 7	ОБЩИЕ ВИДЫ ЩИТОВ АВТОМАТИЗАЦИИ.	
АЛЬБОМ 8	СПЕЦИФИКАЦИИ ОБОРУДОВАНИЯ.	
АЛЬБОМ 9	ВЕДОМОСТИ ПОТРЕБНОСТИ В МАТЕРИАЛАХ.	
АЛЬБОМ 10	СМЕТЫ. ЧАСТЬ 1. СМЕТЫ. ЧАСТЬ 2.	
АЛЬБОМ И	ПРОЕКТИВНАЯ ДОКУМЕНТАЦИЯ ПО ПЕРЕВОДУ ХОЗЯЙСТВЕННО-БЫТОВЫХ ПОМЕЩЕНИЙ В ПОДВАЛЕ В РЕЖИМ ПРУ.	

РАЗРАБОТАН ИНСТИТУТОМ „ГИПРОНИЗДРАВ“, г. Москва.

ГЛАВНЫЙ ИНЖЕНЕР ИНСТИТУТА А. В. Иванов А. В. Иванов

ЗАМ. ГЛ. ИНЖЕНЕРА ИНСТИТУТА Д. В. Капральченко Д. В. Капральченко

ГЛАВНЫЙ АРХИТЕКТОР ПРОЕКТА В. М. Шачнев В. М. Шачнев

УТВЕРЖДЕН ГОСГРАЖДАНСТРОЕМ
НА СТАДИИ ТЕХНИЧЕСКОГО ПРОЕКТА.
ПРИКАЗ № 225 от 2 августа 1985 г.
РАБОЧАЯ ДОКУМЕНТАЦИЯ ВВЕДЕНА
В ДЕЙСТВИЕ ИНСТИТУТОМ „ГИПРОНИЗДРАВ“

ПРИКАЗ № 185 от 25.12 1986 г.

				ПРИВЯЗКА:
ИВБ.И				

С О Д Е Р Ж А Н И Е А Л Ь Б О М А 3

Лист	Наименование	Стр.
	С О Д Е Р Ж А Н И Е А Л Ь Б О М А	2
	В Е Д О М О С Т Ь Р А Б О Ч И Х Ч Е Р Т Е Ж Е Й К О М П Л Е К Т А В К	
1	О Б Щ И Е Д А Н Н Ы Е / Н А Ч А Л О /	3
2	О Б Щ И Е Д А Н Н Ы Е / П Р О Д Л О Ж Е Н И Е /	4
3	О Б Щ И Е Д А Н Н Ы Е / О К О Н Ч А Н И Е /	5
4	П л а н п о д в а л а и п о д п о л ь я в о с я х А-В; 3-8	6
5	П л а н п о д п о л ь я в о с я х Г-А ; 1-10	7
6	П л а н 1 э т а ж а в о с я х А-В; 3-8;	8
7	П л а н 1 э т а ж а в о с я х Г-А ; 1-10	9
8	П л а н 2 э т а ж а	10
9	П л а н 3 э т а ж а	11
10	П л а н 4 э т а ж а	12
11	П л а н 5 э т а ж а	13
12	П л а н т е х н и ч е с к о г о э т а ж а	14
13	П л а н к р о в л и	15
14	С х е м ы с и с т е м В1, Г3, Г4 в о с я х А-В; Е-А	16
15	С х е м ы с и с т е м В1, Г3, Г4 в о с я х Г-Е	17
16	С х е м ы с и с т е м К1	18
17	С х е м ы с и с т е м К1, К3	19
18	С х е м ы с и с т е м К2	20
19	У с т а н о в к а ж е н с к о г о г и г и е н н о г о д у ш а	21
20	П а р о г а с и т е л ь	22
21	У с т а н о в к а э л е к т р о з а д в и ж к и	23
	В Е Д О М О С Т Ь Р А Б О Ч И Х Ч Е Р Т Е Ж Е Й К О М П Л Е К Т А В В	
1	О Б Щ И Е Д А Н Н Ы Е / Н А Ч А Л О /	24
2	О Б Щ И Е Д А Н Н Ы Е / П Р О Д Л О Ж Е Н И Е /	25
3	О Б Щ И Е Д А Н Н Ы Е / П Р О Д Л О Ж Е Н И Е /	26
4	О Б Щ И Е Д А Н Н Ы Е / П Р О Д Л О Ж Е Н И Е /	27
5	О Б Щ И Е Д А Н Н Ы Е / О К О Н Ч А Н И Е /	28

Лист	Наименование	Стр.
6	П л а н п о д в а л а . П л а н 1 э т а ж а в о с я х 3-8; А-Г.	29
7	П л а н т е х н и ч е с к о г о п о д п о л ь я	30
8	П л а н 1 э т а ж а в о с я х 1-10; Г-А.	31
9	П л а н 2 э т а ж а .	32
10	П л а н 3 э т а ж а .	33
11	П л а н 4 э т а ж а .	34
12	П л а н 5 э т а ж а .	35
13	П л а н т е х н и ч е с к о г о э т а ж а	36
14	С х е м ы с и с т е м ы о т о п л е н и я И1, И2, С т о я к и о т о п л е н и я С т 23; С т 24	37
15	С т о я к и о т о п л е н и я С т 1- С т 11.	38
16	С т о я к и о т о п л е н и я С т. 12- С т 22, С т. 25	39
17	С х е м а с и с т е м ы о т о п л е н и я И3, С т о я к и о т о п л е н и я С т 26; С т 41	40
18	С х е м ы с и с т е м в е н т и л я ц и и П1-П3	41
19	С х е м ы с и с т е м в е н т и л я ц и и П4; П5; П7.	42
20	С х е м ы с и с т е м в е н т и л я ц и и В1; В8; В10; В20.	43
21	С х е м ы с и с т е м в е н т и л я ц и и В3; В6; В11; В12; В14; В15; В18	44
22	С х е м ы с и с т е м в е н т и л я ц и и В9; В13; В19.	45
23	С х е м ы с и с т е м в е н т и л я ц и и В7; В16; В17; В21; В22	46
24	С х е м ы с и с т е м в е н т и л я ц и и В6; В2; В4; В5; В23; ВЕ1-ВЕ3	47
25	У с т а н о в к и с и с т е м П1-П4; П7.	48
26	С п е ц и ф и к а ц и я с и с т е м П1-П4	49
27	С х е м а о б в я з к и к а л о р и ф е р о в с и с т е м П1-П4; П7 С п е ц и ф и к а ц и я с и с т е м П7	50
28	У с т а н о в к и с и с т е м П5; П8	51
29	У с т а н о в к и с и с т е м П6; В23	52
30	У с т а н о в к и с и с т е м В1; В10; В16; В17; В20; В21	53
31	С п е ц и ф и к а ц и я с и с т е м В1; В10; В16; В17; В20; В21	54
32	У с т а н о в к и с и с т е м В6; В18; В22	55
33	У с т а н о в к и с и с т е м В8; В13; В19	56
34	У з е л у п р а в л е н и я	57
	К о н с т р у к ц и я и з о л я ц и и т р у б о п р о в о д о в ф 15- ф 25 м м	58
	К о н с т р у к ц и я и з о л я ц и и т р у б о п р о в о д о в с ф 32 м м	
	К о н с т р у к ц и я и з о л я ц и и в о з д у х о в о д о в	59

Имя, № прова, Подпись и дата, Взам. инв.

ВЕДОМОСТЬ РАБОЧИХ ЧЕРТЕЖЕЙ ОСНОВНОГО КОМПЛЕКТА ВК

Лист	Наименование	Примечание
1	Общие данные /начало/	
2	Общие данные /продолжение/	
3	Общие данные /окончание/	
4	План подвала и подполья в осях А-В; 3-8	
5	План подполья в осях Г-Л; 1-10	
6	План 1 этажа в осях А-В; 3-8	
7	План 1 этажа в осях Г-Л; 1-10	
8	План 2 этажа	
9	План 3 этажа	
10	План 4 этажа	
11	План 5 этажа	
12	План технического этажа	
13	План кровли	
14	Схемы систем В1, Т3, Т4 в осях А-В и Е-Л	
15	Схемы систем В1, Т3, Т4 в осях Г-Е	
16	Схемы систем К1	
17	Схемы систем К1, К3	
18	Схемы систем К2	
19	Установка гигиенического женского душа	
20	Парогаситель	
21	Установка электроаппаратуры	

ВЕДОМОСТЬ ССЫЛОЧНЫХ И ПРИЛАГАЕМЫХ ДОКУМЕНТОВ

Обозначение	Наименование	Примечание
ССЫЛОЧНЫЕ ДОКУМЕНТЫ		
ТИПОВЫЕ ДЕТАЛИ		
3.904-69	Детали крепления санитарно-технических приборов и трубопроводов	
4.900-8	Альбом оборудования фасонных частей и арматуры для сетей и сооружений водопровода и канализации	
вып. 4	Защитное внутреннее санитарно-техническое оборудование.	
4.900-9 вып. 0-1	Узлы и детали трубопроводов из пластмассовых труб для систем водоснабжения и канализации	
вып. 1	Крепления пластмассовых трубопроводов.	
ПРИЛАГАЕМЫЕ ДОКУМЕНТЫ		
ВК со	Спецификация оборудования	
ВК вМ	Ведомость потребности в материалах	

ОБЩИЕ УКАЗАНИЯ

Рабочие чертежи типовой проектной документации поликлиники на 380 посещений в смену в конструкциях 1.090.1-1 разработаны на основании проекта утвержденного Госгражданстроем приказом № 225 от 2 августа 1985 года.

Чертежи разработаны в соответствии со СНиП 2.04.01-85, СНиП II-69-78.

I. Водопровод

Водоснабжение корпуса поликлиники предусматривается от городской кольцевой водопроводной сети с устройством двух вводов $\phi 50$ с установкой водомерного узла и закольцовывается по корпусу.

Кубатура здания 14500 м³.

Свободный напор городского водопровода в точке подключения принимается 25 м.

Внутренняя сеть водопровода монтируется из стальных водогазопроводных оцинкованных легких труб $\phi 15 - 50$ мм.

Подводки к смывным бачкам выполняются из пластмассовых трубок $\phi 12$ мм.

Основная магистраль водопровода прокладывается под потолком подвала и подполья и изолируется от конденсации.

Трубопроводы до $\phi 25$ мм изолируются пухляком с предварительной оберткой изолом. Трубопроводы диаметром более 25 мм изолируются минераловатными плитами толщиной для труб: $\phi 32, 40 - 20$ мм; $\phi 50 - 30$ мм, с последующим покрытием стеклотканью и с предварительной оберткой изолом.

Водопроводные стояки монтируются скрыто в шахтах и приставных коробках и так же подлежат изоляции.

Для доступа к стоякам устанавливаются дверцы со стороны коридора.

Основные показатели по чертежам водопровода и канализации

Наименование системы	Потребный напор на вводе м. вод. ст.	Расчетный расход				Установленная мощность электродвиг. кВт	Примечание
		м ³ /сут	м ³ /ч	л/с	при по-жаре %		
Водопровод	49	30	5,6	2,1	4,6	8,0	только для холодной воды
Горячее водоснабжение	49	20	5,4	2,0	-	-	
Канализация	-	43	11	6,7	-	2,2	

ВЕДОМОСТЬ СПЕЦИФИКАЦИИ

Лист	Наименование	Примечание
17	Спецификация оборудования гигиенического женского душа	
17	Спецификация элементов гигиенического женского душа	
18	Спецификация элементов парогасителя	
19	Спецификация на установку электроаппаратуры	

Имя и подк. Подпись и дата. Взам. инв. №

Настоящий проект выполнен в соответствии с действующими нормами и правилами /в том числе по взрывопожарной безопасности/

Гл. инж. проекта *Башу* /Башлаваина/

Привязан:	
ИНВ. №	
251-4-55.87-ВК	
И.контр.	Сырцова
Гл. спец.	Мостовой
Нач. отд.	Саласки
Зам. нач.	ИИ
Гип.	Башлаваина
Рук. гр.	Харламова
Инж.	Чернецова
Техник	Шакун
Поликлиника (в конструкциях 1.090.1-1) на 380 посещений в смену	
Стация	Р
Лист	1
Листов	21
Общие данные (начало)	
ГИПРОНИИДРАБ	
г. Москва	

Листом 3

ПРОЕКТ 251-4-55.87

ЦНПОВОИ

ИНВ. И ПОДЛ. ПОДАТЬСЯ И ДАТА ВЗАИМ. ИВ. И

Внутреннее пожаротушение обеспечивается пожарными кранами, устанавливаемыми в пожарных шкафах, где предусматривается совместное размещение двух ручных огнетушителей.

Наружное - от пожарных гидрантов городского водопровода.

Расход на внутреннее пожаротушение - 2,5 л/с.

Расход на наружное пожаротушение - 15 л/с.

Расходы воды и напоры по корпусу определены в соответствии со СНиП 2.04.01-85 и сведены в таблицу основных показателей.

Необходимый напор при хоз.-питьевом и противопожарном водоснабжении обеспечивается насосами марки К 20/30; Q = 20 м³/ч; H = 30 м с электродвигателем 4А юо S2; N = 4 кВт; n = 2900 об/мин, устанавливаемыми в подвале поликлиники (1 рабочий, 1 резервный).

II Горячее водоснабжение

Здание поликлиники оборудуется централизованным горячим водоснабжением от теплового пункта, расположенного в корпусе.

Система горячего водоснабжения проектируется с нижней разводкой. Циркуляция воды предусматривается по магистральному трубопроводу и стоякам.

Расходы горячей воды определены в соответствии со СНиП 2.04.01-85.

Расход тепла на нужды горячего водоснабжения составляет - 263.000 ккал/ч.

Трубопроводы горячей воды монтируются из стальных водогазопроводных оцинкованных легких труб ϕ 15-50 мм и изолируются аналогично трубопроводам холодной воды.

III Канализация

Хозяйственно-бытовая канализация корпуса проектируется самоочной со сбросом в городскую канализационную сеть.

Нормы водоотведения сточных вод принимаются в соответствии со СНиП 2.04.01-85 сведены в таблицу.

Магистральные канализационные трубопроводы прокладываются под поломом подвала и над полом подполья. Канализационные стояки монтируются скрыто в шахтах и приставных коробах совместно со стояками холодной и горячей воды.

Канализационные сети и стояки выполняются из пластмассовых канализационных труб ПВП ϕ 50-100 мм.

IV Водостоки

Для отведения дождевых вод с кровли здания запроектирована система внутренних водостоков.

Сброс дождевых вод осуществляется в наружную сеть водостока, при отсутствии наружных сетей водостока дождевые воды сбрасываются на отмостку:

Внутренняя сеть водостока выполняется из пластмассовых труб ПВХ ϕ 100.

Внутренние водостоки оборудуются воронками типа ВР-9.

V Газоснабжение

Газоснабжение корпуса осуществляется от портативных баллонов емкостью 5 литров, устанавливаемых непосредственно около мест потребления, в 1 м от нагревательных приборов.

Указания по монтажу.

1. Монтаж санитарно-технических устройств производится в соответствии со СНиП 3.05.01-85 «Санитарно-техническое оборудование зданий и сооружений».

2. Трубопроводы холодного и горячего водоснабжения монтируются из стальных водогазопроводных оцинкованных труб на сварке в среде углекислого газа или на резьбе с уплотнителем из льняной пряжи, пропитанной свинцовым сурьком или беллами.

3. Неизолируемые трубопроводы холодного и горячего водоснабжения окрасить масляной краской за 2 раза.

4. При монтаже трубопроводов в конструкции пола работы по устройству полов производятся после прокладки трубопроводов и их гидравлического испытания.

5. Гидравлическое испытание водосточных стояков должно производиться при температуре не ниже +5°C путем наполнения водой до уровня водосточной воронки при этом утечка воды не допускается.

Продолжительность испытания не более 10 минут.

6. Против ревизии на канализационных стояках, прокладываемых в коробах, предусматриваются люки размером 300x400 мм на расстоянии 1.0 м от пола до центра люка.

7. В местах установки ревизии необходимо предусмотреть установку цементной диафрагмы по всему поперечному сечению короба на уровне низа смотрового люка.

8. Ограждающие конструкции шахт и коробов для стояков канализации и водостока должны быть выполнены из негорючих материалов, за исключением лицевой панели, обеспечивающей доступ в шахту или короб.

9. Для доступа к стоякам, прокладываемым во внутренних шкафах, проектом предусмотрена установка дверей/см. строительные планы/.

10. Канализационные и водосточные стояки зашиваются в короба-кирпичные или штукатурка толщиной не менее 30 мм по сетке N 35-2 ГОСТ 5336-80.

11. На канализационных и водосточных стояках под потолком каждого этажа устанавливаются компенсационные патрубки.

				251-4-55.87-8K				
ПРИВЯЗАН:				И. КОСТЬ	СЫРЦОВА			
				НАЧ. ОУД.	САЛАСИ			
				ЗАМ. НАЧ.	НИ			
				ГИП	БАШЛАВИНА			
				РУК. ГР.	ХАРАЛОВА			
				ИИМ.	ЧЕРНЕЦОВА			
ИНВ. №				ТЕХНИК	ШАКУН			
				ПОЛКЛИНИКА		СТАДЦЯ	ЛИСТ	ЛИСТОВ
				/В КОНСТРУКЦИЯХ 1.09.01-1/		Р	2	
				НА 380 ПОСЕЩЕНИИ В СМЕНУ				
				ОБЩИЕ ДАННЫЕ /ПРОДОЛЖЕНИЕ/		ГИПРОНИИЗДРАВ		
						г. Москва		


Уяснения к оборудованию

Индекс оборудования	Наименование
А-12	Кипятильник дезинфекционный
А-91	Стерилизатор паровой
К-222	Электрокипятильник
К-729	Ванна моечная на одно отделение
К-730	Ванна моечная на два отделения
А-405	Шкаф вытяжной
А-431	Мойка лабораторная
А-712	Стол лабораторный химический
Р-11	Баки для обработки рентгенограмм
С-28	Установка стоматологическая
С-78	Стол с вытяжным устройством
Ф-4	Устройство для проведения гальванизации
Ф-16	Аппарат для насыщения воды углекислым газом
Ф-26	Кафедра водолечебная с душами
Э-2	Слив больничный
Э-10	Ванна прямоугольная чугунная эмалированная
Э-24	Мойка чугунная эмалированная на два отделения
Э-30	Мойка чугунная эмалированная на одно отделение
Э-37	Раковина стальная эмалированная
Э-46	Умывальник хирургический
Э-47	Полотенце сушитель
Э-55	Умывальник
Э-97	Душевой поддон

Указания по привязке проекта

1. Произвести привязку вводов водопровода, выпусков канализации, в соответствии с общим решением инженерных коммуникаций по генеральному плану.
2. Отметки выпусков и вводов привязать в соответствии с климатическими и гидрогеологическими условиями площадки.
3. При привязке проекта уточнить марку насосов в соответствии с напором в городской сети водопровода.
4. При отсутствии наружной водосточной сети выпуски внутренних водосточков выполнить на отмоспку.

План-схема

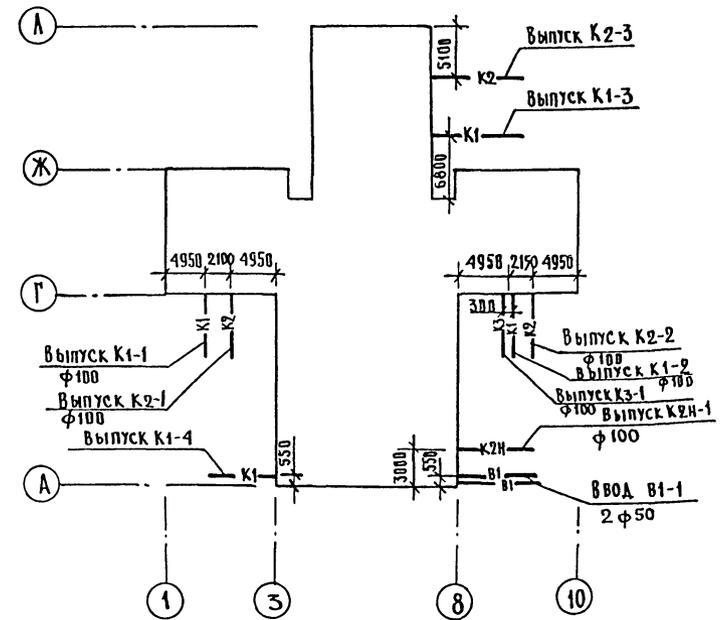


		251-4-55.87-ВК	
Привязан:	И. КОТР. СЫРЦОВА	ПОДКЛАННИКА	СТАДИЯ
	НАЧ. ОТД. САЛАСИНА	(в конструкции 1.090.1-1)	Лист
	ЗАМ. НАЧ. ИИ	НА ЗВОПОСЕЩЕНИИ В СМЕНУ	3
	РИП БАШЛАЕВНА	Общие данные /окончание/	ГИПРОНИИЗДРАВ
	РУК. ГР. ХАРАЛАЕВА		г. Москва
	ИНЖЕНЕР ЧЕРНЕЦОВА		
	ТЕХНИК ШАКУН		

СОСТАВЛЯЮЩИЕ
 НАЧ. ОБЛАСТНОГО УПРАВЛЕНИЯ
 ВОССТАНОВЛЕНИЯ И РЕМОНТА
 ОБЪЕКТОВ ВОЕННЫХ ЗАВОДОВ
 И ПОЛИГОНОВ
 А. И. ПЕТРОВ

СОСТАВЛЯЮЩИЕ
 НАЧ. ОБЛАСТНОГО УПРАВЛЕНИЯ
 ВОССТАНОВЛЕНИЯ И РЕМОНТА
 ОБЪЕКТОВ ВОЕННЫХ ЗАВОДОВ
 И ПОЛИГОНОВ
 А. И. ПЕТРОВ


СОСТАВЛЯЮЩИЕ
 НАЧ. ОБЛАСТНОГО УПРАВЛЕНИЯ
 ВОССТАНОВЛЕНИЯ И РЕМОНТА
 ОБЪЕКТОВ ВОЕННЫХ ЗАВОДОВ
 И ПОЛИГОНОВ
 А. И. ПЕТРОВ

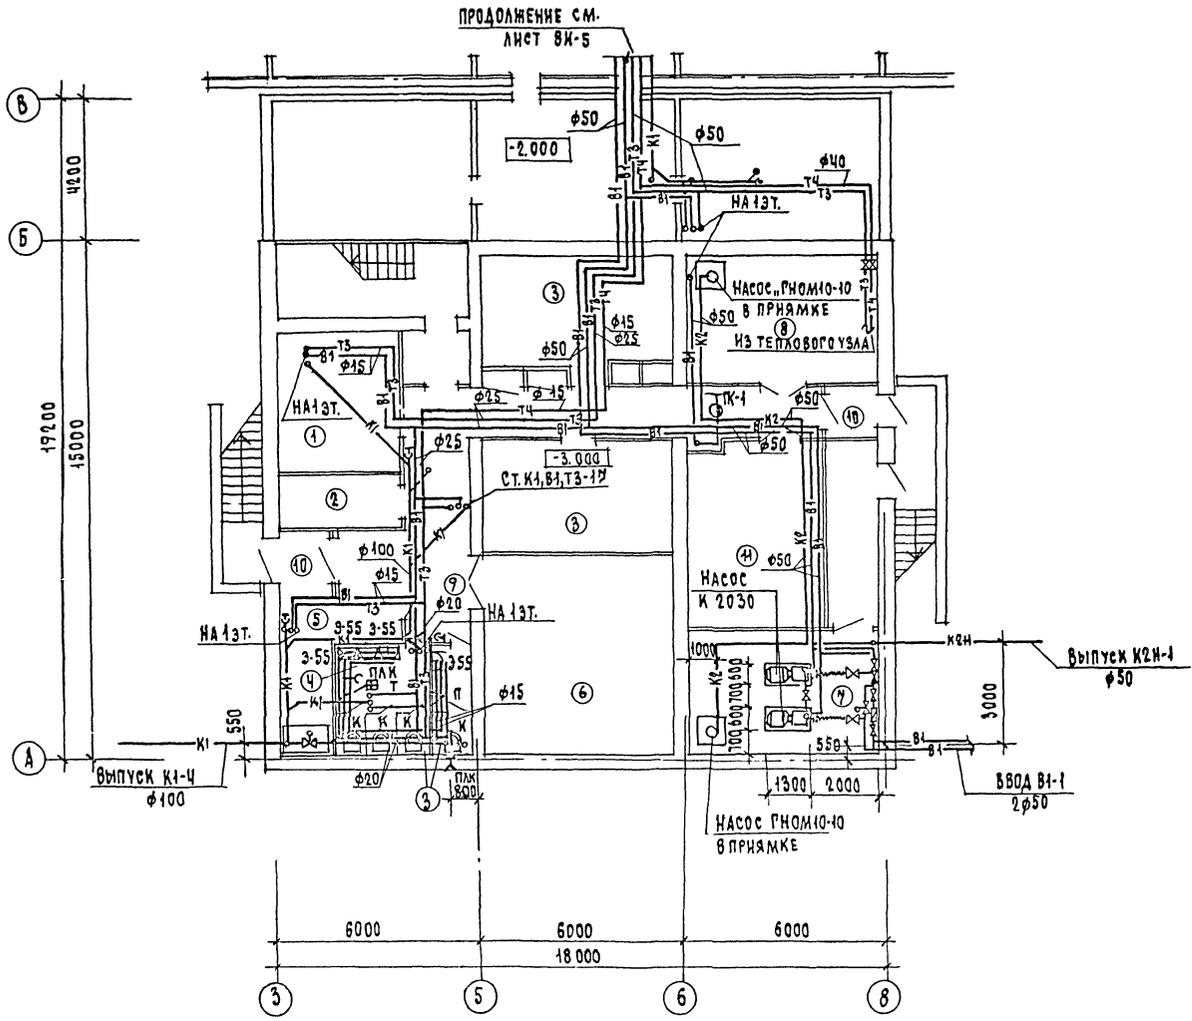

Экспликация помещений

НОМЕР ПО ПЛАНУ	НАИМЕНОВАНИЕ
1	МЕДИЦИНСКИЙ АРХИВ
2	ГАРАЖЕВНАЯ УЛИЧНОЙ ОДЕЖДЫ ПЕРСОНАЛА
3	ГАРАЖЕВНАЯ РАБОЧЕЙ И ДОМАШНЕЙ ОДЕЖДЫ ПЕРСОНАЛА
4	УБОРНЫЕ ПЕРСОНАЛА
5	КАДОВАЯ ХОЗЯЙСТВЕННОГО ИНВЕНТАРЯ
6	ВЕНТКАМЕРА
7	НАСОСНАЯ
8	ТЕПЛОВОЙ ПУНКТ
9	КОРИДОР
10	ТАМБУР

231-4-55.87 - ВК			
И. КОНТ.Р.	СЫРЦОВА	<i>Сырцова</i>	
НАЧ. ОБЛ. САЛАСИНИ	ЗАДЛАЧ. НИ	<i>Задлач. НИ</i>	
РИП	БАМЛАВИЧ	<i>Бамлавич</i>	
РУК. ГР.	ТАРАСОВ	<i>Тарасов</i>	
ИНЖЕНЕР	ЧЕРНЕЦОВА	<i>Чернецова</i>	
ТЕХНИК	ШКУН	<i>Шкун</i>	
ПРИВЯЗАН:		ПОЛИКАНИКА (В КОНСТРУКЦИЯХ 1.090.1-1) НА ЗВО ПОСВЩЕНИИ ВСМЕНУ	
		СТАРШИЙ ИНСТ. ЛАНОТЭС Р Ч	
ИНВ. №		ПЛАН ПОДВАЛА И ПОДПОЛья В Осях А-В; 3-8	
		ГИПРОНИИЗДРАВ г. МОСКВА	

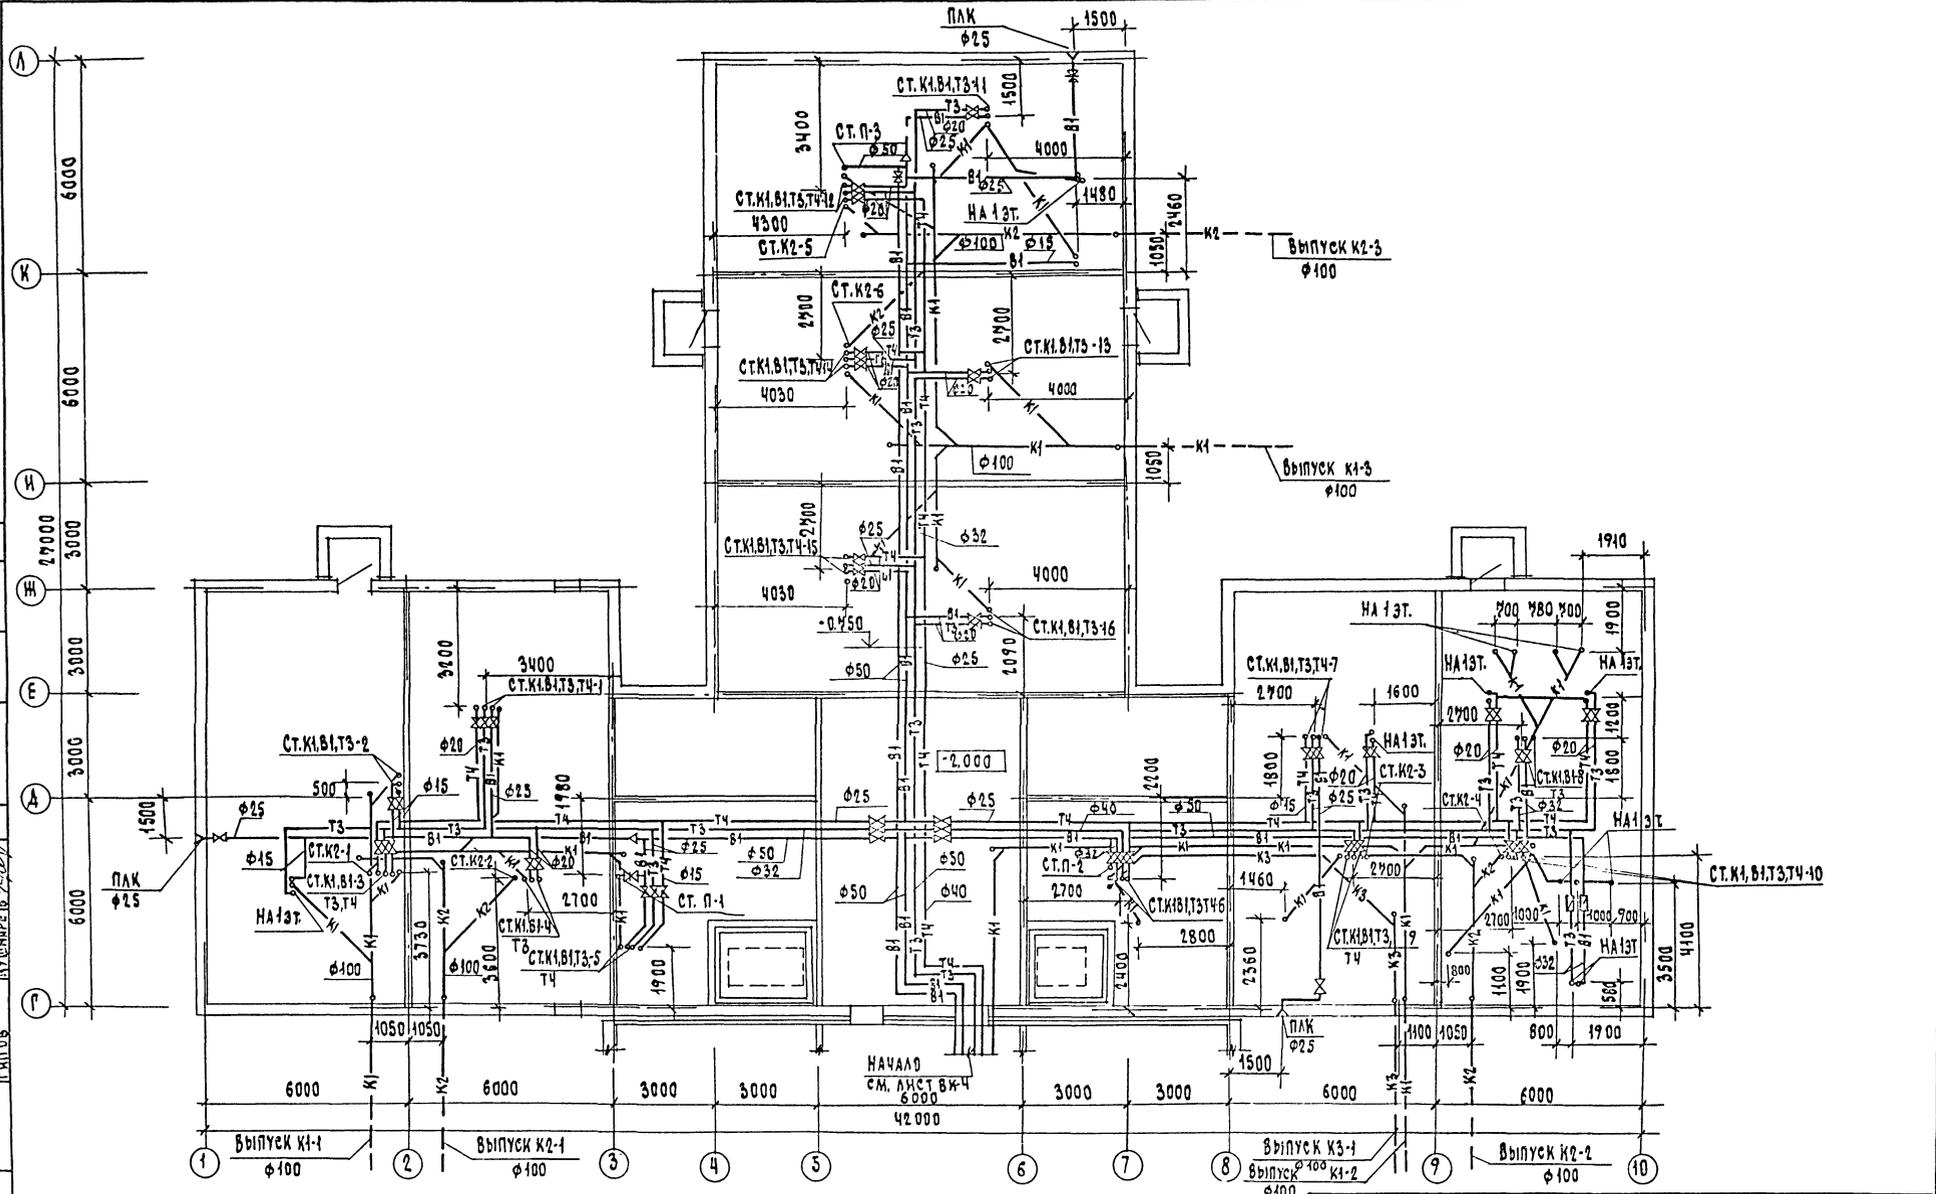


251-4-55.87 - ВК

ПРИВЯЗАН:	И.МОНТ. СЫРЦОВА	ПОЛИКЛИНИКА	СТАДИОНАМЕТ	ЛИСТОВ
	НАЧАЛТА СЛАВИНА	(В КОНСТРУКЦИОНАХ 4.09.0.1-1)	Р	5
	ЗАДАЧА ДИ	НА 380 ПОСЕЩЕНИИ В СМЕНУ		
	ГИП	ПЛАН ПОДПОЛБЯ		
	РУК. ГР. ШЕННИКОВ	В ОСЯХ Р-А; 1-10		
	ИНЖ. ЭФ. ПЕРИЧЕНКО			
	ТЕХНИК ШЕННИКОВ			

СОГЛАСОВАНО	НАЧ. ОМТ И КО	МАРШЕНКО
ШАЧНЕВ	НАЧ. ЭТО	РОШИН
БЕРНТЕН		
КШНАРЕВ		

Г. А. П.	ВЗАМ. И. В. П.
Г. И. П.	
Г. И. П. О. В.	

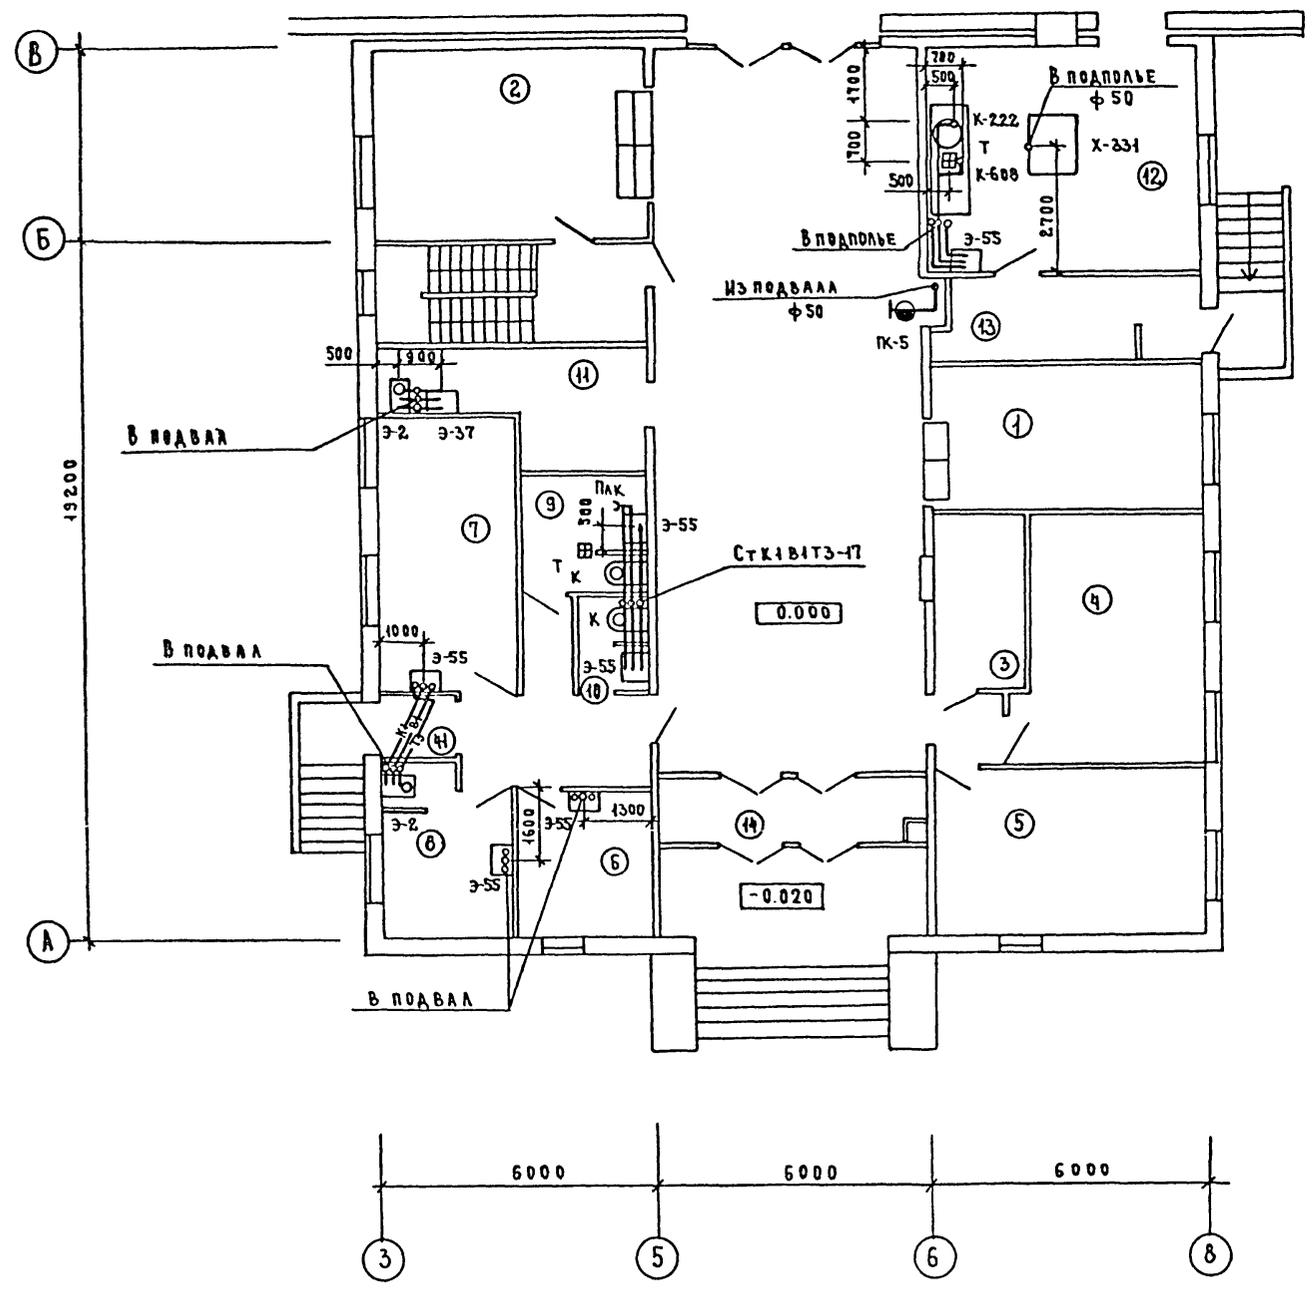


ЭКСПЛИКАЦИЯ ПОМЕЩЕНИЙ

НОМЕР ПО ПЛАНУ	НАИМЕНОВАНИЕ
1	ВЕСТИБУЛЬ-ГАРДЕРОБНАЯ ДЛЯ ПОСЕТИТЕЛЕЙ, САМОЗАПИСЬ
2	ПОМЕЩЕНИЕ ДЛЯ ХРАНЕНИЯ И ПОДБОРА ИНДИВИДУАЛЬНЫХ КАРТ АМБУЛАТОРНЫХ БОЛЬНЫХ
3	КОМНАТА ДЛЯ ВЫЗОВА ВРАЧА НА ДОМ
4	КОМНАТА ДЛЯ УЧАСТКОВЫХ ВРАЧЕЙ
5	КОМНАТА ДЛЯ УЧАСТКОВЫХ СЕСТЕР
6	КАБИНЕТ ВРАЧА ПО ИНФЕКЦИОННЫМ БОЛЕЗНЯМ
7	ПОМЕЩЕНИЕ СО СТОЛОМ ДЛЯ РЕКТОРОМАНОСКОПИИ
8	ПРОЦЕДУРНАЯ СО САЙВОМ
9	КЛИЗМЕННАЯ
10	УБОРНАЯ
11	ПОМЕЩЕНИЕ ДЛЯ ПРИЕМА И СОРТИРОВКИ ПРОБ
12	ПОМЕЩЕНИЕ ДЛЯ ПРИЕМА ПИЩИ С РАЗДАТОЧНОЙ
13	ПОДСОБНОЕ ПОМЕЩЕНИЕ
14	ТАМБУР

251-4-55.87 - ВК			
И. КОНТР.	СЫРЦОВА		
НАЧ. ОТА	САЛАСИН		
ЗАМ. НАЧ.	И. И.		
ГИП	БАШЛАВИНА		
РУК. ГР.	ХАРЛАМОВА		
ИНЖЕНЕР	ЧЕРНЕЦОВА		
ТЕХНИК	ШАКУН		
ПРИВЯЗАН		ПОЛИКЛИНИКА (В КОНСТРУКЦИЯХ 1.090.1-1) НА 360 ПОСЕЩЕНИЙ В СМЕНУ	СТАДИЯ Р ЛИСТ 6 ЛИСТОВ
ИНВ. №		ПЛАН 1 ЭТАЖА В Осях А-В; 3-8.	ГИПРОНИИЗДРАВ Г. МОСКВА

АНБОМЭ
251-4-55.87
ПРОЕКТ
ТИПОВОЙ

СО СЛА С О В А Н О
ШАЧЕВ
РЕГУЛИРНИ
КШНАРЕВ
Г. А. П.
ПОДПИСЬ МАСТА
ИЗДАНИЕ
ТИП О В

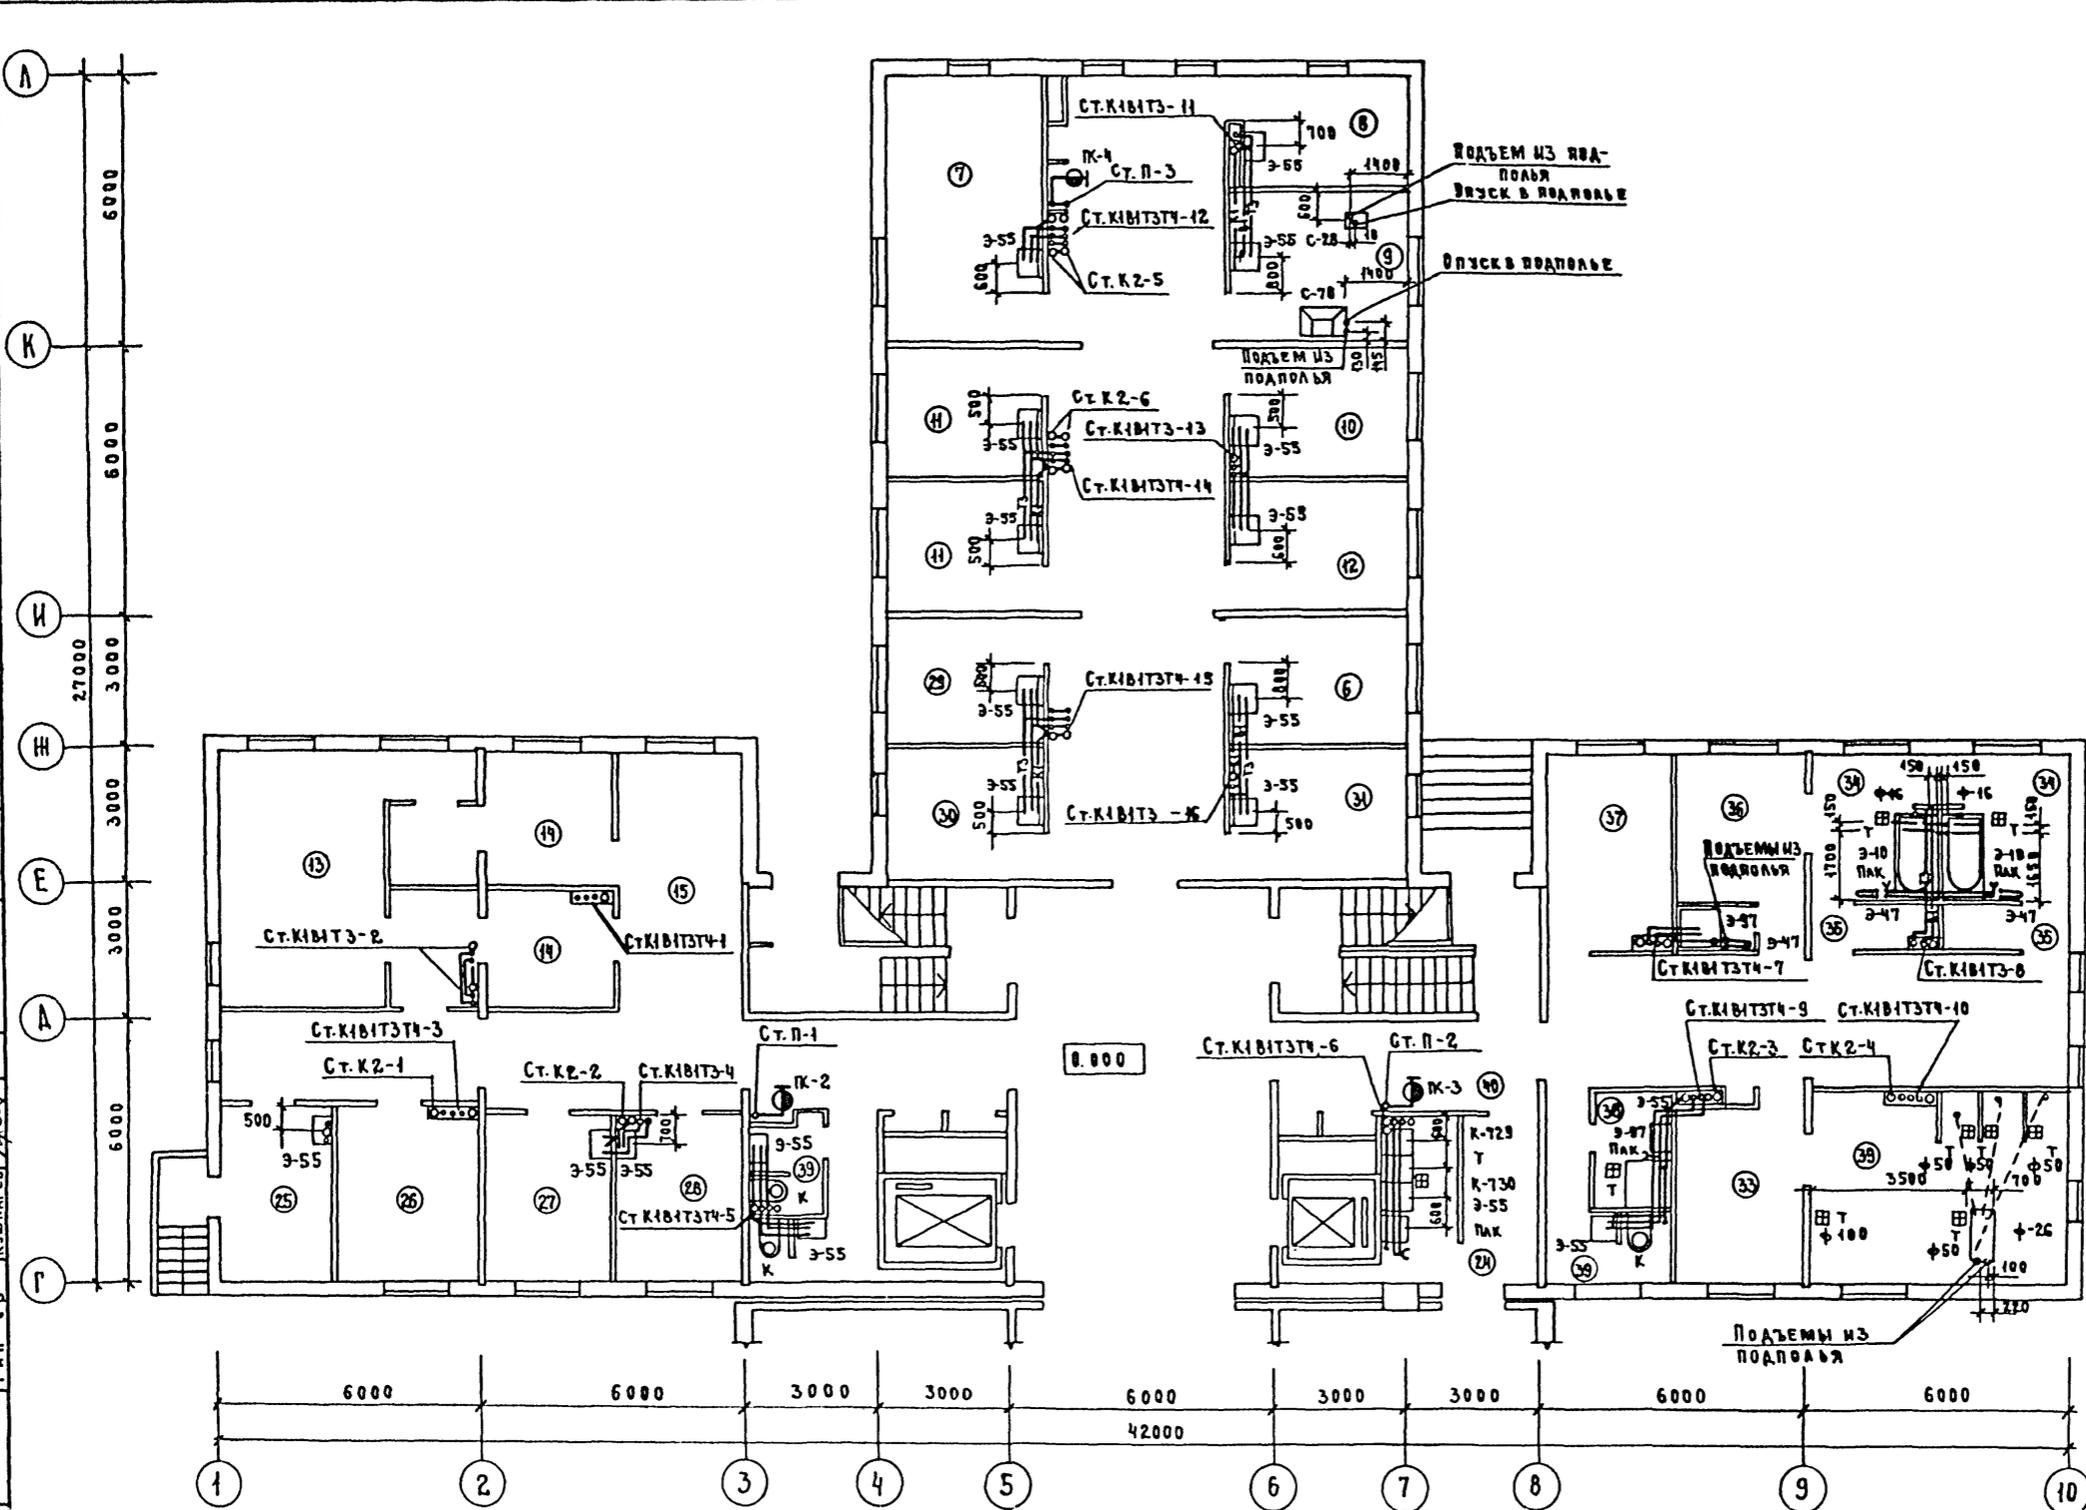

ЭКСПЛКАЦИЯ ПОМЕЩЕНИЙ

НОМЕР ПО ПЛАНУ	НАИМЕНОВАНИЕ
6	КАБИНЕТ ДОВРАЧЕБНОГО ПРИЕМА
7	СМОТРОВОЙ КАБИНЕТ С ГИНЕКОЛОГИЧЕСКИМ КРЕСЛОМ
8	АНАМНЕСТИЧЕСКИЙ КАБИНЕТ
9	КАБИНЕТ СТОМАТОЛОГА
10	КАБИНЕТ ТЕРАПЕВТА
11	КАБИНЕТЫ ДЛЯ ВЗЯТИЯ МАТЕРИАЛОВ ДЛЯ ЭКСПРЕСС-ДИАГНОСТИКИ
12	ПОСТ МЕДСЕСТРЫ ДЛЯ ОРГАНИЗАЦИИ ДИСПАНСЕРИЗАЦИИ С КАРТОТЕКОЙ
13	ПРОЦЕДУРНАЯ ФЛЮОРОГРАФИЧЕСКОГО КАБИНЕТА
14	РАЗДЕВАЛЬНАЯ
15	ОЖИДАТЕЛЬНАЯ С РЕГИСТРАТУРОЙ
24	МОЕЧНАЯ СТОЛОВОЙ ПОСЛАДЫ
25	ПОМЕЩЕНИЕ ПОЖАРНОГО ПОСТА
26	ЭЛЕКТРОЩИТОВАЯ
27	КАБИНЕТ ДЛЯ ВЗЯТИЯ ПРОБ КРОВИ
28	ПОМЕЩЕНИЕ ДЛЯ ВЗЯТИЯ МЕЖДОЧНОГО СОКА И ДУОДЕНАЛЬНОГО ЗОНДИРОВАНИЯ
29	ПОМЕЩЕНИЕ ДЛЯ ВНУТРИВЕННЫХ ВЛИВАНИЙ
30	ПОМЕЩЕНИЕ ДЛЯ ВНУТРИМЫШЕЧНЫХ ИНЪЕКЦИЙ
31	ПРОЦЕДУРНАЯ ОБЩЕГО НАЗНАЧЕНИЯ
32	ДУШЕВОЙ ЗАЛ
33	РАЗДЕВАЛЬНАЯ ПРИ ДУШЕВОМ ЗАЛЕ
34	ВАННЫЙ ЗАЛ
35	КАБИНЫ ДЛЯ РАЗДЕВАНИЯ
36	КОМНАТА ПЕРСОНАЛА С ДУШЕВОЙ КАБИНОЙ
37	КОМНАТА ОТДЫХА ДЛЯ БОЛЬНЫХ
38	КОМНАТА ЛИЧНОЙ ГИГИЕНЫ
39	САМУАЛЫ
40	КОРИДОР

251-4-55.87-ВК



И КОНТР	СЫРЦОВА	ПОЛИКЛИНИКА (в конструкторских 1 090 1-1) на 300 посещений в месяц П Л А Н 1 Э Т А Ж А В О С Я Х Г - А ; 1 - 1 0 .	СТАДИЯ	ЛИСТ	ЛИСТОВ
НАЧ. ОТД.	САЛАСИНС		Р	7	
ЗАМ. НАЧ.	НИ		ГИПРОНИИЗДРАБ Г. МОСКВА ФОРМАТ 2		
Г. И. П.	БАШЛАВИНА				
РУК. ГР.	ХАРАЛМОВА				
ИНЖЕНЕР	ЧЕРНЕЦОВА				
ТЕХНИК	ШАКУН				

АЛ 50МЭ

ТИПОВОЙ ПРОЕКТ 251-4-55.87

СОСТАВЛЕНА И НАЧ. ОМТИКО ПАРАФЕНОВ
 ШАЛЕНБЕРШТЕР
 КИШАРЕН

ГЛАВ. ИНЖ. ПОДПИСЬ И ПЕЧАТ
 ВЗАМ. ИНЖ. ПОДПИСЬ И ПЕЧАТ

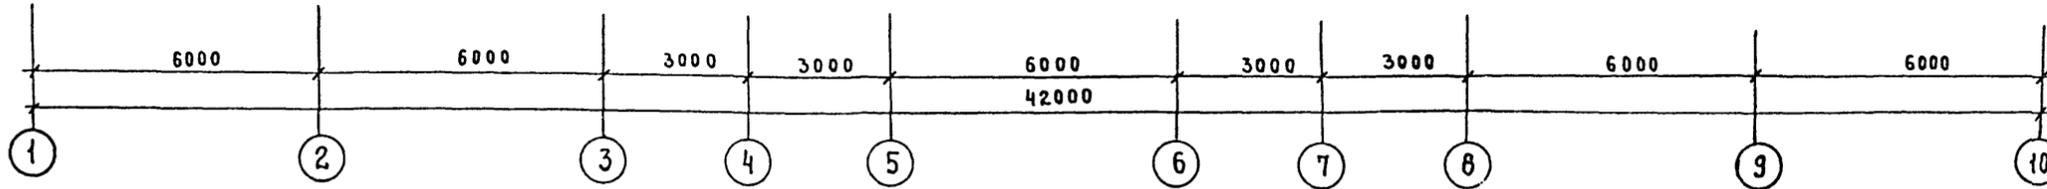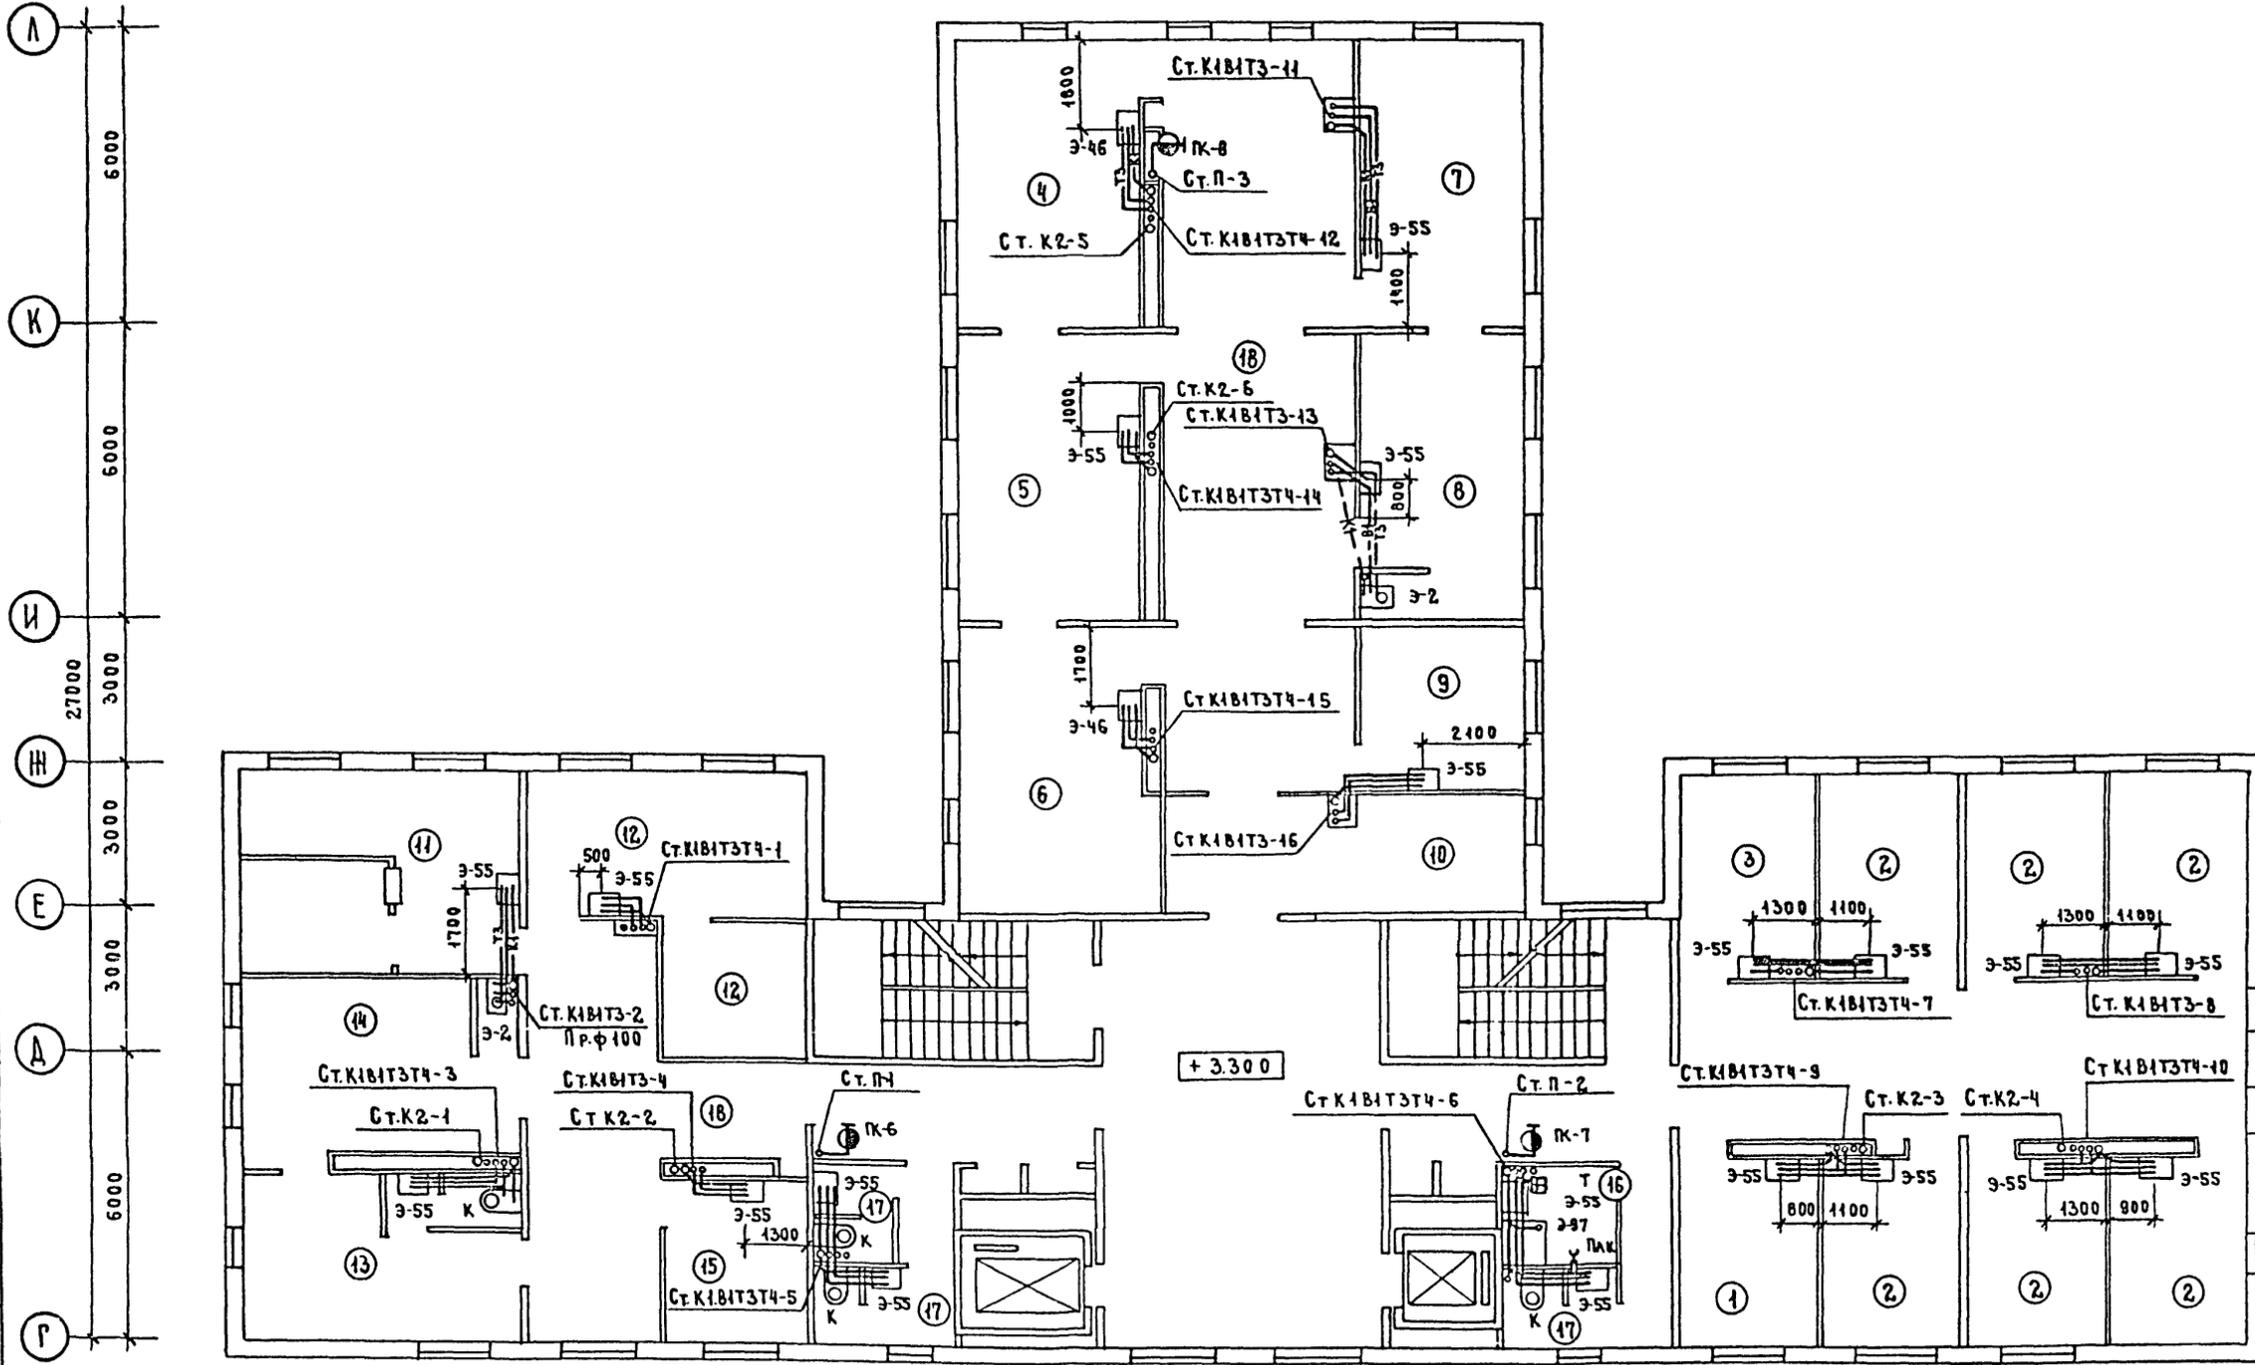


ЭКСПЛИКАЦИЯ ПОМЕЩЕНИЙ

НОМЕР ПО ПЛАНУ	НАИМЕНОВАНИЕ
1	КАБИНЕТ ЗАВЕДУЮЩЕГО ОТДЕЛЕНИЕМ
2	КАБИНЕТЫ ВРАЧЕЙ-ТЕРАПЕВТОВ И ВРАЧА КАРДИОЛОГА
3	КАБИНЕТ ВРАЧА ПО ПРИЕМУ ПОДРОСТКОВ
4	ПЕРЕВЯЗОЧНАЯ (ЧИСТАЯ)
5	КАБИНЕТ ХИРУРГА И ТРАВМАТОЛОГА-ОРТОПЕДА
6	ПЕРЕВЯЗОЧНАЯ (ГНОЙНАЯ)
7	КАБИНЕТ ВРАЧА-УРОЛОГА
8	ПРОЦЕДУРНАЯ ПРИ КАБИНЕТЕ (СО СЛИВОМ)
9	КАБИНЕТ НЕВРОПАТОЛОГА И ЭНДОКРИНОЛОГА
10	ПОМЕЩЕНИЕ ОФОРМЛЕНИЯ МЕДИЦИНСКОЙ ДОКУМЕНТАЦИИ
11	КАБИНЕТ ОТОРИНОЛАРИНГОЛОГА СО ЗВУКОИЗОЛИРОВАННОЙ КАБИНОЙ
12	КАБИНЕТ ОФТАЛЬМОЛОГА С ТЕМНОЙ КОМНАТОЙ
13	КАБИНЕТ ДЕРМАТОВЕНЕРОЛОГА С УБОРНОЙ
14	ПРОЦЕДУРНАЯ ПРИ КАБИНЕТЕ (СО СЛИВОМ)
15	КОМНАТА ПЕРСОНАЛА
16	КОМНАТА ЛИЧНОЙ ГИГИЕНЫ
17	САУЗЕЛ
18	КОРИДОР

251-4-55.87-ВК

ПРИВЯЗАН	И КОНТР. СЫРЦОВА	НАЧ. ОТА САЛАСИНА	ПОЛИКЛИНИКА (В КОНСТРУКЦИЯХ 1.030.1-1) НА 380 ПОСЕЩЕНИЙ ВСМЕНУ	СТАДИЯ	ЛИСТ	ЛИСТОВ
		ЗАМ. НАЧ. ИИ		Р	В	
		ГИП БАШЛАБИНА		ГИПРОНИИЗДРАБ г. Москва ФОРМАТ А2		
		РУК. ГР. ХАРЛАМОВА				
		ИНЖЕНЕР ЧЕРНЕЦОВА		ПЛАН 2 ЭТАЖА		
		ТЕХНИК ШАКУН				

СОСТАВЛЯЮЩИЕ: НАЧАЛЬНИК ПРОЕКТА И.И.И.И.И., ПРОЕКТИРОВЩИК В.В.В.В.В., МАШ. РАСЧ. С.С.С.С.С., ЭКСП. Р.Р.Р.Р.Р., ВОЗМ. РАСЧ. Р.Р.Р.Р.Р., ГАУС. Р.Р.Р.Р.Р.

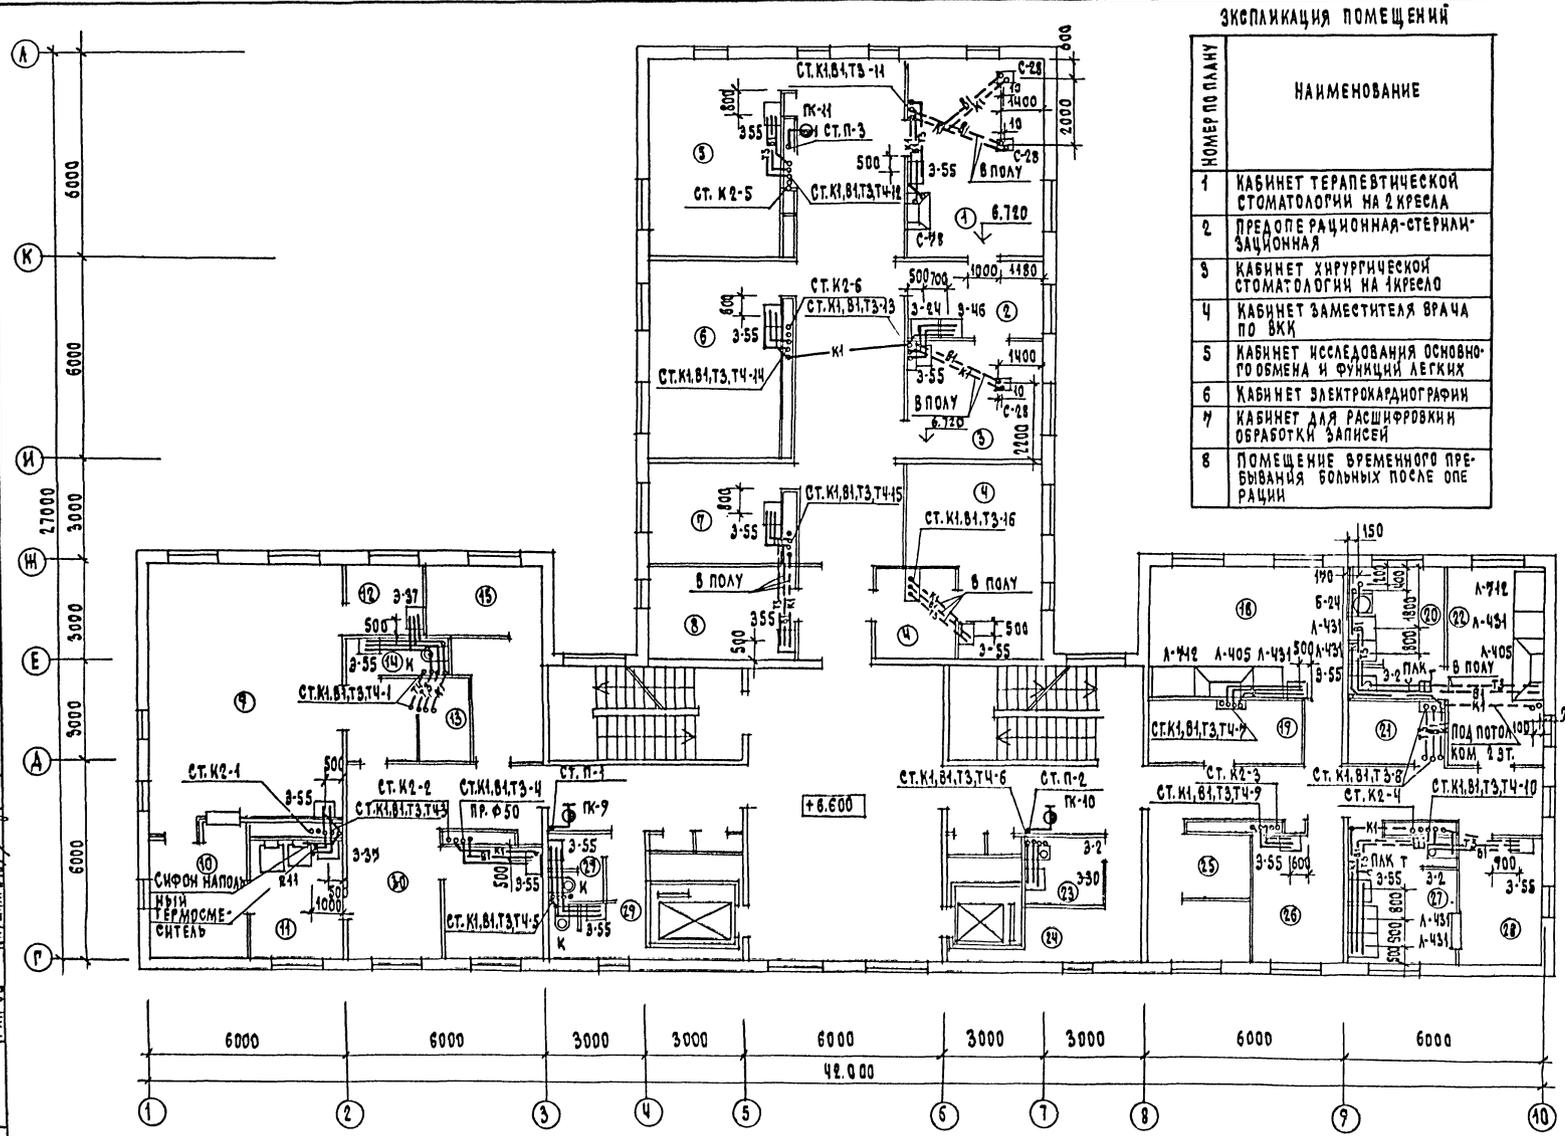

ЭКСПЛИКАЦИЯ ПОМЕЩЕНИЙ

НОМЕР ПО ПЛАНУ	НАИМЕНОВАНИЕ
1	КАБИНЕТ ТЕРАПЕВТИЧЕСКОЙ СТОМАТОЛОГИИ НА 2 КРЕСЛА
2	ПРЕОПЕРАЦИОННАЯ-СТЕРИЛИЗАЦИОННАЯ
3	КАБИНЕТ ХИРУРГИЧЕСКОЙ СТОМАТОЛОГИИ НА 4 КРЕСЛА
4	КАБИНЕТ ЗАМЕСТИТЕЛЯ ВРАЧА ПО ВК
5	КАБИНЕТ ИССЛЕДОВАНИЯ ОСНОВНОГО ОБМЕНА И ФУНКЦИИ ЛЕГКИХ
6	КАБИНЕТ ЭЛЕКТРОКАРДИОГРАФИИ
7	КАБИНЕТ ДЛЯ РАСШИФРОВКИ ОБРАБОТКИ ЗАПИСЕЙ
8	ПОМЕЩЕНИЕ ВРЕМЕННОГО ПРЕБЫВАНИЯ БОЛЬНЫХ ПОСЛЕ ОПЕРАЦИИ

ОКОНЧАНИЕ


НОМЕР ПО ПЛАНУ	НАИМЕНОВАНИЕ
9	ПРОЦЕДУРНАЯ
10	КОМНАТА УПРАВЛЕНИЯ
11	ФОТОЛАБОРАТОРИЯ
12	КАБИНА ДЛЯ ПРИГОТОВЛЕНИЯ БАРИА
13	КАБИНА ДЛЯ РАЗДЕВАНИЯ С КУШЕТКОЙ
14	УБОРНАЯ
15	КЛАДОВАЯ ЗАПАСНЫХ ЧАСТЕЙ
16	ПОМЕЩЕНИЕ ДЛЯ ВРЕМЕННОГО ХРАНЕНИЯ РЕНТГЕНОПЛАВКИ
17	КАБИНЕТ ВРАЧА-РЕНТГЕНОЛОГА
18	ПРЕПАРАТОРСКАЯ ДЛЯ ИССЛЕДОВАНИЯ МОЧИ, КАЛА, МОКРОТЫ, ЖЕЛУДОЧНОГО СОКА С УСТАНОВКОЙ ЦЕНТРИФУГИ
19	МАТЕРИАЛЬНАЯ
20	МОЕЧНАЯ
21	ВЕСОВАЯ
22	ЛАБОРАТОРИЯ ДЛЯ БИОХИМИЧЕСКИХ ИССЛЕДОВАНИЙ С ВЫТЯЖНЫМ ШКАФом И УСТАНОВКОЙ ЦЕНТРИФУГИ
23	КЛАДОВАЯ ПРЕДМЕТОВ УБОРКИ
24	КЛАДОВАЯ ЛЕГКО ВОСПЛАМЕНЯЮЩИХСЯ ГОРЮЧИХ ЖИДКОСТЕЙ
25	КЛАДОВАЯ КИСЛОТ И ЩЕЛОЧЕЙ
26	ГЕМАТОЛОГИЧЕСКАЯ ЛАБОРАТОРСКАЯ
27	МОЕЧНАЯ
28	ЛАБОРАТОРСКАЯ ДЛЯ КЛИНИЧЕСКИХ ИССЛЕДОВАНИЙ
29	САМУЭЛЫ
30	КОРИДОР

251-4-55.87-8К

И. КОНЫ	С.ИРЦОВА	ПОЛИКЛИНИКА	СТАЦИЯ ЛИСТОВ
НАЧ. РАБОТ	САЛАСИНИ	(В КОНСТРУКЦИЯХ 1:070.1-1)	Р 9
ЗАМ. НАЧ. РАБОТ	НИ	НА 380 ПОСЕЩЕНИЯ В СМЕНУ	
ГИП	БАШАВАНИНА		
РУК. РАБ.	ХАРАДЗЕВА		
ИНЖЕНЕР	ЧЕРНЕЦОВА		
ТЕХНИК	ШАКУН		

ПЛАН 3 ЭТАЖА

ГИПРОНИЗДРАВ
г. МОСКВА
ФОРМАТ А2

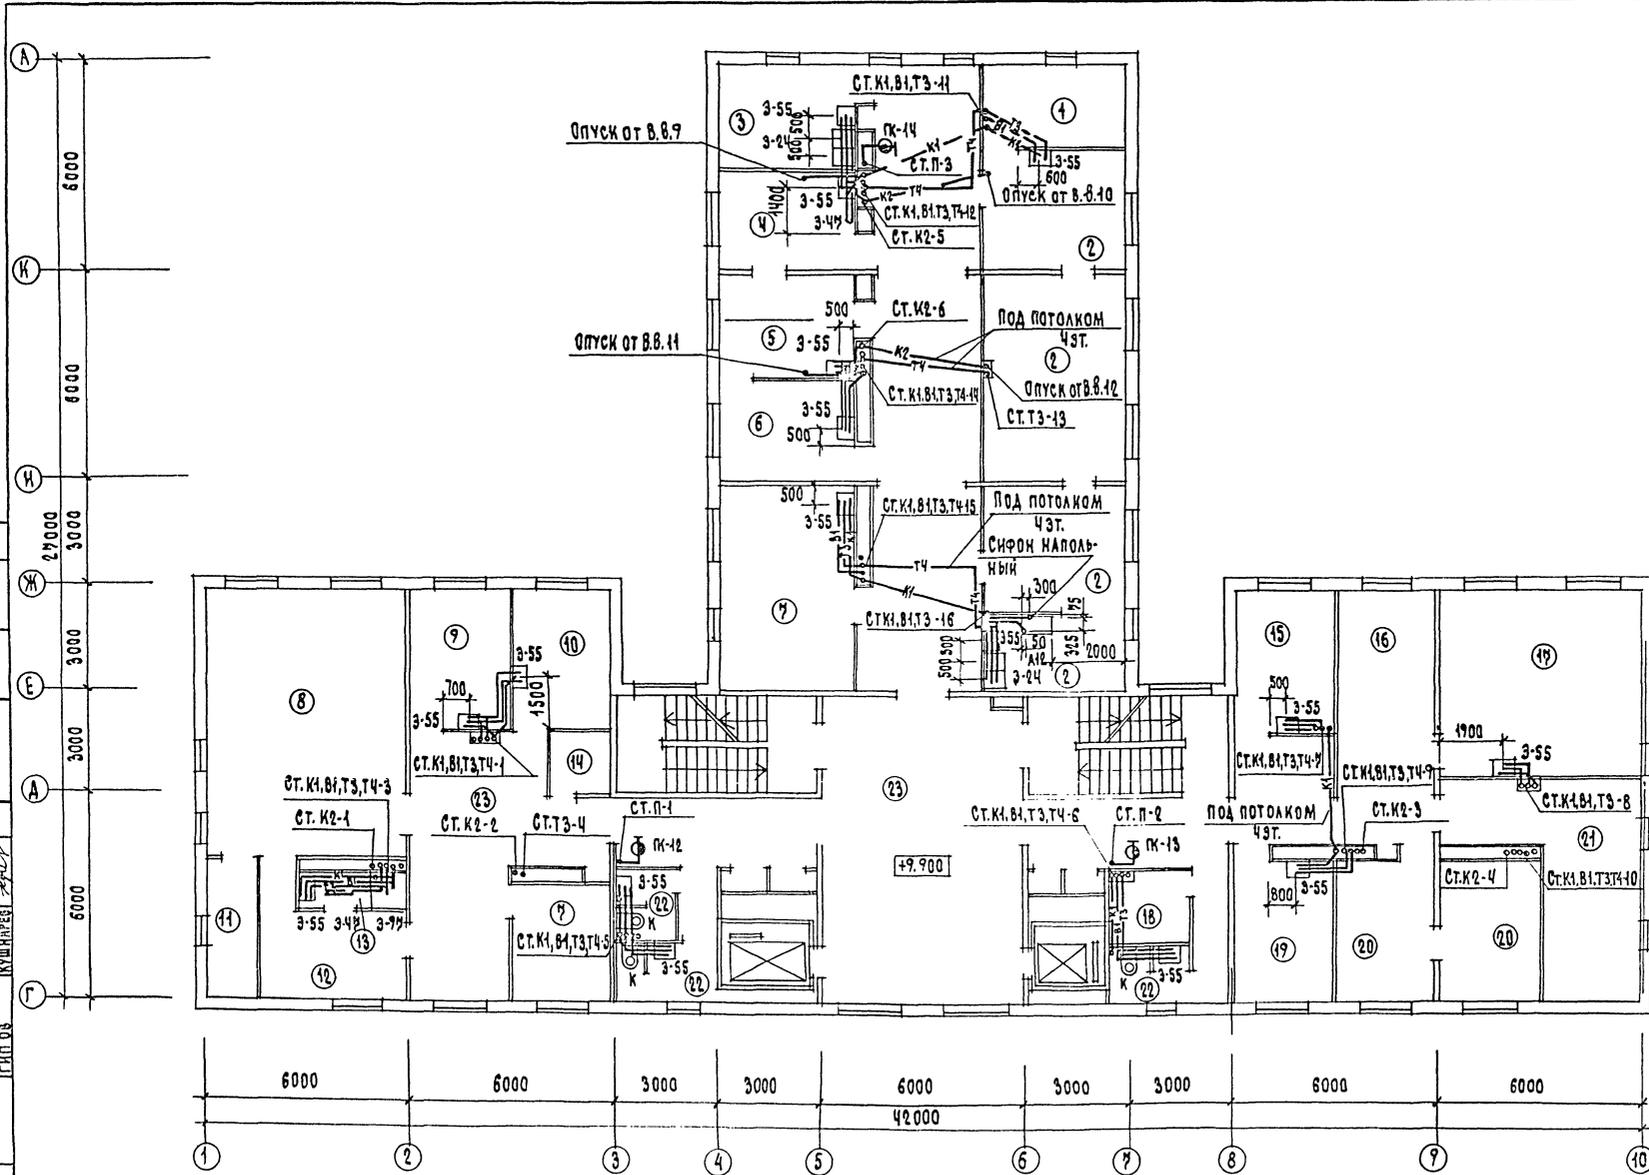

ЭКСПЛИКАЦИЯ ПОМЕЩЕНИЙ

НОМЕР ПО ПЛАНУ	НАИМЕНОВАНИЕ
1	КАБИНЕТ УВЧ
2	КАБИНЕТ ЭЛЕКТРОСВЕТОЛЕЧЕНИЯ С ПОМЕЩЕНИЕМ ДЛЯ ОБРАБОТКИ ПРОКЛАДКИ
3	ИНГАЛЯТОРИИ
4	КАБИНЕТ УКУТЫВАНИЯ
5	ПОМЕЩЕНИЕ ДЛЯ ПОДОГРЕВАНИЯ ПАРАФИНА И ИЗОЖЕРИТА И СУШКИ ПРОКЛАДОК
6	КАБИНЕТ ТЕПЛОЛЕЧЕНИЯ
7	КОМНАТА ОТДЫХА ДЛЯ БОЛЬНЫХ
8	ЗАЛ ЛЕЧЕБНОЙ ФИЗИКУЛЬТУРЫ ДЛЯ ГРУППОВЫХ ЗАНЯТИЙ
9	КАБИНЕТ ЛЕЧЕБНОЙ ФИЗИКУЛЬТУРЫ ДЛЯ ИНДИВИДУАЛЬНЫХ ЗАНЯТИЙ
10	МАССАЖНАЯ
11	КЛАДОВАЯ ИНВЕНТАРЯ
12	РАЗДЕВАЛЬНАЯ
13	ДУШЕВАЯ КАБИНА ПРИ ЗАЛЕ
14	КЛАДОВАЯ ЧИСТОГО БЕЛЬЯ
15	КАБИНЕТ ВРАЧА-ФИЗИОТЕРАПЕВТА И ВРАЧА ЛФК
16	ОФИС
17	КАБИНЕТ ВРАЧЕЙ-ЭКСПЕРТОВ
18	КЛАДОВАЯ ГРЯЗНОГО БЕЛЬЯ
19	КАБИНЕТ САНИТАРНОГО ПРОСВЕЩЕНИЯ
20	РЕГИСТРАТУРА
21	АРХИВ
22	САМУЭЛ
23	КОРИДОР


251-4-55.87-ВК

ПРИВЯЗАН:	Н. КОНТ. СЫРЦОВА НАЧ. ОТД. САЛАСИН ЗАМ. НАЧ. ШИ РИП. БАШЛАВИНА РУЖ. ГР. ХАРАЛОВА ИНЖЕНЕР ЧЕРНЕЦОВА ТЕХНИК ШАКУН	ПОЛИКЛИНИКА (В КОНСТРУКЦИЯХ 1.09.0.1-1) НА 380 ПОСЕЩЕНИЙ В СМЕНУ	СТАДИИ: Р ЛИСТ: 10 ЛИСТОВ: 10
ИНВ. №		ПЛАН 4 ЭТАЖА	ГИПРОЧИЗДРАВ г. Москва

СОСТАВИТЕЛЬ: АННОМАРИЯ АЛЕКСАНДРОВНА ШАКУМ
 НАЧ. ОТД. САЛАСИНА
 ЗАМ. НАЧ. НИ
 РУК. ГР. ХАРАМОВА
 ИНЖЕНЕР ЧЕРНЕЦОВА
 ТЕХНИК ШАКУМ
 ПРОЕКТОР: АННОМАРИЯ АЛЕКСАНДРОВНА ШАКУМ
 НАЧ. ОТД. САЛАСИНА
 ЗАМ. НАЧ. НИ
 РУК. ГР. ХАРАМОВА
 ИНЖЕНЕР ЧЕРНЕЦОВА
 ТЕХНИК ШАКУМ

АННОМАРИЯ АЛЕКСАНДРОВНА ШАКУМ
 251-4-55.87

ТИПОВОЙ ПРОЕКТ

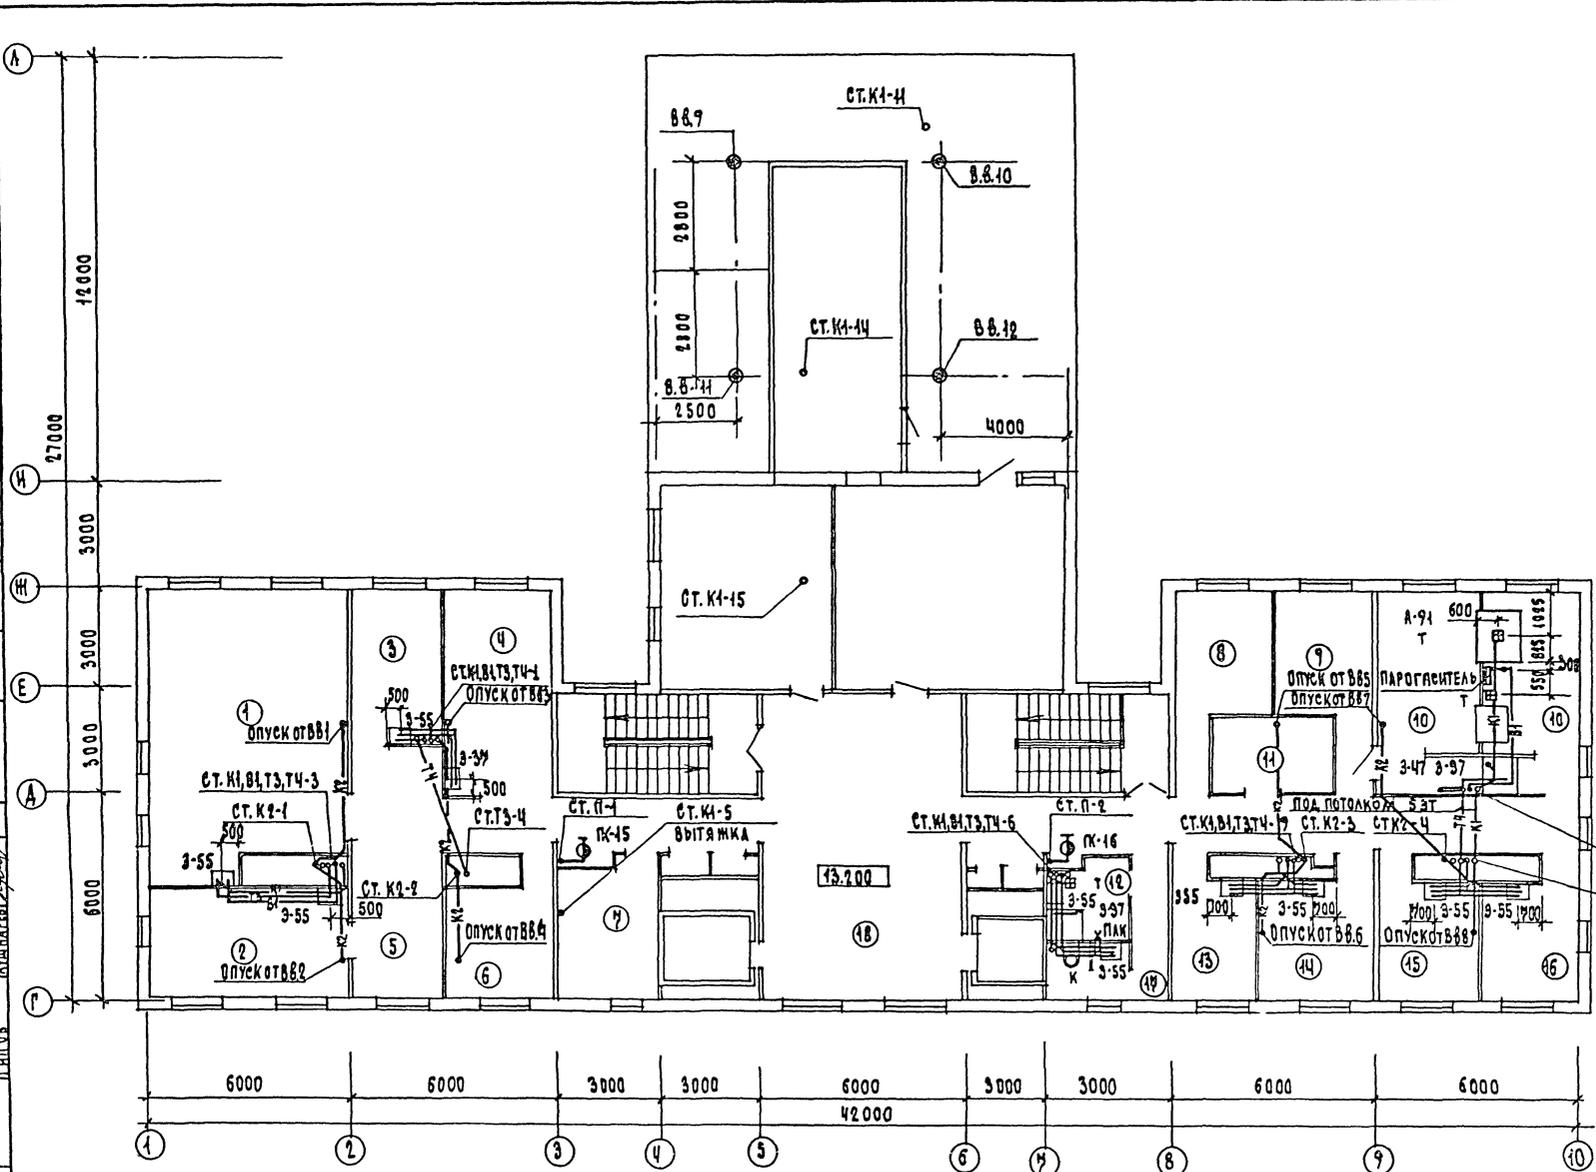

ЭКСПЛИКАЦИЯ ПОМЕЩЕНИЙ

НОМЕР ПО ПЛАНУ	НАИМЕНОВАНИЕ
1	ЗАЛ ДЛЯ ПРОВЕДЕНИЯ СОБРАНИЙ И ДЛЯ ЗАНЯТИЙ С ПЕРСОНАЛОМ
2	КАБИНЕТ ГЛАВНОГО ВРАЧА
3	КОМНАТА МЕДИЦИНСКОГО СТАТИСТИКА
4	ПОМЕЩЕНИЕ РЕМОНТА ФИЗИОТЕРАПЕВТИЧЕСКОЙ АППАРАТУРЫ
5	ПРИЕМНАЯ ГЛАВНОГО ВРАЧА
6	МЕДИЦИНСКАЯ БИБЛИОТЕКА
7	КОМНАТА ОБЩЕСТВЕННЫХ ОРГАНИЗАЦИЙ
8	КАНЦЕЛЯРИЯ, БУХГАЛТЕРИЯ, КЛАСС
9	МАТЕРИАЛЬНАЯ
10	АВТОКЛАВНАЯ ИЗ ДВУХ ЗОН СОВМЕЩЕННАЯ С МАТЕРИАЛЬНОЙ
11	КЛАДОВАЯ ДЛЯ ХРАНЕНИЯ МЕДИКАМЕНТОВ И ПЕРЕВЯЗОЧНОГО МАТЕРИАЛА
12	КОМНАТА ЛИЧНОЙ ГИГИЕНЫ
13	КАБИНЕТ ЗАВХОЗА
14	БЕЛЬЕВАЯ
15	КОМНАТА СЕСТРЫ-ХОЗЯЙКИ
16	КАБИНЕТ СТАРШЕЙ МЕДСЕСТРЫ
17	САМУЭЛ
18	КОРРИДОР

СТ. К1,81,73,74-8
СТ. К1,81,73,74-10


251-4-55.87-8К

ПРИВЯЗАН:	Н. КОНТ. СЫРЦОВА	ПОДКЛИНИКА (В КООРДИНАЦИИ С 1.090.1-1) НА ВОСПОМОГАТЕЛЬНЫЙ ВОССТАНОВЛЕНИЕ	СТАДИОН ЛУЧС ДАТОВ
	НАЧ. ОТД. САЛАСИНА	ПАМ 5 ЭТАЖА	Р И
	ЗАМ. НАЧ. НИ		
	Г. И. П. БАШАВИНА		
	РУК. ГР. ХАРАМОВА		
	ИНЖЕНЕР ЧЕРНЕЦОВА		
	ТЕХНИК ШАКУМ		
ИМБ. №			ГИПРОНИИЗДРАВ Г. МОСКВА

ФОРМАТ А2

ЭКСПЛИКАЦИЯ ПОМЕЩЕНИЙ

НОМЕР ПО ПЛАНУ	НАИМЕНОВАНИЕ
1	МАШИННОЕ ПОМЕЩЕНИЕ ЛИФТОВ
2	ВЕНТКАМЕРА
3	ЧЕРДАК

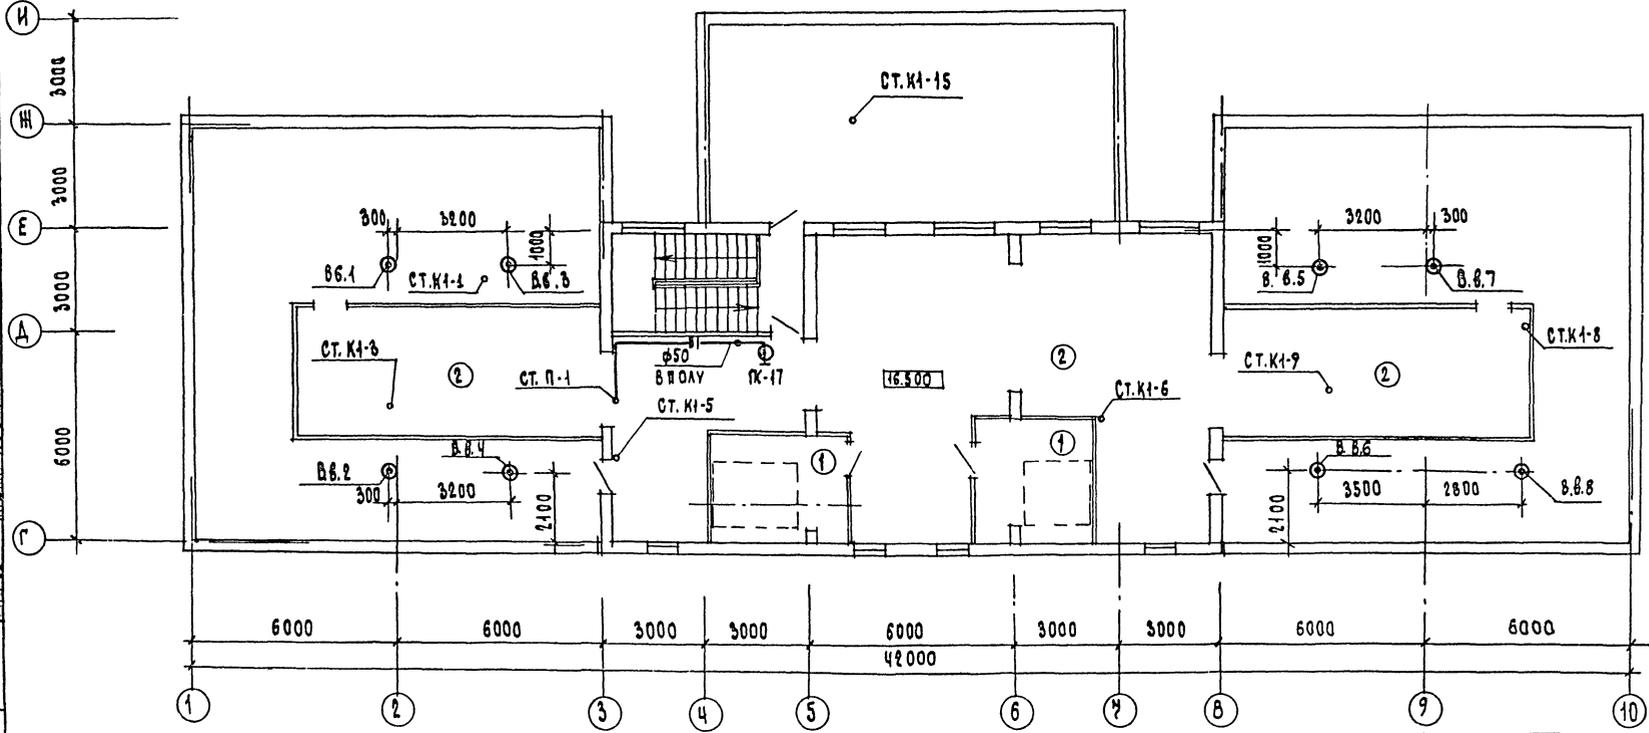


251-4-55-87 ВК	
И. КОНТР. СЫРЦОВА	ПОЛИКЛИНИКА
НАЧ. ОТ. САЛАСИН	(8 КОНСТРУКЦИЙ 1,090.1-1)
БАМ. МАШ. НИ	НА 380 ПОСЕЩЕНИЙ В СМЕНУ
Г. И. П. БАШЛАЕННА	П-4Н ТЕХНИЧЕСКОГО ЭТАНА
РУК. Г. Р. ХАРАЛАНОВА	ГИПРОНИИЗДРАВ
ИНЖЕН. ЧЕРНЕЦОВА	Г. МОСКВА
ТЕХНИК. ШАКУН	


ПРИВЯЗАН:	
ИНВ. №	

Типовой проект 251-4-55.87 Альбом 3

СОГЛАСОВАНО	ПОДПИСЬ И АДАТА	ИЗДАНИЕ №
ШАХ. ТЕБ	ШАХ. ТЕБ	ШАХ. ТЕБ
КЕРИМЕНА	КЕРИМЕНА	КЕРИМЕНА
СТУДИЯ	СТУДИЯ	СТУДИЯ

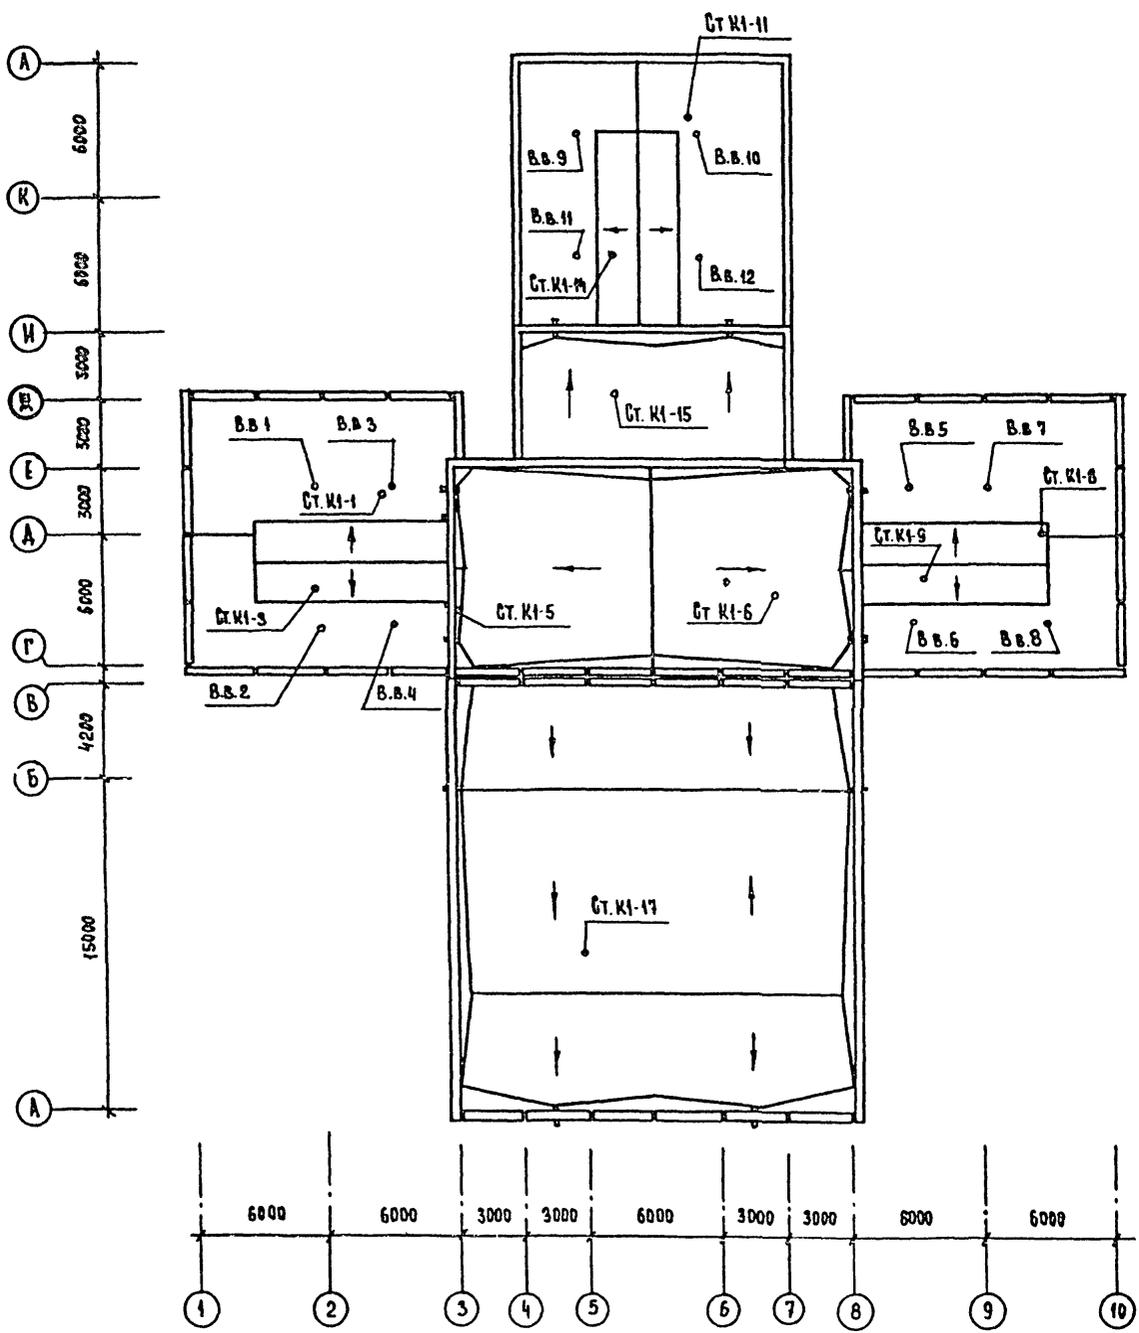


ДЕТАЛЬ ПРОХОДА ПЛАСТМАССОВЫХ ТРУБ ЧЕРЕЗ ПЕРЕКРЫТИЯ

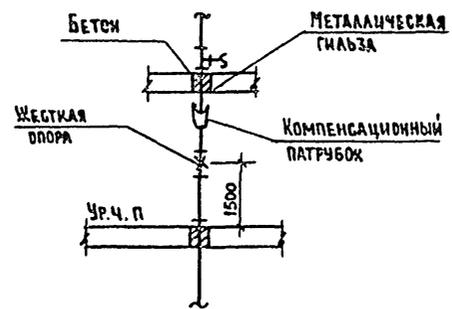


		251-4-55.87 - ВК			
И. КОНТР.	СЫРЦОВА	ПОЛИКЛИНИКА /в конструкциях 1090.1-1/ на 380 помещений в смену	СТАДЯ	ЛИСТ	ЛИСТОВ
НАЧ. ОТД.	САЛАСИН		Р	13	
ЗАМ. НАЧ.	НИ	ПЛАЧ КРОВАИ	ГИПРОНИИЗДРАВ г. Москва		
ГМП	БАШЛАВИНА				
РУК. ГР	ХАРАМОВА				
ИНЖЕНЕР	ЧЕРНЕЦОВА				
ТЕХНИК	ШАКУН				

АЛБЕДИ 3
ТИПОВЫЙ ПРОЕКТ 251-4-55.87

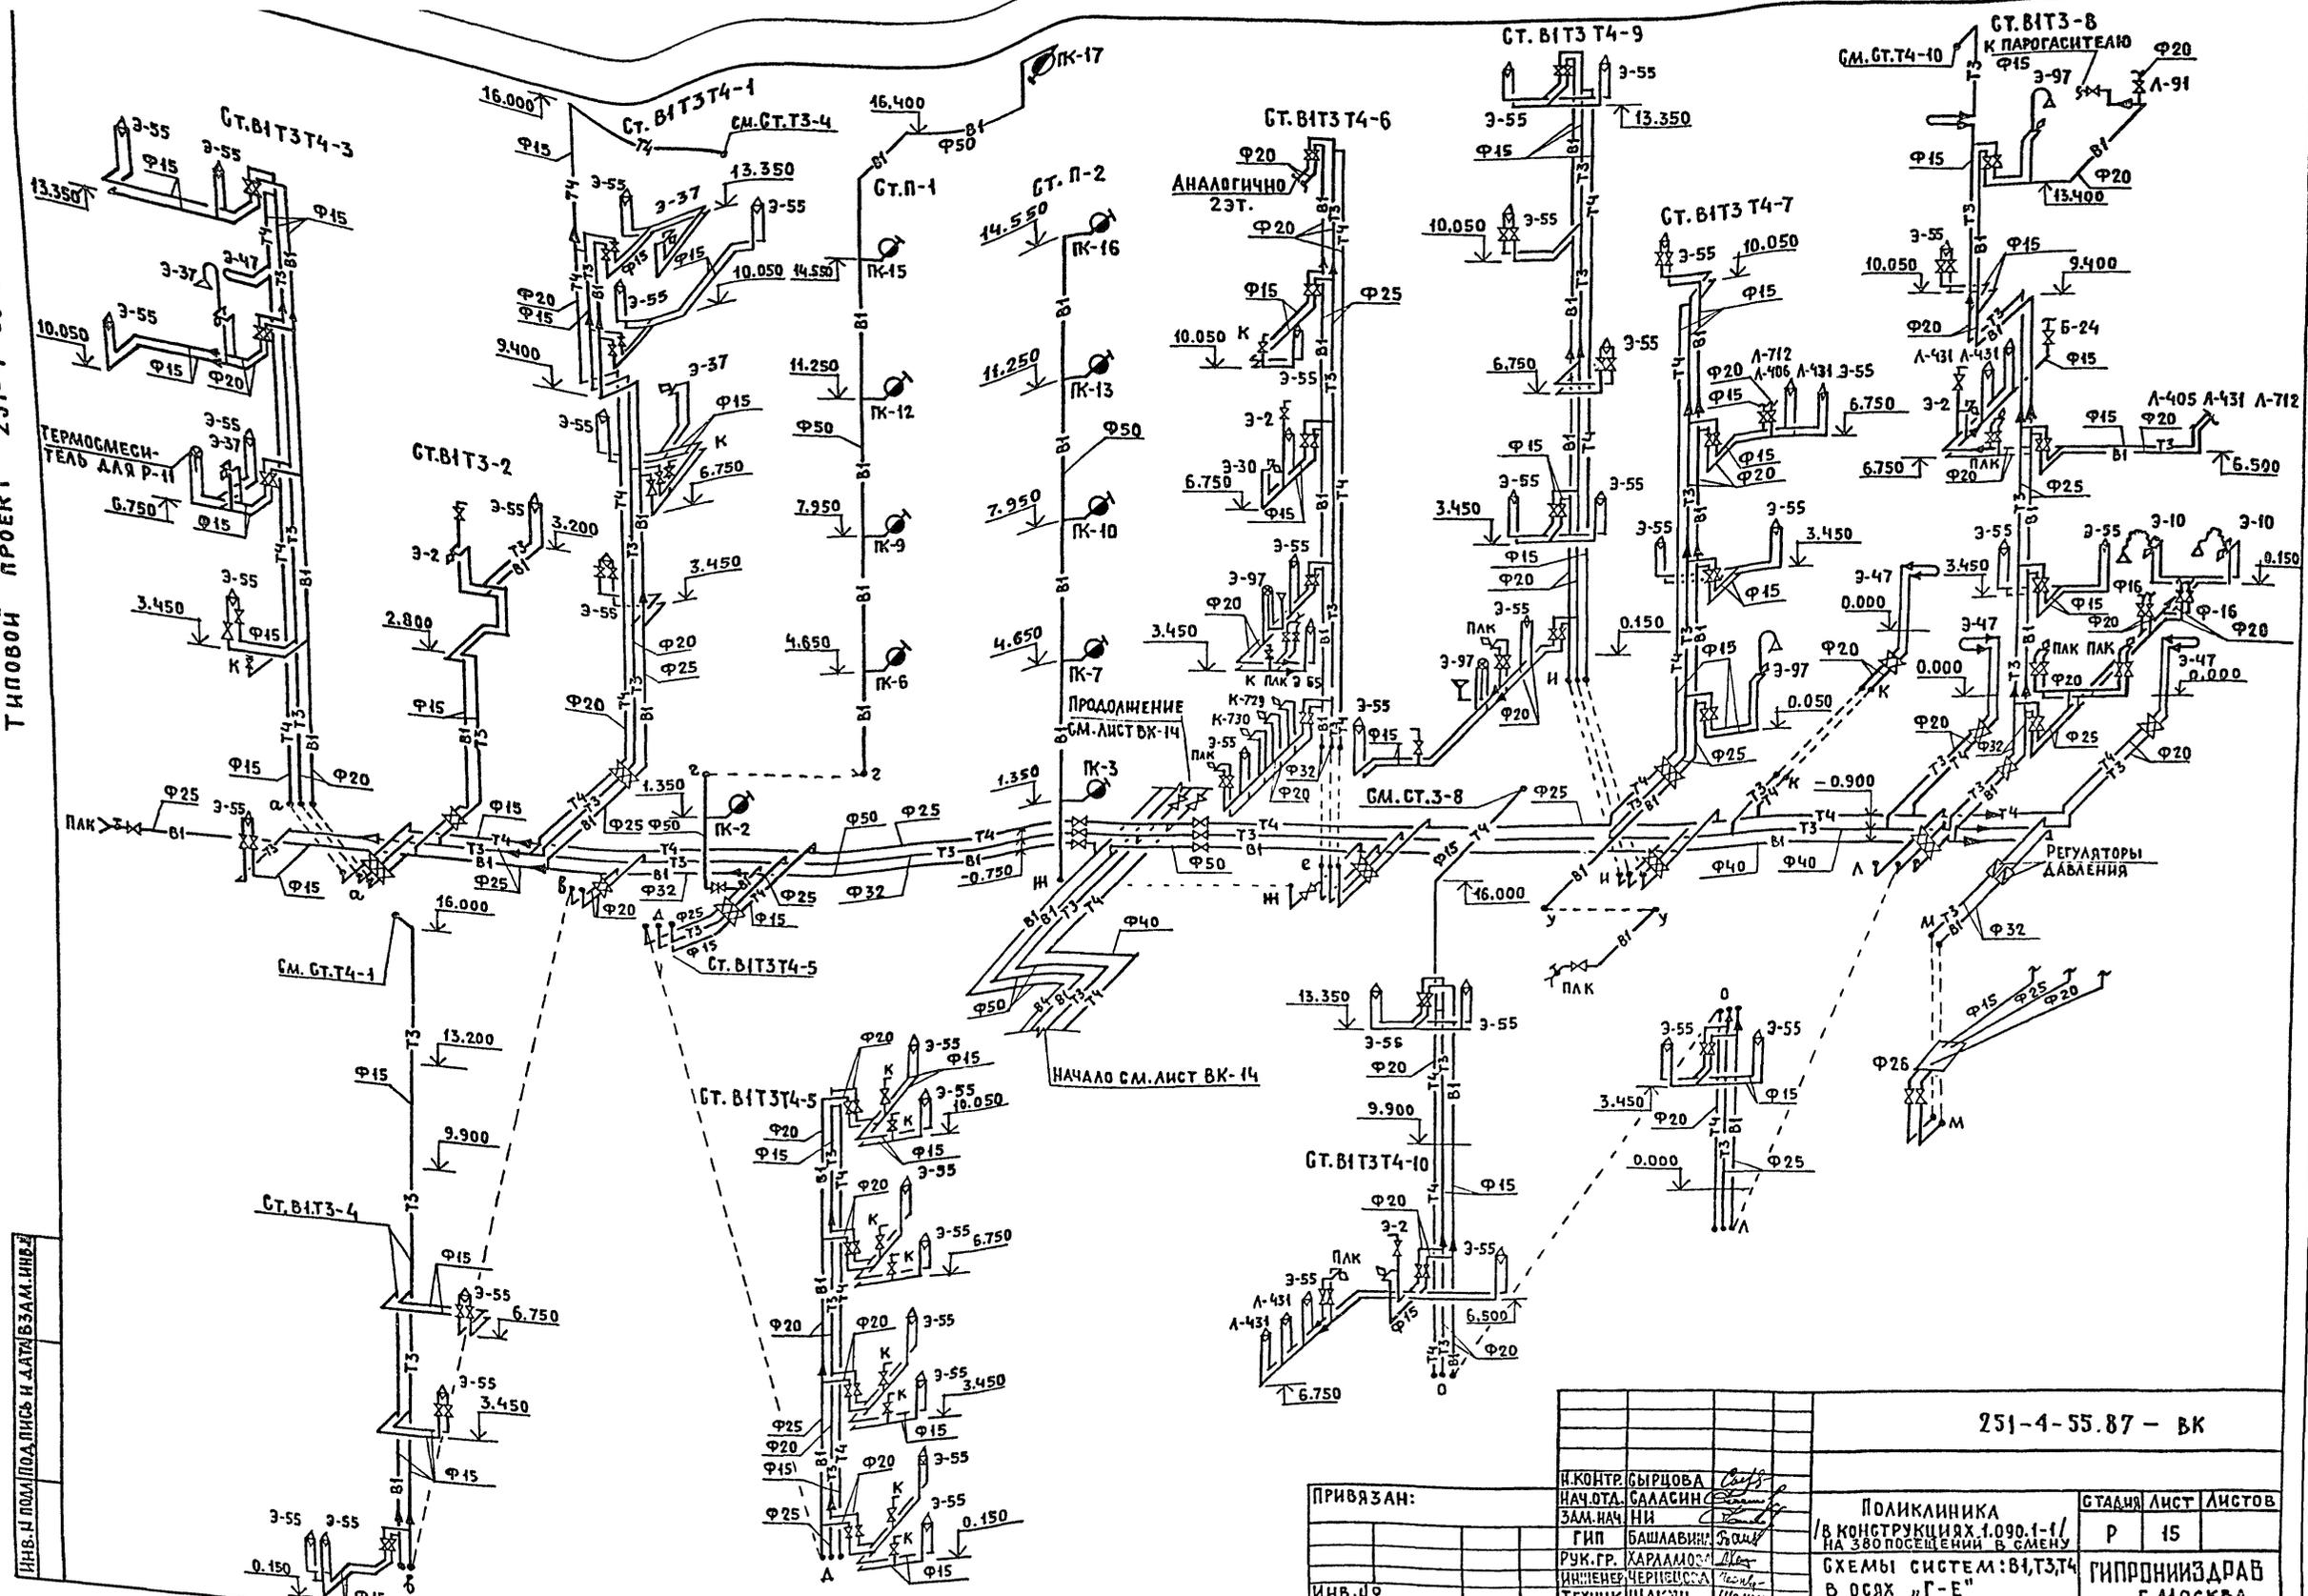

ИНВ. И ПОДП. ПОД ЛИСЦЫ И ДАТЫ ВЗАМ. ИЛИ


251-4-55.87 - ВК		
И. КОНТ. БЫРЦОВА	ПОЛИКЛИНИКА	СТАЦИЯ ЛИСТ ЛИСТОВ
НАЧ. ОТД. САЛАСИНС	В КОНСТРУКЦИЯХ 1.090.1-1/	Р 15
ЗАМ. НАЧ. НИ	НА 300 ПОСЕЩЕНИЙ В СМЕНУ	
РУК. ГР. ХАРАЛДОВ	СХЕМЫ СИСТЕМ: В1, Т3, Т4	ГИПРОНИЗДРАВ
ИНЖЕНЕР ЧЕРНОВС	В ОСЯХ "Г-Е"	Г. МОСКВА
ТЕХНИК ШАКУП		

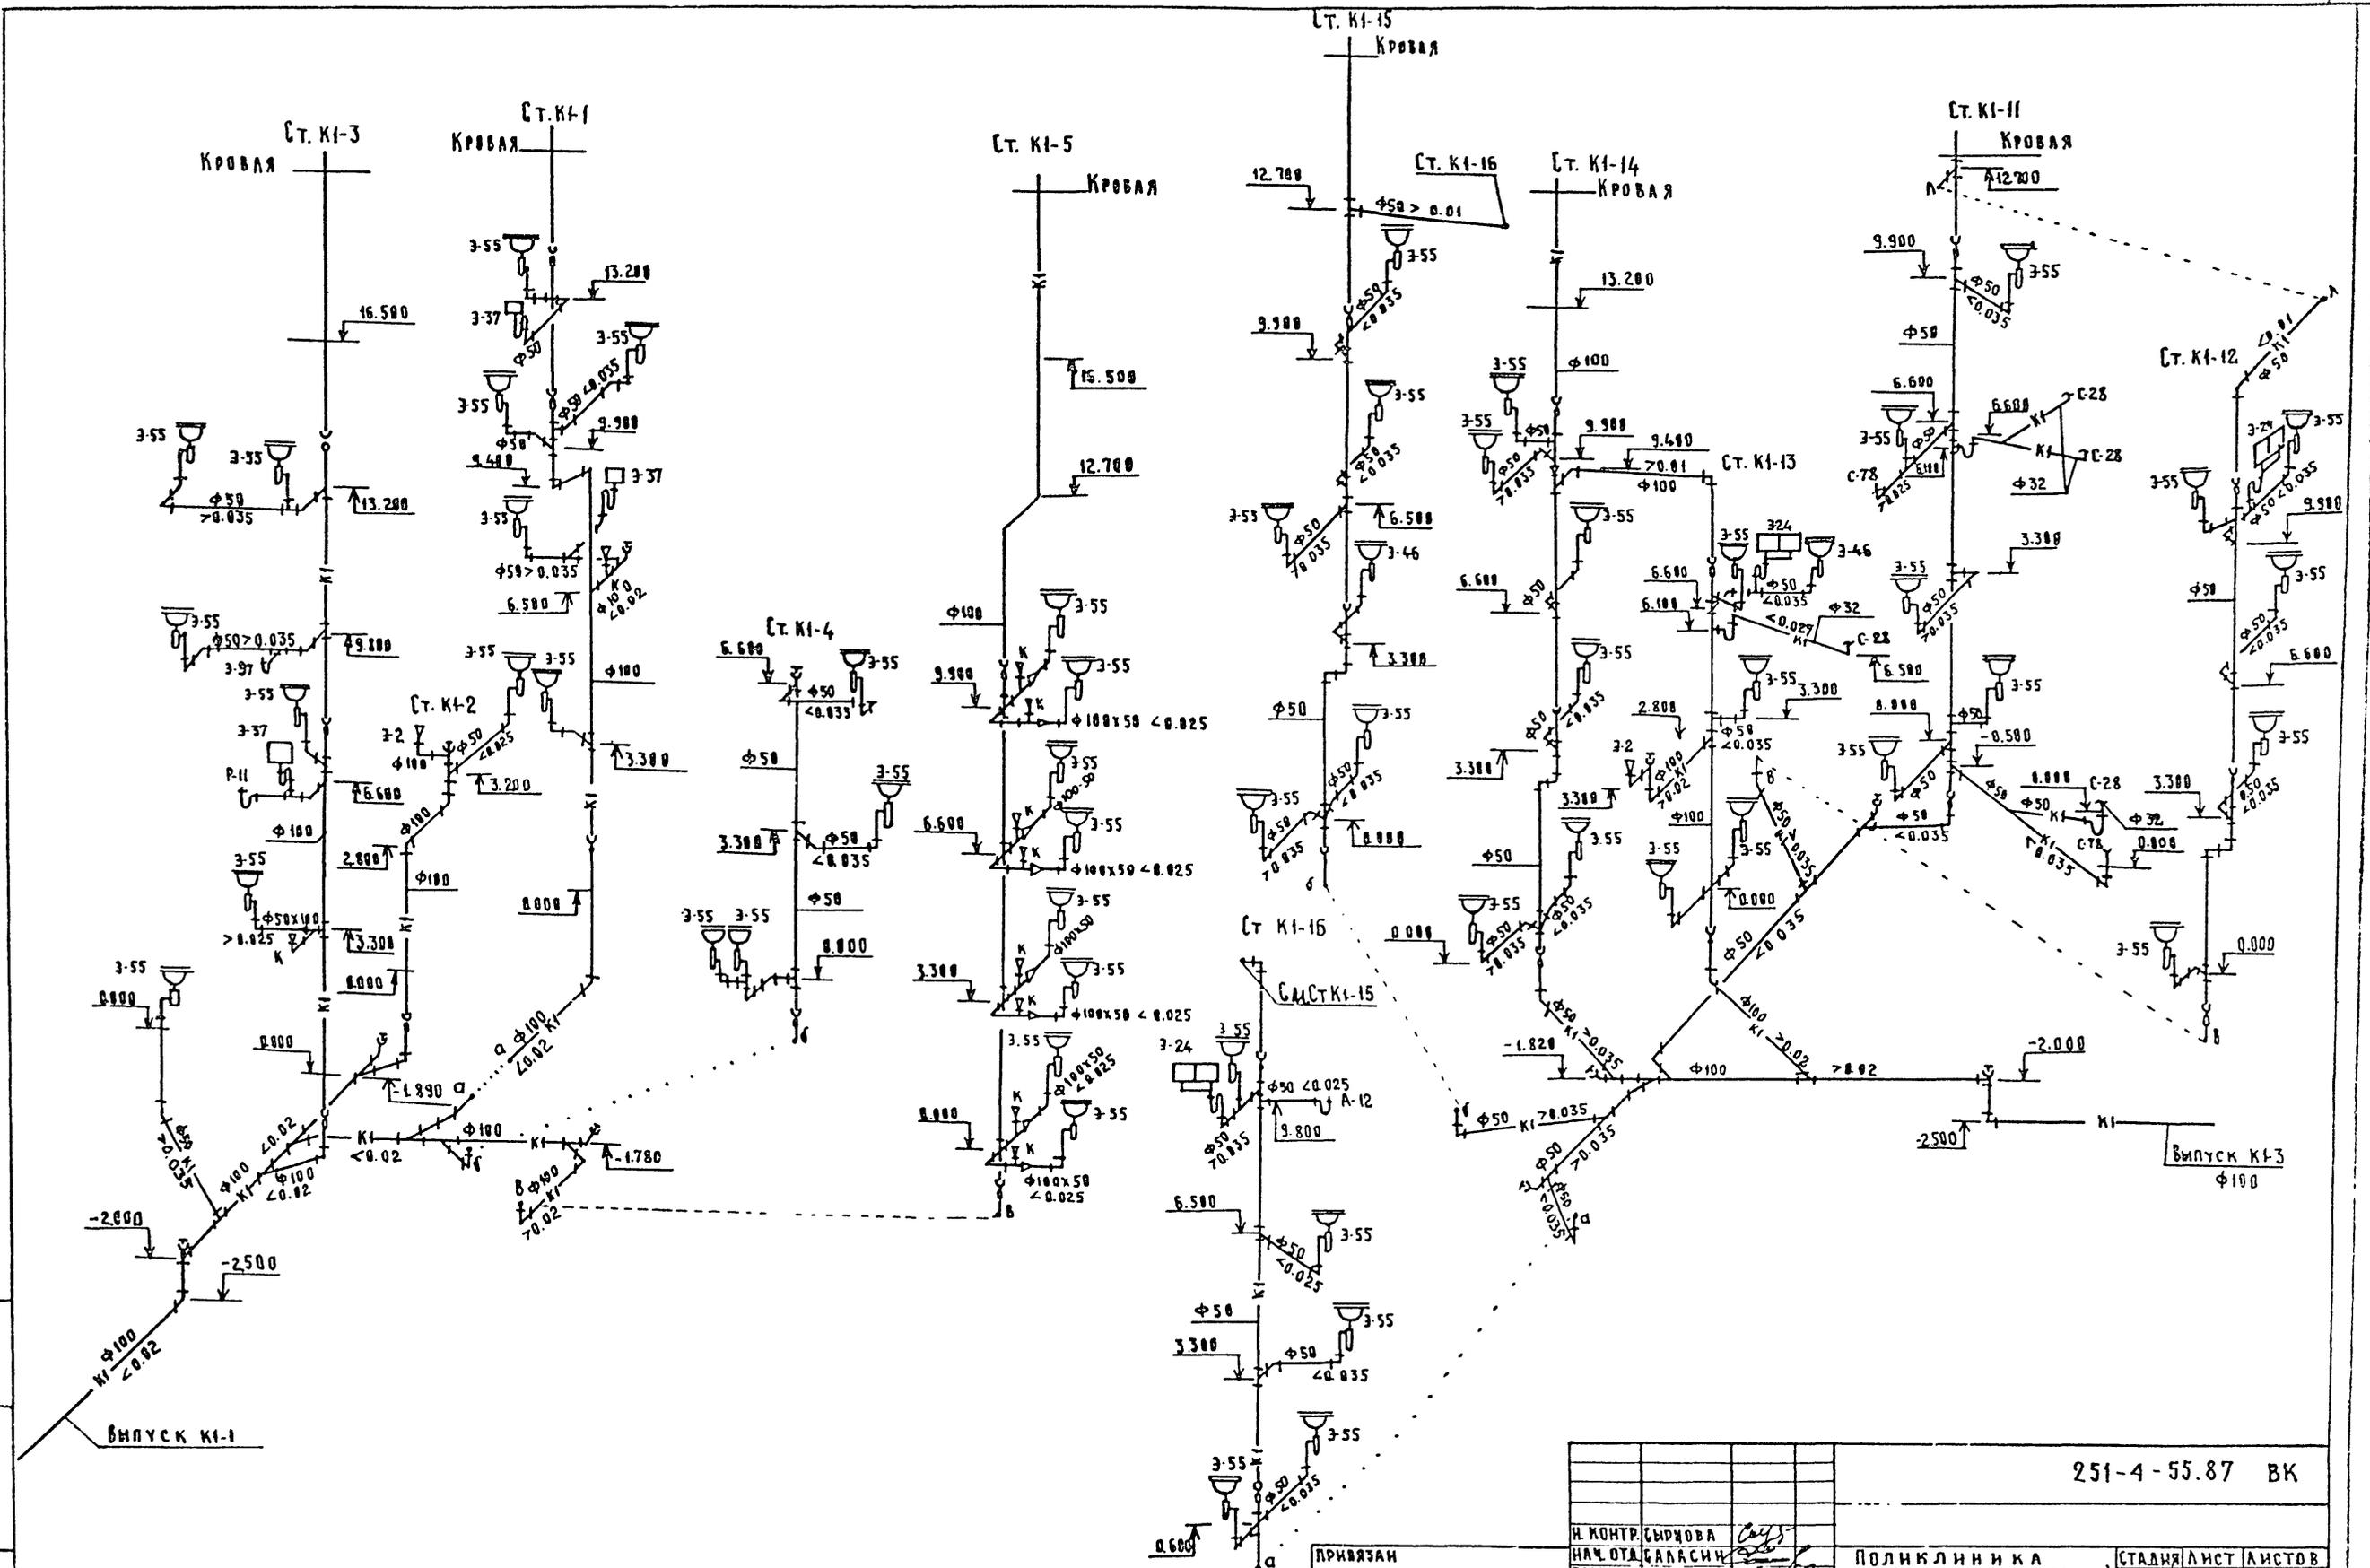

251-4-55.87 ВК			
И. КОНТР. СЫРОВА	<i>[Signature]</i>	ПОЛИКЛИНИКА	
НАЧ. ОТД. САРАСИН	<i>[Signature]</i>	(В КОНСТРУКЦИЯХ 1.090.1-1)	
ЗАМ. НАЧ. ИИ	<i>[Signature]</i>	НА 380 ПОСЕЩЕНИЙ В СМЕНУ	
ГНП БАШАВИНА	<i>[Signature]</i>	СТАДИЯ	ЛИСТ
РУК. ГР. ХАРАМОВА	<i>[Signature]</i>	Р	16
ИНЖЕНЕР ЧЕРНЦОВА	<i>[Signature]</i>	СХЕМЫ СИСТЕМ КИ	
ТЕХНИК ШАКУН	<i>[Signature]</i>	ГИПРОНИИЗДРАВ	
		Г. МОСКВА	

ПЛАНОВОЙ ПРОЕКТ 231-4-55.87 АЛЬБОМЪ



ИНВ. И ПОДА ПОДАТЬ ИЛИТА ВЗАМ. ИИИИ

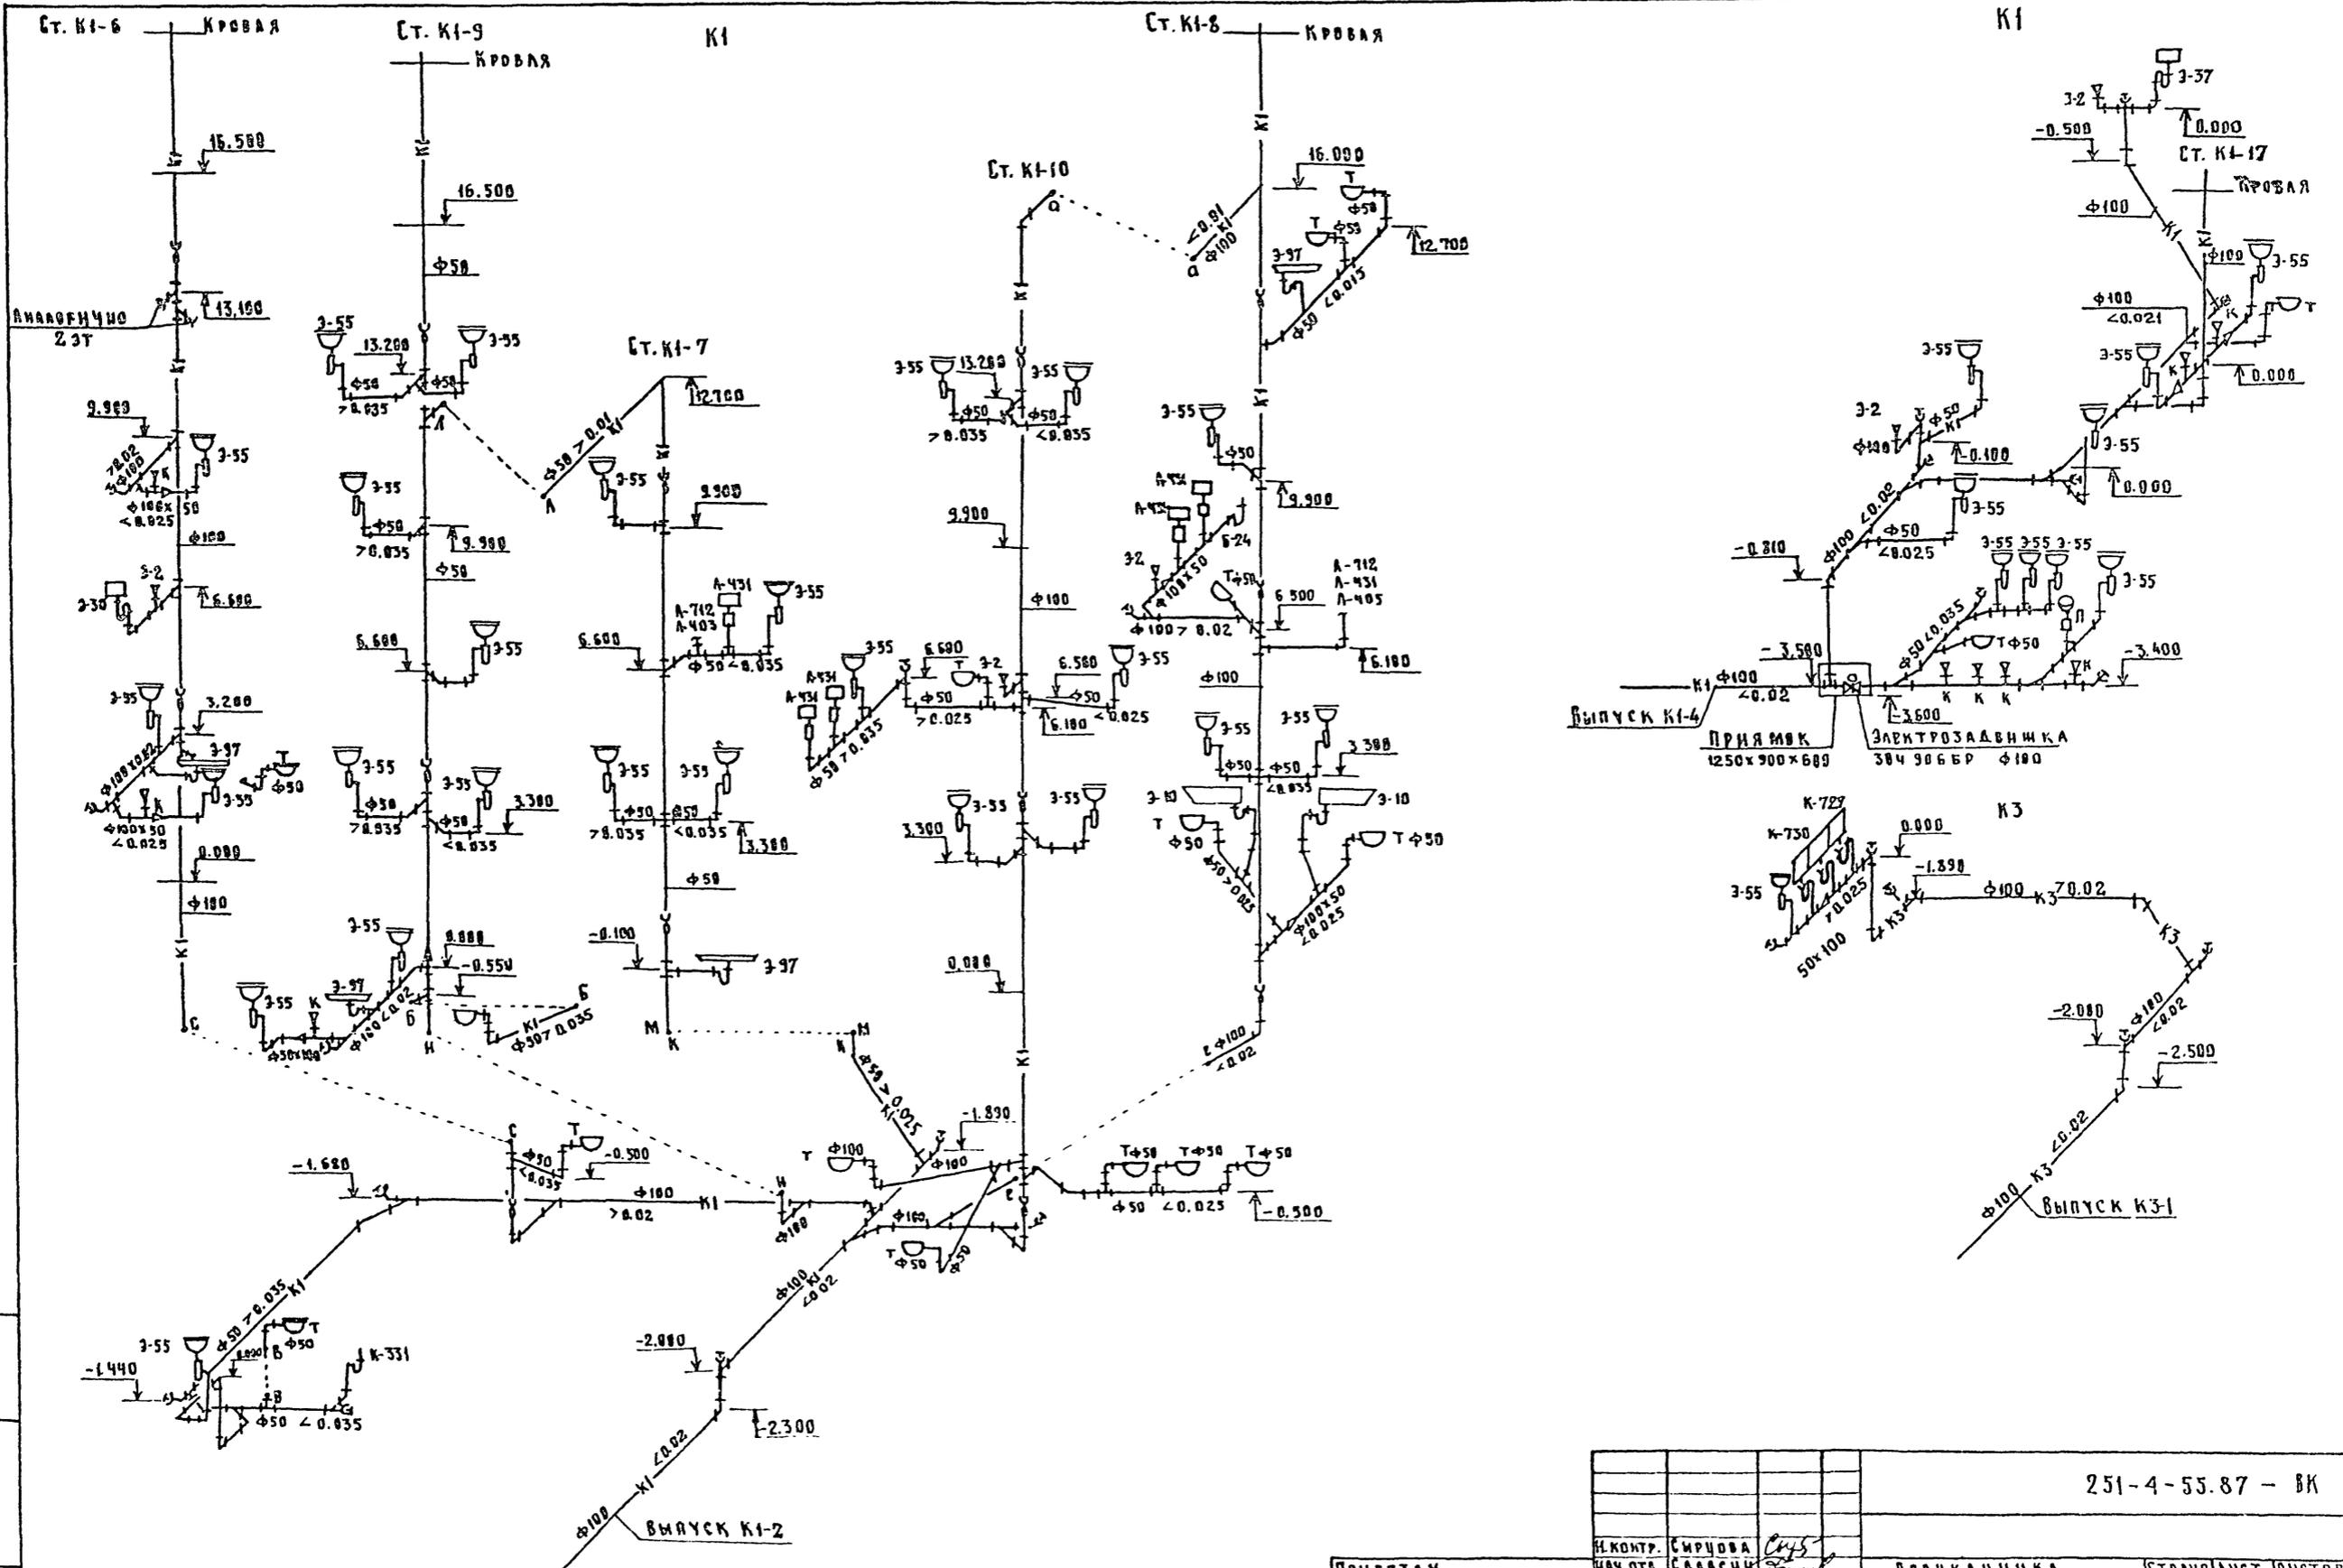


231-4-55.87 - ВК						
И.КОНТР.	СЫРЦОВА	<i>Сырцова</i>	ПОЛЖАНИНКА (В КОНСТРУКЦИЯХ 1.090.1-1) НА 380 ПОСЕЩЕНИЙ ВСМЕНУ	СТАНДА	ЛИСТ	ЛИСТОВ
НАЧ.ОТД.	САРАСКИ	<i>Сараски</i>		Р	17	
ЗАМ.НАЧ.	ИИ	<i>ИИ</i>	СХЕМЫ СИСТЕМ КИ, КЗ	ГИПРОНИИЗДРАВ г. МОСКВА		
РИП	БАШЛАВИНА	<i>Башлавина</i>				
РУК.Р.Р.	ХАРЛАМОВА	<i>Харламова</i>				
ИНЖЕНЕР	ЧЕРНЫШОВА	<i>Чернышова</i>				
ТЕХНИК	ШАКУИ	<i>Шакуи</i>				
ИНВ. НО						

УСТАНОВКА ГИГИЕНИЧЕСКОГО ЖЕНСКОГО ДУША



ТИПОВОЙ ПРОЕКТ 251-4-55.87 АЛЬБОМ 3

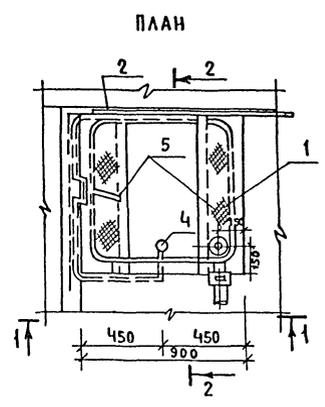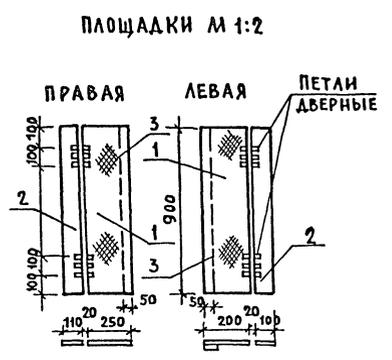

РАЗРЕЗ 2-2

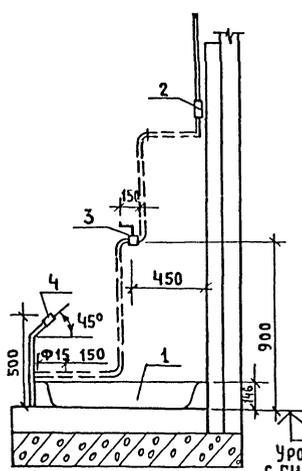

РАЗРЕЗ 1-1

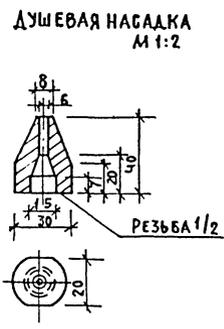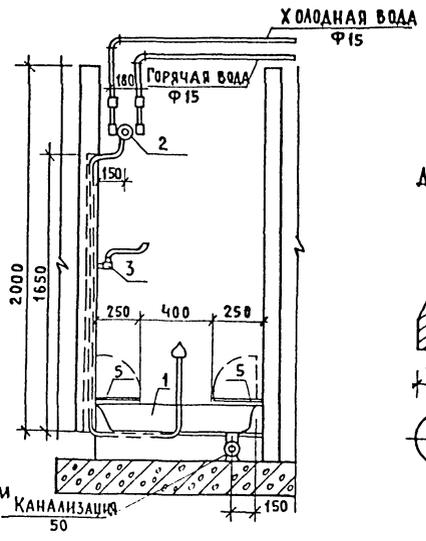

СПЕЦИФИКАЦИЯ ОБОРУДОВАНИЯ ГИГИЕНИЧЕСКОГО ЖЕНСКОГО ДУША

МАРКА ПОЗ.	ОБОЗНАЧЕНИЕ	НАИМЕНОВАНИЕ	КОЛ.	МАССА ЕД. КГ.	ПРИМЕЧАНИЕ
1		ПОДДОН ДУШЕВОЙ 900x900 С ВЫПУСКОМ И СИФОНОМ	1	60	
2		ТЕРМОСМЕСИТЕЛЬ ТС 86 ТУ 21-16-153-76	1	2.83	
3		СМЕСИТЕЛЬ ЛОКТЕВОЙ СМ-УМ-МАК ГОСТ 25809-83	1	2.1	
4		ДУШЕВАЯ НАСАДКА ПЛОЩАДКА ПОД НОГИ	1	0.04	
			2	21.2	


СПЕЦИФИКАЦИЯ ЭЛЕМЕНТОВ ГИГИЕНИЧЕСКОГО ЖЕНСКОГО ДУША

МАРКА ПОЗ.	ОБОЗНАЧЕНИЕ	НАИМЕНОВАНИЕ	КОЛ.	МАССА ЕД. КГ.	ПРИМЕЧАНИЕ
1		РИФЛЕНАЯ СТАЛЬ 5x250 С-900 ГОСТ 8568-77*	2	16.8	
2		ПОЛОСОВАЯ СТАЛЬ 5x100 ГОСТ 103-76* СТ.3 ГОСТ 535-79* С-900	2	7.07	
3		ПОЛОСОВАЯ СТАЛЬ 5x50 ГОСТ 103-79* СТ.3 ГОСТ 535-79* С-900	3	5.29	

УРОВ. ЧИСТОГО ПОЛА, ПОДАПИСЬ И ДАТА (ВЗМ. ИЛИ)



251-4-55.87-ВК

ПРИВЯЗАН	И. КОНТР. СЫРЦОВА	НАЧ. СТО САЛАСИИ	ЗАМ. НАЧ. НИ	ТИП БАШАВИНА	РУК. ГР. ХАРАДАНОВ	ТЕХНИК ШАКУН	ПОЛИАННИКА (В КОНСТРУКЦИЯХ 1.090.1-1) НА 3 ВО ПОСЕЩЕНИИ В СМ.НУ	СТАДИЯ Д	ЛИСТ 19	ЛИСТОВ	ГИПРОНИИЗДРАВ Г. МОСКВА
----------	-------------------	------------------	--------------	--------------	--------------------	--------------	---	----------	---------	--------	-------------------------

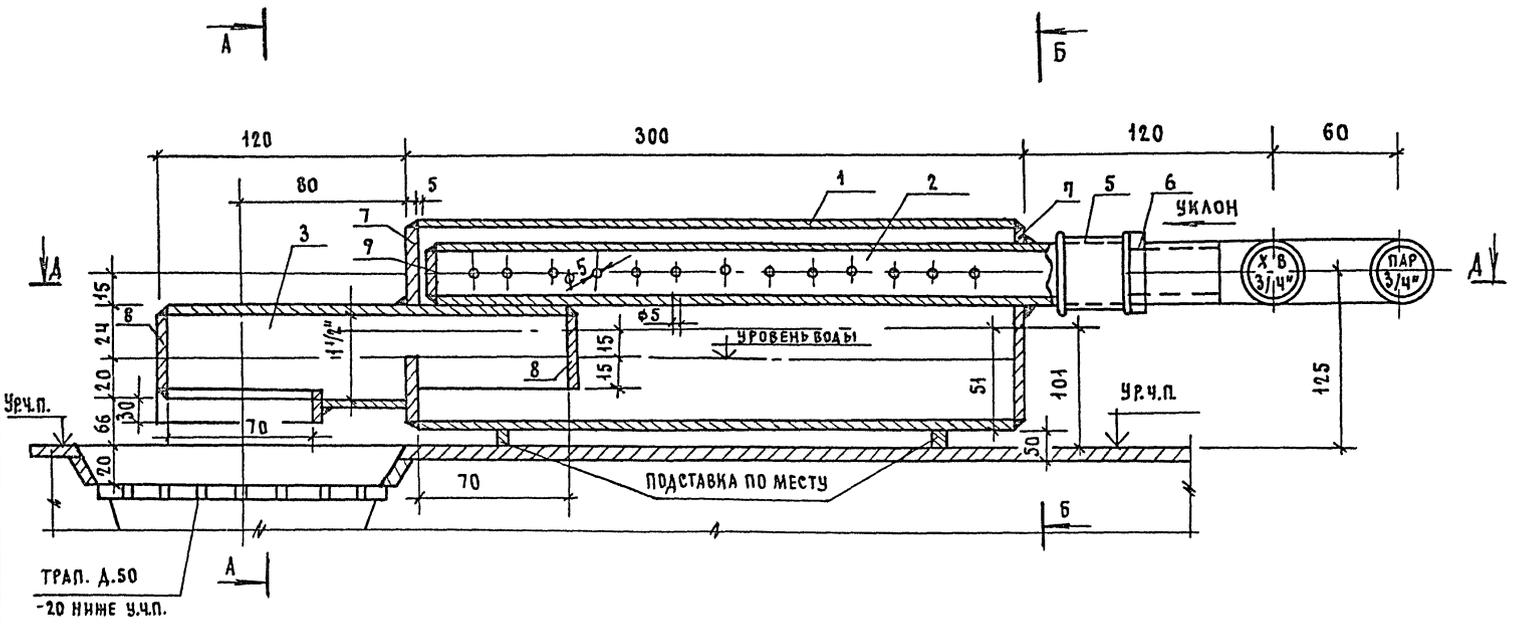

СПЕЦИФИКАЦИЯ ЭЛЕМЕНТОВ ПАРОСИТЕЛЯ

МАРКА ПОЗ.	ОБОЗНАЧЕНИЕ	НАИМЕНОВАНИЕ	КОЛ.	МАССА ЕД. КГ	ПРИМЕЧАНИЕ
1		ТРУБА $\phi 114 \times 4$ $l=300$ мм			
		ГОСТ 3262-75*	1	3,255	
2		ТРУБА $\phi 20$ С ОТВЕРСТИЯМИ $\phi 5$ мм. $l=350$ мм.			
		ГОСТ 3262-75*	1	0,525	
3		ТРУБА Ц-Р $\phi 40$ $l=190$ мм.			
		ГОСТ 3262-75*	1	0,633	
4		ТРУБА $\phi 20$ $l=150$ мм			
		ГОСТ 3262-75	1	0,255	
5		МУФТА $\phi 20$			
		ГОСТ 8954-75	2	0,117	
6		КОНТР ГАЙКА $\phi 20$			
		ГОСТ 8964-75	2	0,044	
7		ЗАГЛУШКА $\phi 100$			
		ГОСТ 17379-77	2	0,7	
8		ЗАГЛУШКА $\phi 40$			
		ГОСТ 17379-77	2	0,2	
9		ЗАГЛУШКА $\phi 20$			
		ГОСТ 17379-77	1	0,1	

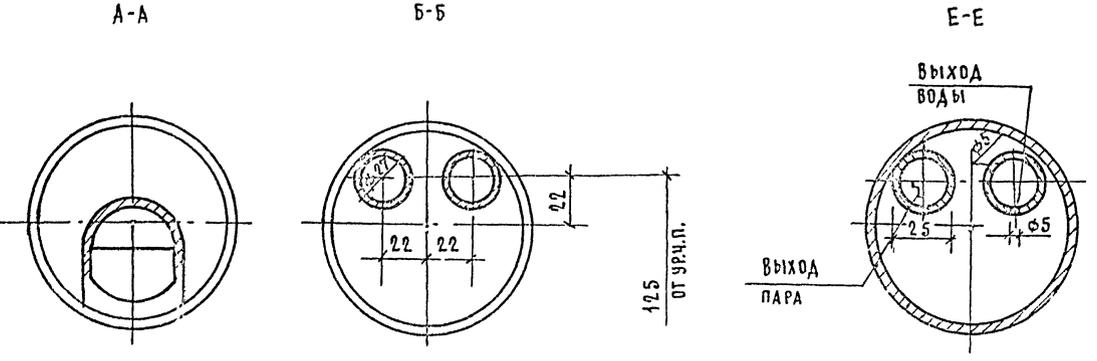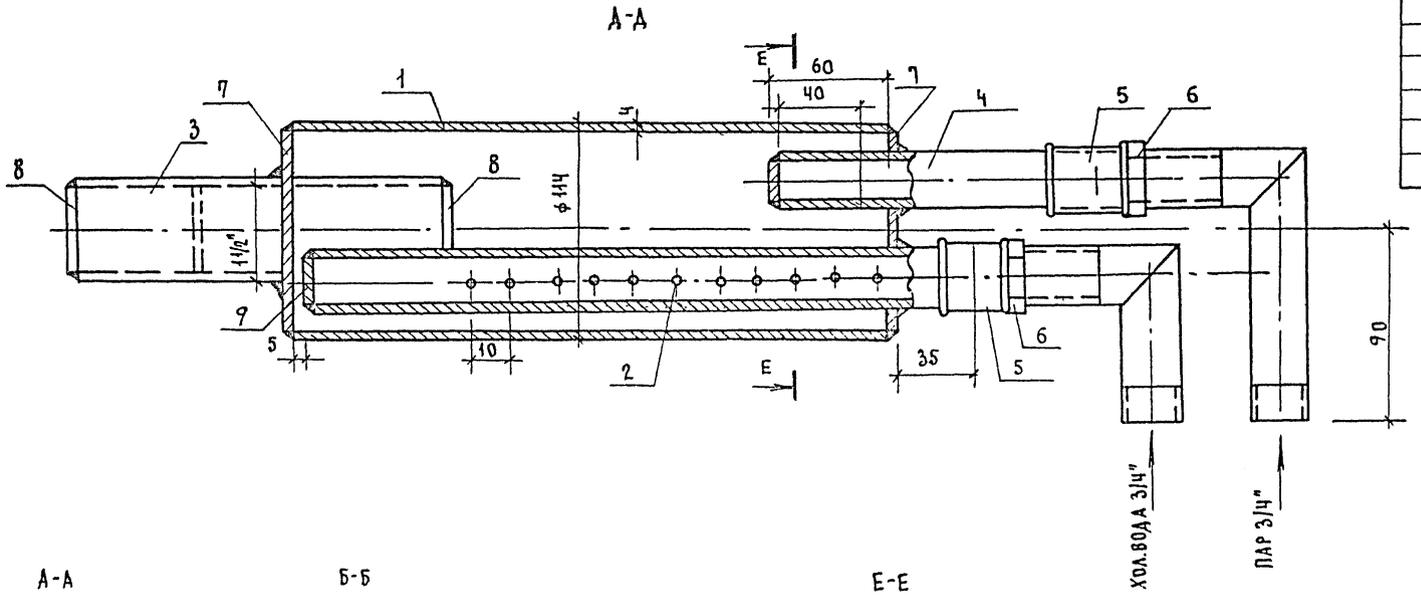

ИМЯ, ФАМИЛИЯ, ПОДПИСЬ И ДАТА ВЗАИМ. НОМЕР


251-4-55.87-ВК

ПРИВЯЗАН:	Н. КОНТР. СЫРЦОВА	ПОЛИКАНИКА	СТАНДАРТ	ЛИСТОВ
	НАЧ. ОТД. СЛАВНИН	(С КОНСТРУКЦИЕЙ 1.090.1-1)	Р	20
	ЗАМ. НАЧ. НИ	НА ЗОП ПОСЕЩЕНИИ В СМЕНУ		
	РИП БАШЛАКИНА	ЛАГОСИТЕЛЬ	ГИПРОНИЗДРАВ	
	РИК. ГР. ТАРАЛОВА		г. Москва	
	ИНЖЕНЕР ЧЕРНЕЦОВА			
	ТЕХНИК ШИШУН			


СПЕЦИФИКАЦИЯ НА УСТАНОВКУ ЭЛЕКТРОЗАДВИЖКИ

СХЕМА УСТАНОВКИ ЭЛЕКТРОЗАДВИЖКИ


РАЗРЕЗ 1-1

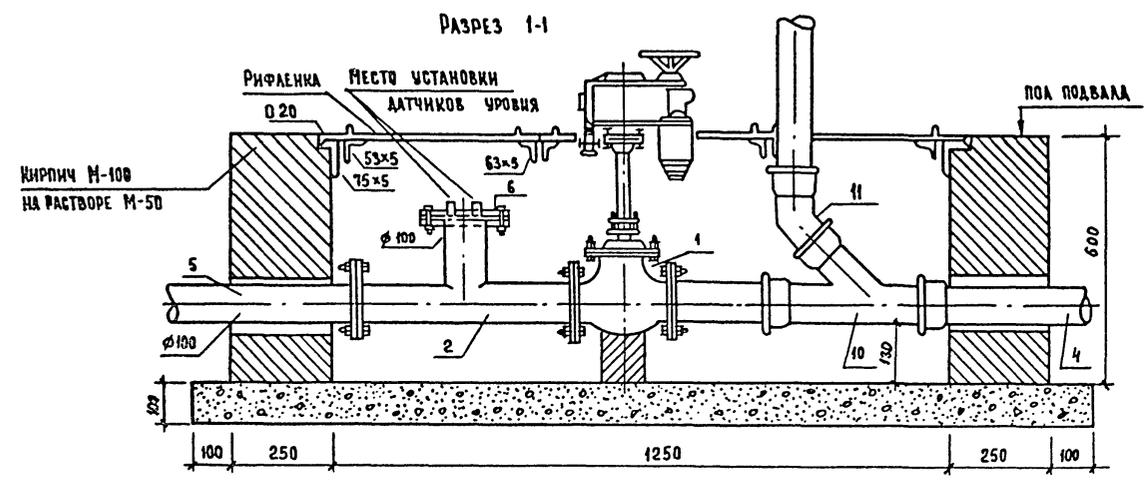

План приемки

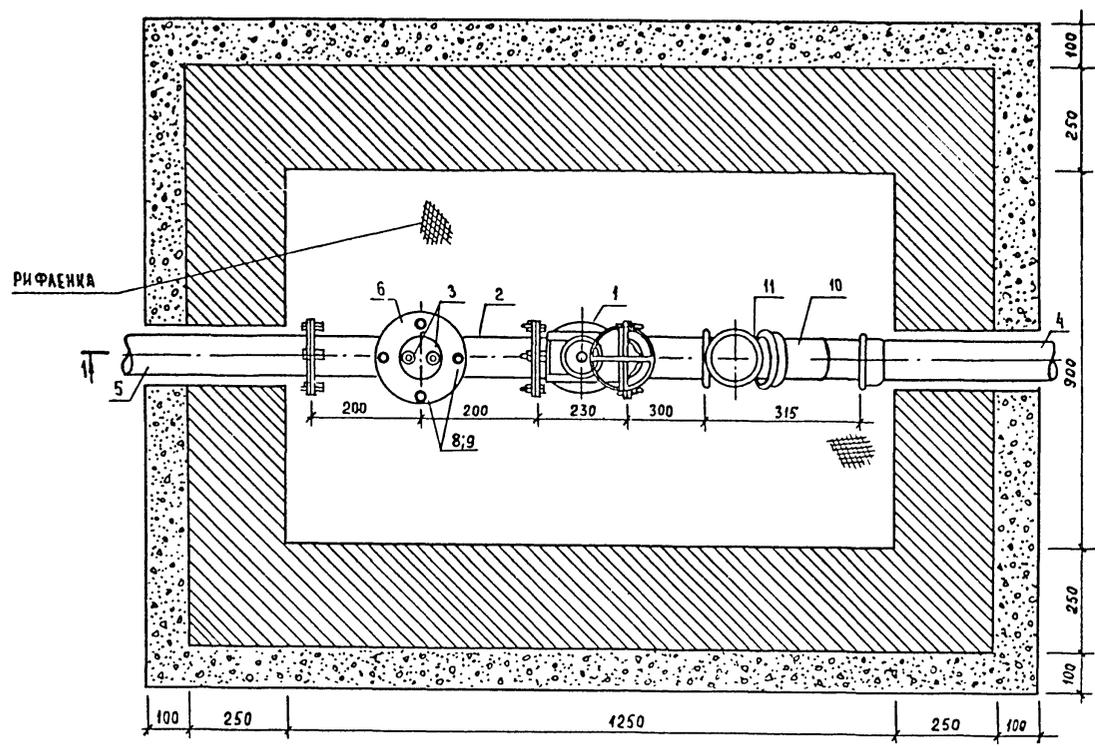

ДЕТАЛЬ УСТАНОВКИ ДАТЧИКОВ УРОВНЯ СЕЧЕНИЕ I-I

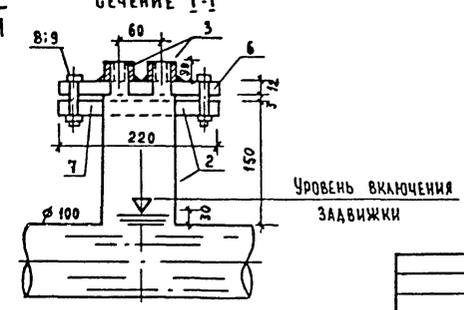

МАРКА ПОЗ.	ОБОЗНАЧЕНИЕ	НАИМЕНОВАНИЕ	КОЛ.	МАССА ЕД.ИГ.	ПРИМЕЧАНИЕ
1		ЗАДВИЖКА ЧУГУННАЯ ПАРАЛЛЕЛЬНАЯ С ВЫДВИЖНЫМ ШПИНДЕЛЕМ $\phi 100$ С ОТВЕТНЫМИ ФЛАНЦАМИ, БОЛАТАМИ И ГАЙКАМИ 304906 БР ГОСТ 3437-75	1	85,72	
2		ТРОЙНИК ТФ ГОСТ 5525-61 $\phi 100$	1	26,6	
3		БОБЫШКА ДЛЯ ДАТЧИКА УРОВНЯ ЗКЧ-118-74	2		
4		ПАТРУБОК ПФГ L=300 мм $\phi 100$ ГОСТ 5525-61	1	13,6	
5		ПАТРУБОК ПФГ L=1200 мм $\phi 100$ ГОСТ 5525-61	1	34,0	
6		ЗАГЛУШКА СТАЛЬНАЯ ФЛАНЦЕВАЯ $\phi 100$ РЧ 25 кгс/см ²	1	2,23	
7		ПРОКЛАДКА (РЕЗИНА) $\phi 158$ ϕ ВН 105 Б-3 ГОСТ 7338-77	1		
8		БОЛАТ М-16 L=65 мм ГОСТ 7798-70	4	0,133	
9		ГАЙКА $\phi 16$ ГОСТ 5915-70	4	0,033	
10		ТРОЙНИК L=45° $\phi 100 \times 100$ ГОСТ 6942.17-80	1	8,4	
11		ПТВОД 135° $\phi 100$ ГОСТ 6942.9-80	1	3,7	

251-4-55.87-ВК

И. КОМП.	СЫРЦОВА				
НАЧ. МАСТ.	САЛАСИН				
ЗАМ. НАЧ.	НИ				
ГИП	БАШАВНА				
РУК. ГР.	ХАРКАНОВА				
ИНЖЕНЕР	ЧЕРНЕЦОВА				
ТЕХНИК	ШАКИН				
ИНВ. №					
ПРИВЯЗАН			ПОЛИКАНИКА		
			/В КОНСТРУКЦИЯХ 1090 I-I/ НА 380 ПОСЕЩЕНИИ 3 СМЕНИ		
			СТАДНЯ	АНСТ	АНСТОВ
			Р	21	
			УСТАНОВКА ЭЛЕКТРОЗАДВИЖКИ		ГИПРОНИИЗДРАВ
					г. Москва

ТИПОВОЙ ПРОЕКТ 251-4-55.87 АЛФАВ. 3

ИНВ. № ПОД.А. ПОДАРИТЬ К ДАТА ВЗАИ. ИНВ. №

АЛБОМ Э

251-4-55.87

ТИПОВОЙ ПРОЕКТ

ВЕДОМОСТЬ РАБОЧИХ ЧЕРТЕЖЕЙ
КОМПЛЕКТА ОВ

Лист	Наименование	Примечание
1	Общие данные / начало /	
2	Общие данные / продолжение /	
3	Общие данные / продолжение /	
4	Общие данные / продолжение /	
5	Общие данные / окончание /	
6	План подвала. План 1 этажа в осях 3-В; А-Г.	
7	План технического подполья	
8	План 1 этажа в осях 1-10; Г-А	
9	План 2 этажа	
10	План 3 этажа	
11	План 4 этажа	
12	План 5 этажа	
13	План технического этажа	
14	Схемы системы отопления №1, №2. Стояки отопления Ст.13/22	
15	Стойки отопления Ст.1 ÷ Ст.11	
16	Стойки отопления Ст.12 ÷ Ст.22, Ст.25	
17	Схема системы отопления №3. Стояки отопления Ст.26 ÷ Ст.41	
18	Схемы систем вентиляции П1 ÷ П3	
19	Схемы систем вентиляции П4; П5; П7	
20	Схемы систем вентиляции В1; В8; В10; В20	
21	Схемы систем вентиляции В3; В6; В11; В12; В14; В15; В18	
22	Схемы систем вентиляции В9; В13; В19.	
23	Схемы систем вентиляции В7; В16; В17; В21; В22	
24	Схемы систем вентиляции П6; В2; В4; В5; В23; ВЕ1 ÷ ВЕ3	
25	Установки систем П1 ÷ П4; П7	
26	Спецификация систем П1 ÷ П4	
27	Схема обвязки caloriferов систем П1 ÷ П4; П7; Спецификация системы П7	
28	Установки систем П5; П8	
29	Установки систем П6; В23	
30	Установки систем В1; В10; В16; В17; В20; В21.	
31	Спецификация систем В1; В10; В16; В17; В20; В21	
32	Установки систем В6; В10; В22	
33	Установки систем В8; В13; В19	
34	Узел управления.	


ВЕДОМОСТЬ ССЫЛОЧНЫХ И ПРИЛАГАЕМЫХ
ДОКУМЕНТОВ

Обозначение	Наименование	Примечание
ССЫЛОЧНЫЕ ДОКУМЕНТЫ		
1.494-10	Решетки щелевые регулируемые типа Р	
1.494-8	Решетки воздухоприточные типа РР	
5.904-5 вып. 1	Гибкие вставки центробежных вентиляторов общего назначения	
4.904-69 вып. 12	Детали крепления санитарно-технических приборов и трубопроводов	
5.904-1 вып. 01	Детали креплений воздуховодов	
5.904-17	Глушители шума вентиляционных установок.	
1.494-25	Подставки под caloriferы	
5.904-10	Унифицированные узлы прохода вытяжных вентиляционных шахт через покрытие	
1.494-21	Крепление решеток воздухоприточных типа РР и щелевых регулируемых типа Рх воздуховодам и строительным конструкциям.	
5.904-13	Заслонки воздушные унифицированные для систем вентиляции	
5.904-4	Двери и люки для вентиляционных камер	
5.904-200	Огнезадерживающий клапан	
1.494-30 вып. 2	Установка и крепление вентиляторов к строительным конструкциям	
ПРИЛАГАЕМЫЕ ДОКУМЕНТЫ		
ОВН1	Конструкция изоляции трубопровода ϕ 15 ÷ 25 мм	
ОВН2	Конструкция изоляции трубопроводов ϕ 32 мм	
ОВН3	Конструкция изоляции воздуховодов	
ОВСО	Спецификация оборудования	
ОВВМ	Ведомость потребности в материалах	

Основные показатели по чертежам
отопления и вентиляции

Наименование здания / сооружения / помещения	Объем м³	Период года при tн. °С	Расход тепла Вт / ккал / час				Расход холода ккал / час	Установленная мощность электро-вентиляторов кВт
			на отопление	на вентиляцию	на горячее водоснабж.	Общий		
Поликлиника	12865	-20	194880 168000	253000 216700	306000 263000	753880 647700	—	16.96
		-25	218000 189000	234000 244800	306000 263000	808000 696800	—	16.96
		-30	221000 191000	314000 270000	306000 263000	841000 724000	—	16.96
		-35	214000 184000	346000 298000	306000 263000	866000 745000	—	16.96
		-40	234000 202000	376000 324000	306000 263000	916000 789000	—	16.96

План - схема

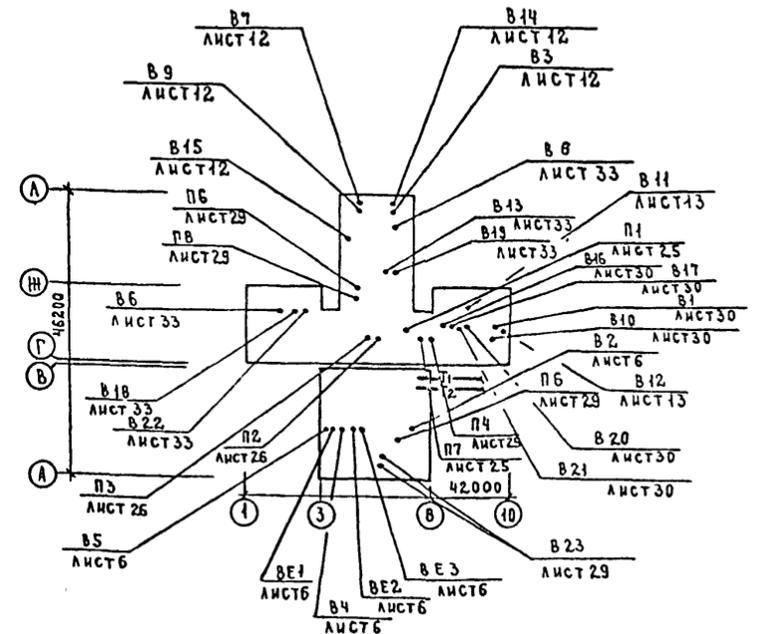

Привязан					
ИНВ №					
251-4-55.87-0В					
И.КОНТР	СЫРЦОВА	Сырцова			
ГЛА СПЕЦТО	ДОБРОВОЛЬСКАЯ	Добровольская			
НАЧ СТО	САЛАСИН	Саласин			
ЗАМ НАЧ	НИ	Ни			
ГИП	КУШНАРЕВ	Кушнарёв			
РУК ГР	ГЕЛИНА	Гелина			
ИНЖЕНЕР	СОСКАЯ	Соская			
Поликлиника (в конструкциях 1.09.01-1) на 380 посещений в смену			СТАДИЯ	Лист	Листов
Общие данные / начало /			Р	1	34
Г. ИПРНИИЗДРАВ			г. Москва		

Настоящий проект выполнен в соответствии с действующими нормами и правилами (в том числе по взрывопожарной безопасности)
Гл. инженер проекта *Кушнарёв* / Кушнарёв /

ОБЩИЕ УКАЗАНИЯ

Проект отопления и вентиляции разработан на основании следующих исходных данных:

- а) архитектурно-строительных чертежей;
- б) технологического задания;
- в) на основании проекта, утвержденного Госгражданстроем приказом №225 от 2 августа 1985 года;
- г) СНиП II-3-79; СНиП II-33-75*; СНиП II 69-78

О т о п л е н и е

Параметры теплоносителя приняты $T_1=95^\circ$; $T_0=70$. Температура наружного воздуха -20° ; -25° ; -30° (основной вариант); -35° ; -40° .

В здании поликлиники запроектированы три системы отопления: для 5-этажной части здания-схема №1; для 4-этажной части здания-схема №2; для 1-этажной части здания-схема №3.

Схема №1 и №2-однотрубные системы отопления с нижней разводкой магистралей, тупиковые, с П-образными стояками. Схема №3-двухтрубная система отопления с нижней разводкой магистралей, тупиковая.

Магистраль трубопроводы в 4 и 5-этажных частях здания прокладываются по техподполью и изолируются минераловатным пухшнуром в оплетке стеклянной нитью и минераловатными матами на синтетическом связующем с оберткой стеклотканью.

В 1-этажной части магистральные трубопроводы прокладываются по полу подвала.

Прокладка стояков в здании открытая. В качестве нагревательных приборов приняты радиаторы МС-140; отопительные панели ПГ-2 и регистры из гладких труб. На подводках к приборам устанавливаются трехходовые краны-в однотрубной системе и краны двойной регулировки шибера типа КРДШ-в двухтрубной системе.

Воздухоудаление осуществляется через краны конструкции инженера Маевского.

Окраска стояков и подводов осуществляется масляной краской за 2 раза.

Потери давления в трубопроводах системы отопления 1000 мм.в.ст. Теплоснабжение осуществляется от сетей ТЭЦ.

В е н т и л я ц и я

Вентиляция здания запроектирована приточно-вытяжная с механическим побуждением. Количество приточных и вытяжных систем определено, исходя из технологических требований, а также по конструктивным соображениям с учетом предельной протяженности воздуховодов.

Приточные установки располага в подвале и на отметках 13.200; 16.500.

Приточная установка оборудуется центробежным вентилятором, калориферами, фильтрами, утепленной заслонкой и глушителем.

Воздуховоды проектируются из кровельной тонколистовой стали.

Размеры воздуховодов и толщина стали принимаются согласно СНиП II-33-75*, приложение 17*.

Воздуховоды, проложенные по неотапливаемой части здания, изолируются минераловатными матами толщиной 40мм на синтетическом связующем с оберткой стеклотканью.

Приток и вытяжка воздуха осуществляется через регулируемые решетки типа РР и Р. Воздухозабор наружного воздуха осуществляется на 2м от уровня земли. Вытяжные шахты выводятся выше кровли здания на 1 м.

Для снижения аэродинамического и механического шумов предусмотрены следующие мероприятия:

- 1. виброизолирующие основания
- 2. гибкие вставки
- 3. шумоглушители
- 4. звукоизоляция ограждающих конструкций венткамер.

Проектом предусмотрена защита калориферов от замораживания, автоматическое поддержание температуры приточного воздуха, дистанционное и местное управление вент-системами, а также отключение общеобменной вентиляции при пожаре.

Монтаж, испытание и приемку систем отопления и вентиляции выполнять в соответствии со СНиП III-28-75.

Потери давления в системе теплоснабжения калориферов 2000 мм в.ст.

Альбом 3
Проект 251-4-55.87
Типовой
Цив.подпол.пол.дальн.наата.взам.инжен.

				251-4-55.87-08			
Привязан:	Н.контр.	СЫРЦОВА	<i>[подпись]</i>	ПОЛИКЛИНИКА (в конструкциях 1.096.1-1) на 380 посещений в смену	Стация	Лист	Листов
	Нач.сто	САЛАСИНС	<i>[подпись]</i>		Р	2	
	Зам.нач	Н И	<i>[подпись]</i>	ОБЩИЕ ДАННЫЕ. [ПРОДАЖЕННЫЕ]	ГИПРОНИИЗДРАБ г. Москва		
	Гип	КУШНАРЕВ	<i>[подпись]</i>				
	Уж.гряз	ГЕРИНА	<i>[подпись]</i>				
Инв.м*	Инженер	ЛИХАЧЕВА	<i>[подпись]</i>				

ХАРАКТЕРИСТИКА ОТОПИТЕЛЬНО-ВЕНТИЛЯЦИОННЫХ СИСТЕМ

Обозначение системы	Количество систем	Наименование обслуживаемого помещения, технологического оборудования.	Тип установки агрегата	ВЕНТИЛЯТОР						ЭЛЕКТРОДВИГАТЕЛЬ			Наименование	
				Гидравлическая нагрузка по вводу/выходу	№	Сухая масса	Показатель	L м³/час	P кгс/м²	n об/мин	Тип исполнения по защите	N кВт		n об/мин
B11	1	Шкаф вытяжной А-405	ВКР4	0025.601	4	1	—	1500	40	920	4AA63B642	0.25	920	
		Препараторская 3 этаж												
B12	1	Шкаф вытяжной А-405	ВКР4	0025.601	4	1	—	1500	40	920	4AA63B692	0.25	920	
		Лаборантская 3 этаж												
B13	1	Физиотерапия	В-Ц4-70	А4100-2	4	1	Л0°	2000	50	1390	4A71B4	0.75	1390	
B14	1	Шкаф суммарно-вытяжной. Помещение для обработки прокладок 4 этаж.	ВКР4	0025.601	4	1	—	500	40	920	4AA63B692	0.25	920	
B15	1	Шкаф сушильно-вытяжной. Подогрев парафина 4 этаж	ВКР4	00256.01	4	1	—	500	40	920	4AA63B692	0.25	920	
B16	1	Кладовая ЛВЖ	В-Ц4-70	25H2-0	2.5	1	Пр0°	160	16	1400	В63А4	0.25	1400	
B17	1	Кладовая кислот и щелочей	В-Ц4-70	25H2-0	2.5	1	Пр0°	200	18	1400	В63А4	0.25	1400	
B18	1	Кабинеты, административные помещения в осях Г÷Ж; 1÷4	В-Ц4-70	А4100-2	4	1	Л0°	1440	70	1420	4A80A4	1.1	1420	
B19	1	Кабинеты, административные помещения в осях Е÷Л; 4÷7	В-Ц4-70	А4100-2	4	1	Л0°	1755	50	1390	4A71B4	0.75	1390	
B20	1	Кабинеты, административные помещения в осях П÷Ж; 8÷10	В-Ц4-70	А25095-2	2.5	1	Пр0°	945	62	2750	4AA63A2	0.37	2750	
B21	1	Автоклавная	В-Ц4-70	А25095-2	2.5	1	Пр0°	900	63	2750	4AA63A2	0.37	2750	
B22	1	Санузлы, комната личной гигиены, кладовая грязного белья	В-Ц44-46	В315-095-2-315	1	1	Л0°	1375	62	1390	4A71B4	0.75	1390	
B23	2	Жилая/бытовые помещения подвала	В-Ц4-70	ЭРВ72-3	4	1	Л0°	2235	20	955	4A71A6	0.37	1000	
BE1	1	Инфекционное отделение	—	—	—	—	—	290	—	—	—	—	—	
BE2	1	Санузлы инфекционного отделения	—	—	—	—	—	150	—	—	—	—	—	
BE3	1	Санузлы подвала	—	—	—	—	—	250	—	—	—	—	—	

ТИПОВОЙ ПРОЕКТ 251-4-55-87 АЛБОМ 3

ИЗВ. № ПОДА. ПОДПИСЬ И.А.ТА. ВЗАМ. ВИБ. №

251-4-55.87-0В

И. КОНТ. НАЧ. СТО. ЗАМ. НАЧ. ГИП. РУК. ГРУП. СТ. ИНЖ. ИНЖЕНЕР	С. ИРЦОВА	С. ААЛСИН	И. И	К. КУШАРЕВ	Г. ГЕРИНА	В. БАКУЛАННА	В. ПИЩЕВОВА
ПРИВЯЗАН:							
ИНВ. №							

ПОДПИСАНЫ И А В КОНСТРУКЦИЯХ 1.090.1-1/ НА 380 ПОСЕЩЕНИИ В СМЕНУ

ОБЩИЕ ДАТНЫЕ / ОКОНЧАНИЕ /

Изд. №	Лист	Листов
	Р 5	

ГИПРОНИИЗДРАБ
Г. МОСКВА
ФОРМАТ А2

ПЛАН ПОДАВАЛА

ПЛАН 1 ЭТАНА В ОСЯХ 3-8; А-Г

АЛЬБОМ 3



ТИПОВОЙ ПРОЕКТ 231-4-55.87

СОГЛАСОВАНО

НАЧ. ЭТО РАУН ШАЧНЕВ

ГЛАВ. ИНЖ. И. ПОДПИСЬ И ДАТА ВЗЛМ. ИИВ.И

НАЧ. ЭТО РАУН ШАЧНЕВ
 БЕРИШТЕИ ДБР
 БАШАВИШЕ ФРЕНК
 ГЛАВ. ИНЖ. И. ПОДПИСЬ И ДАТА ВЗЛМ. ИИВ.И

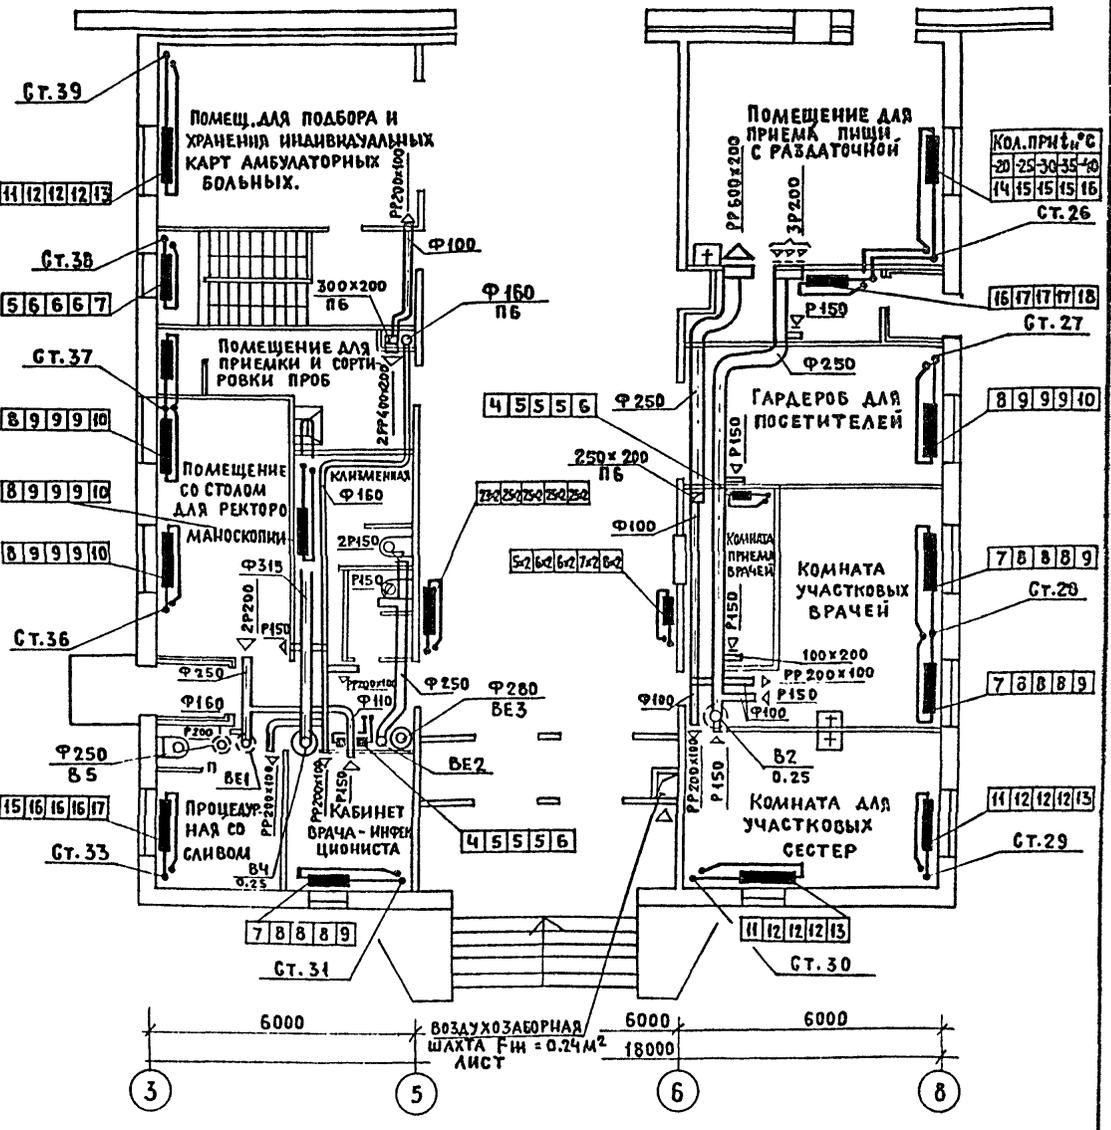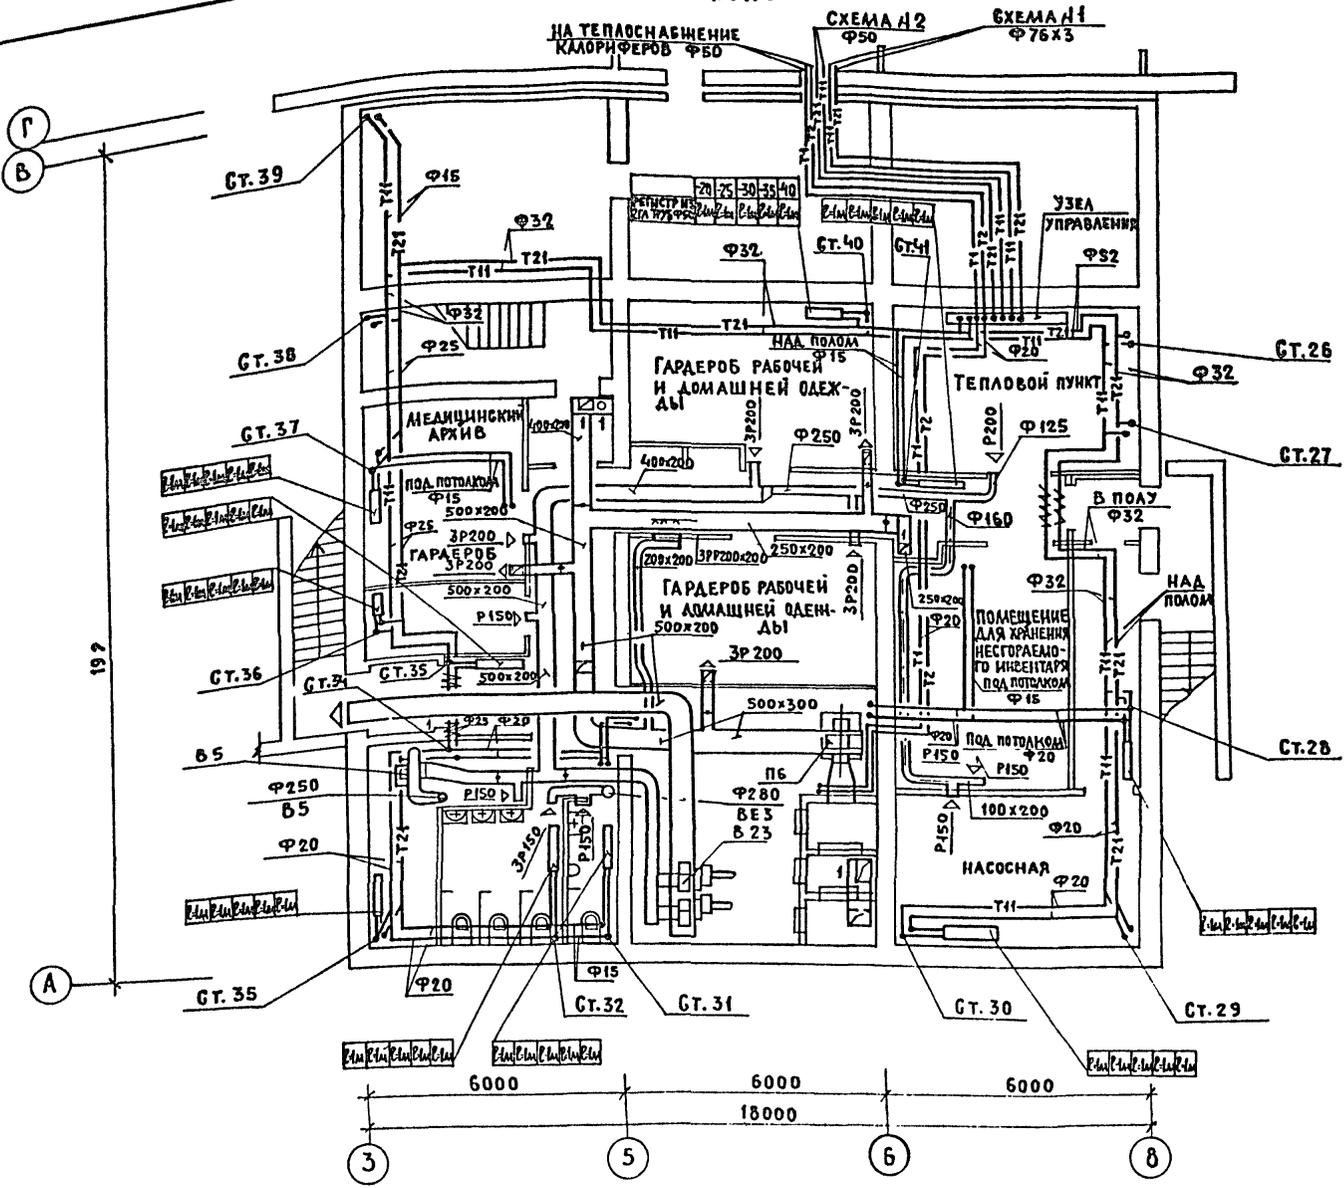

Местные отсосы от технологического оборудования

Поз.	Технологическое оборудование	Наименование	Кол.	Характеристика выделяющихся вредностей	Объем вытяжки		Характеристика местного отсоса		Обозначение системы МБ	Примечание
					на ед. оборуд.	Всего	Обозначение	Применяемые документы		
1	Шкаф универсальный вытяжной	ШКАФ УНИВЕРСАЛЬНЫЙ ВЫТЯЖНОЙ	2	Вредные пары	1000	2000	Л 273	Встроенный отсос	В3; В4	
2	Стол с вытяжным устройством	СТОЛ С ВЫТЯЖНЫМ УСТРОЙСТВОМ	2	Шлифовальная пыль	500	1000	С-78	То же	В7; В9	
3	Шкаф вытяжной	ШКАФ ВЫТЯЖНОЙ	2	Вредные пары	1500	3000	Л 405	То же	В11; В12	
4	Шкаф сушильно-вытяжной	ШКАФ СУШИЛЬНО-ВЫТЯЖНОЙ	2	Вредные пары	500	1000		То же	В14; В15	

231-4-55.87-08

ПРИВЯЗКА

И.КОНТР.	СЫРЦОВА	Сырцова
НАЧ.СТО	САЛАСИИ	Саласин
ЗАМ.НАЧ.	НИ	Н
ГУП	КУШНАРЕВ	Кушнарев
РУК.ТР.ДВ	ГЕРИНА	Герина
СТ.ИНЖ.	БАКУИНА	Бакуина
СТ.ИНЖ.	ЦОКОЛ	Цокол

ПОЛИКЛИНИКА
 /В КОНСТРУКЦИЯХ 1.090.1-1/
 НА 350 ПОСЕЩЕНИЙ В СМЕНУ

ПЛАН ПОДАВАЛА
 ПЛАН 1 ЭТАНА В ОСЯХ 3-8; А-Г

СТАНДА Лист Листов
 Р 6

ГИПРОНИЗДРАВ
 Г. МОСКВА
 ФОРМАТ А2

СОГЛАСОВАНО:
 ГАП ШАННЕР
 ГАП БЕРНШТЕЙН
 ГАП ПОДАПРАДСКА И МАТОВСАН. ИВБ № 2
 ГАП ШАННЕР
 ГАП БЕРНШТЕЙН
 ГАП ПОДАПРАДСКА И МАТОВСАН. ИВБ № 2

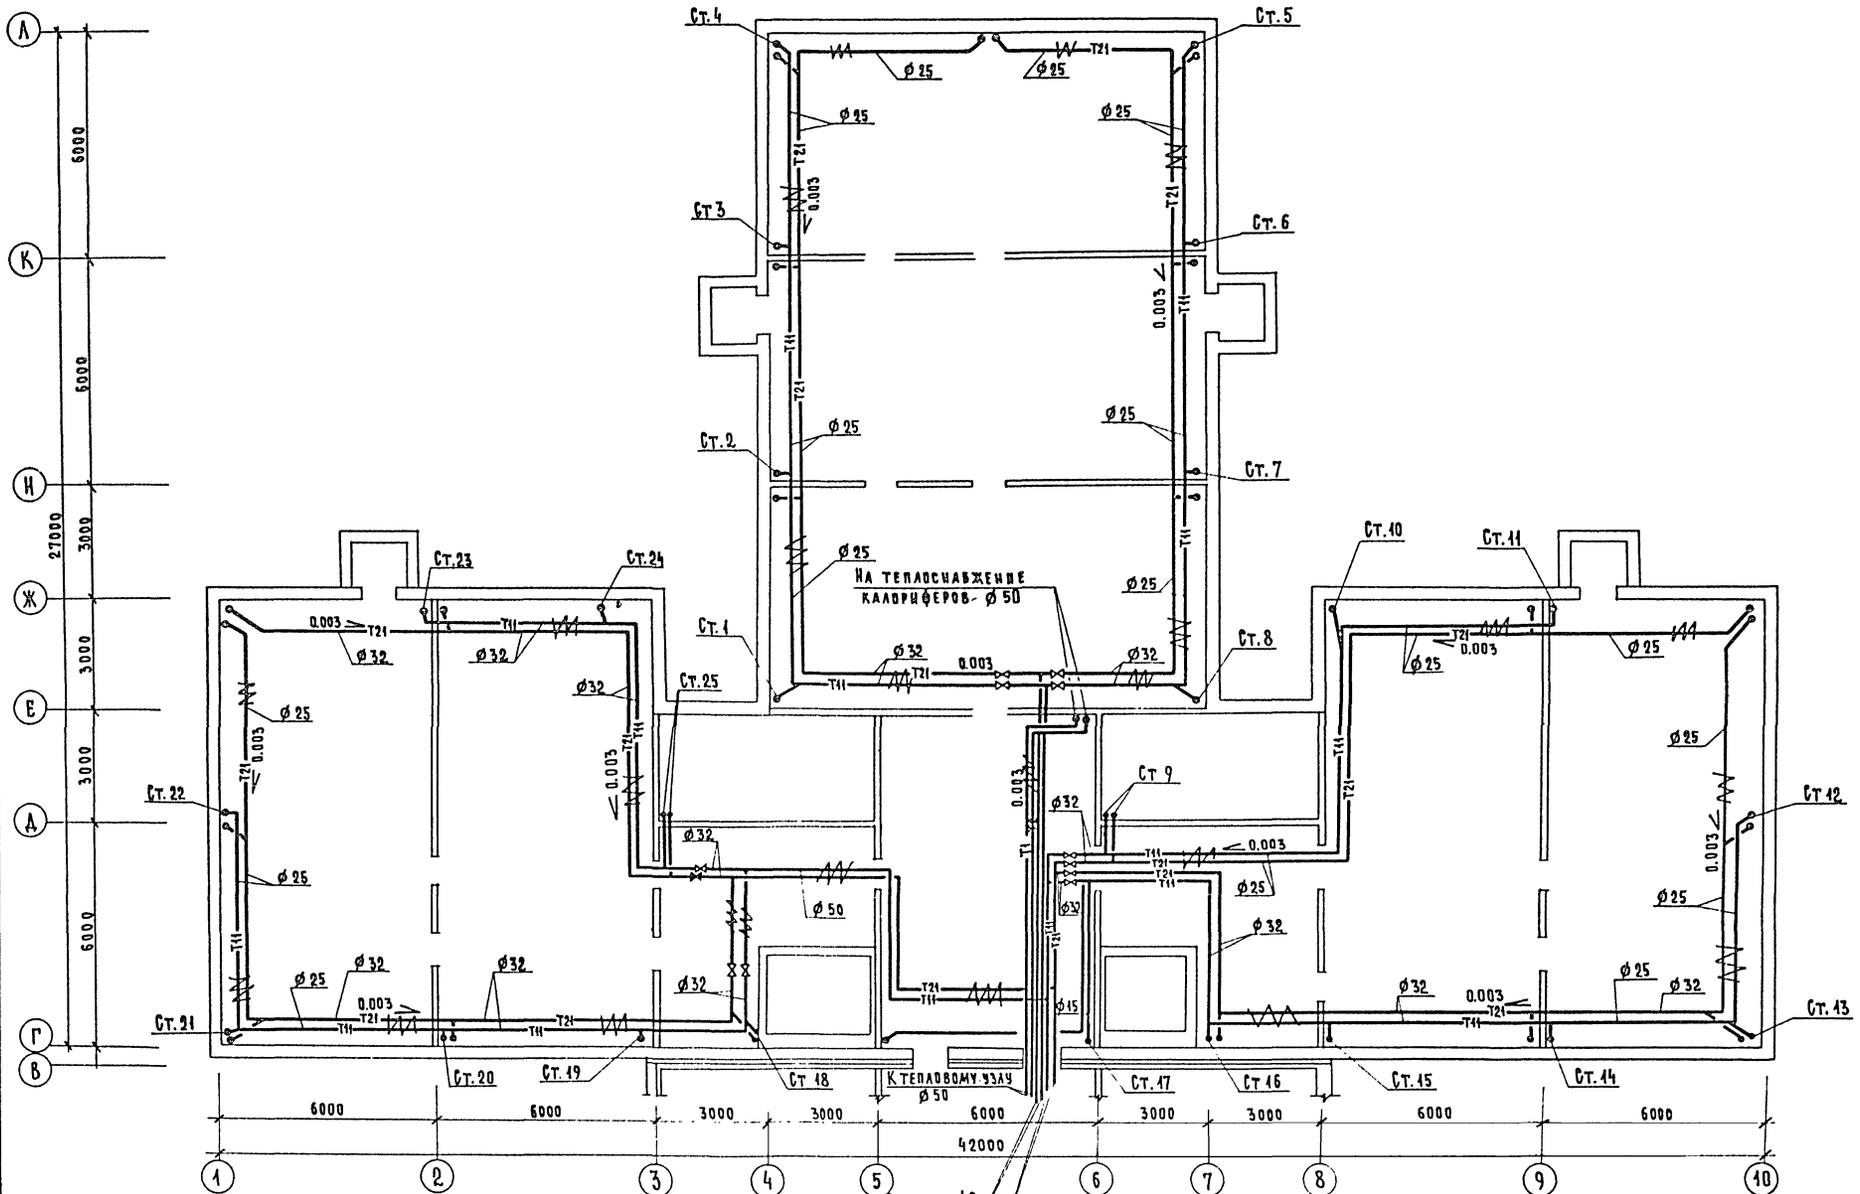


СХЕМА №2
К ТЕПЛОВОМУ УЗЛУ φ50

СХЕМА №1
К ТЕПЛОВОМУ УЗЛУ φ76x3


251-4-55.87 - 06

ПРИВЯЗАН:		И. КОНТР. СЫРЦОВА	ПОДКЛИННИКА	СТАНДАРТ ЛИСТ	ЛИСТОВ
		НАЧ. СТО. БАЛАСИИ	/В КОНСТРУКЦИЯХ 4.091.4-1/	Р	7
		ЗАМ. НАЧ. ИИ	НА 380 ПОСЕЩЕНИЙ В СМ.ЧНУ		
		Г. И. П. ХУШНАРЕВ	ПЛАН ТЕХНИЧЕСКОГО ПОДПОЛЯ	ГИПРОНИИЗДРАБ Г. МОСКВА	
		РУК. ГР. ГЕРИНА			
		ИНЖЕНЕР АИХАЧЕВА			

ТИПОВОЙ ПРОЕКТ 251-4-55.87 АЛЬБОМ 3

СОГЛАСОВАНО:
 ШАНЦЕВ ВЕРНИКОВ БАШЛАКОВ
 ГАП ГИП ВК

ИНВ. № ПОДПИСЬ И ДАТА ВЗАИМН. ИНВ.

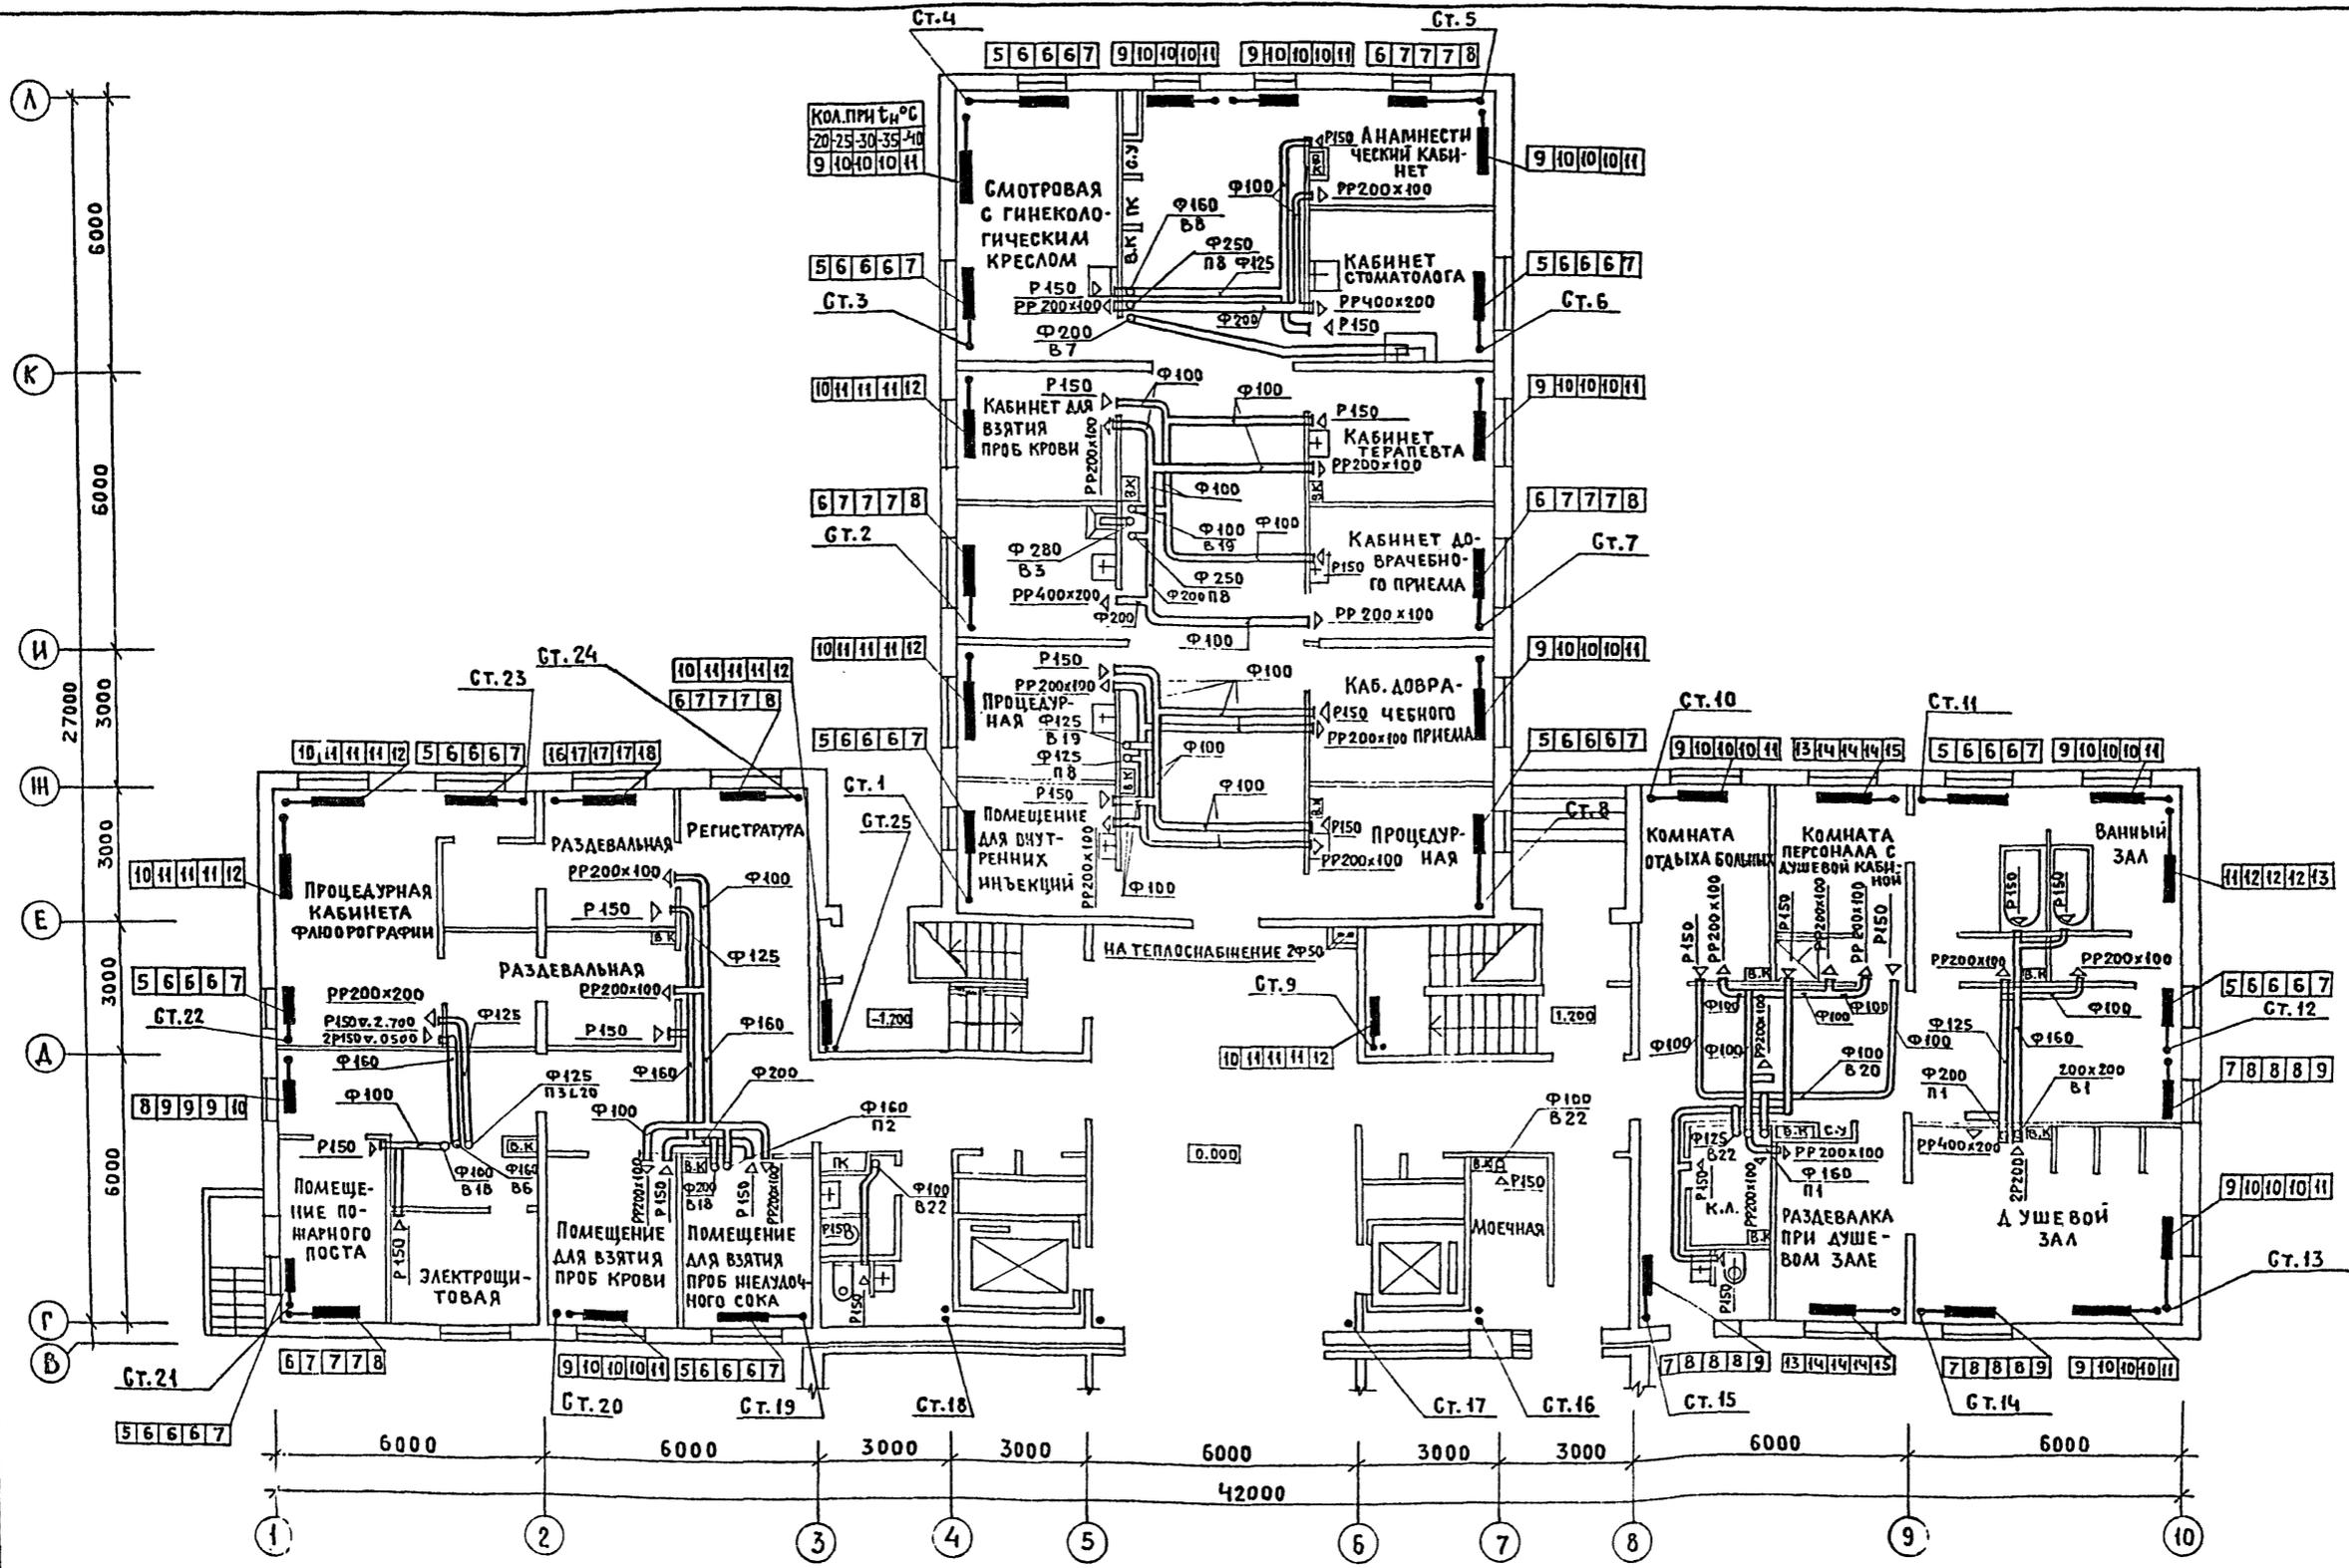


251-4-55.87-06					
И. КОНТР.	СЫРЦОВА	ПОЛИКЛИНИКА /в конструкциях 1.090.1-1/ на 380 посещений в смену ПЛАН 1 ЭТАЖА в осях 1-10; Г-А.	СТАДИЯ	ЛИСТ	ЛИСТОВ
НАЧ. СТО	САЛАСИН		Р	8	
ЗАМ. НАЧ.	НИ		ГИПРОНИИЗДРАВ Г. МОСКВА		
ГИП	КУШНАРЕВ				
РУК. ГР.	ГЕРИНА				
СТ. ИНЖ.	БАКУЛИНА	ФОРМАТ А2			
ИНЖЕНЕР	РЯХОВСКАЯ				

ТИТОВОЙ ПРОЕКТ 251-4-55-87 АЛЬБОМ 3

СОГЛАСОВАНО
НАЧ. ЭТО РОШИН
НАЧ. ДИТ. КО ПАРАФЕН

СОГЛАСОВАНО
ШАЧЕН
БЕРИШТЕВ
БАШЛАРИНА
ГАП
ГИП
БК
ИНВ. И ПОДА. ПОДПИСЬ И ДАТА
ВЗАМ. ИНВ. И

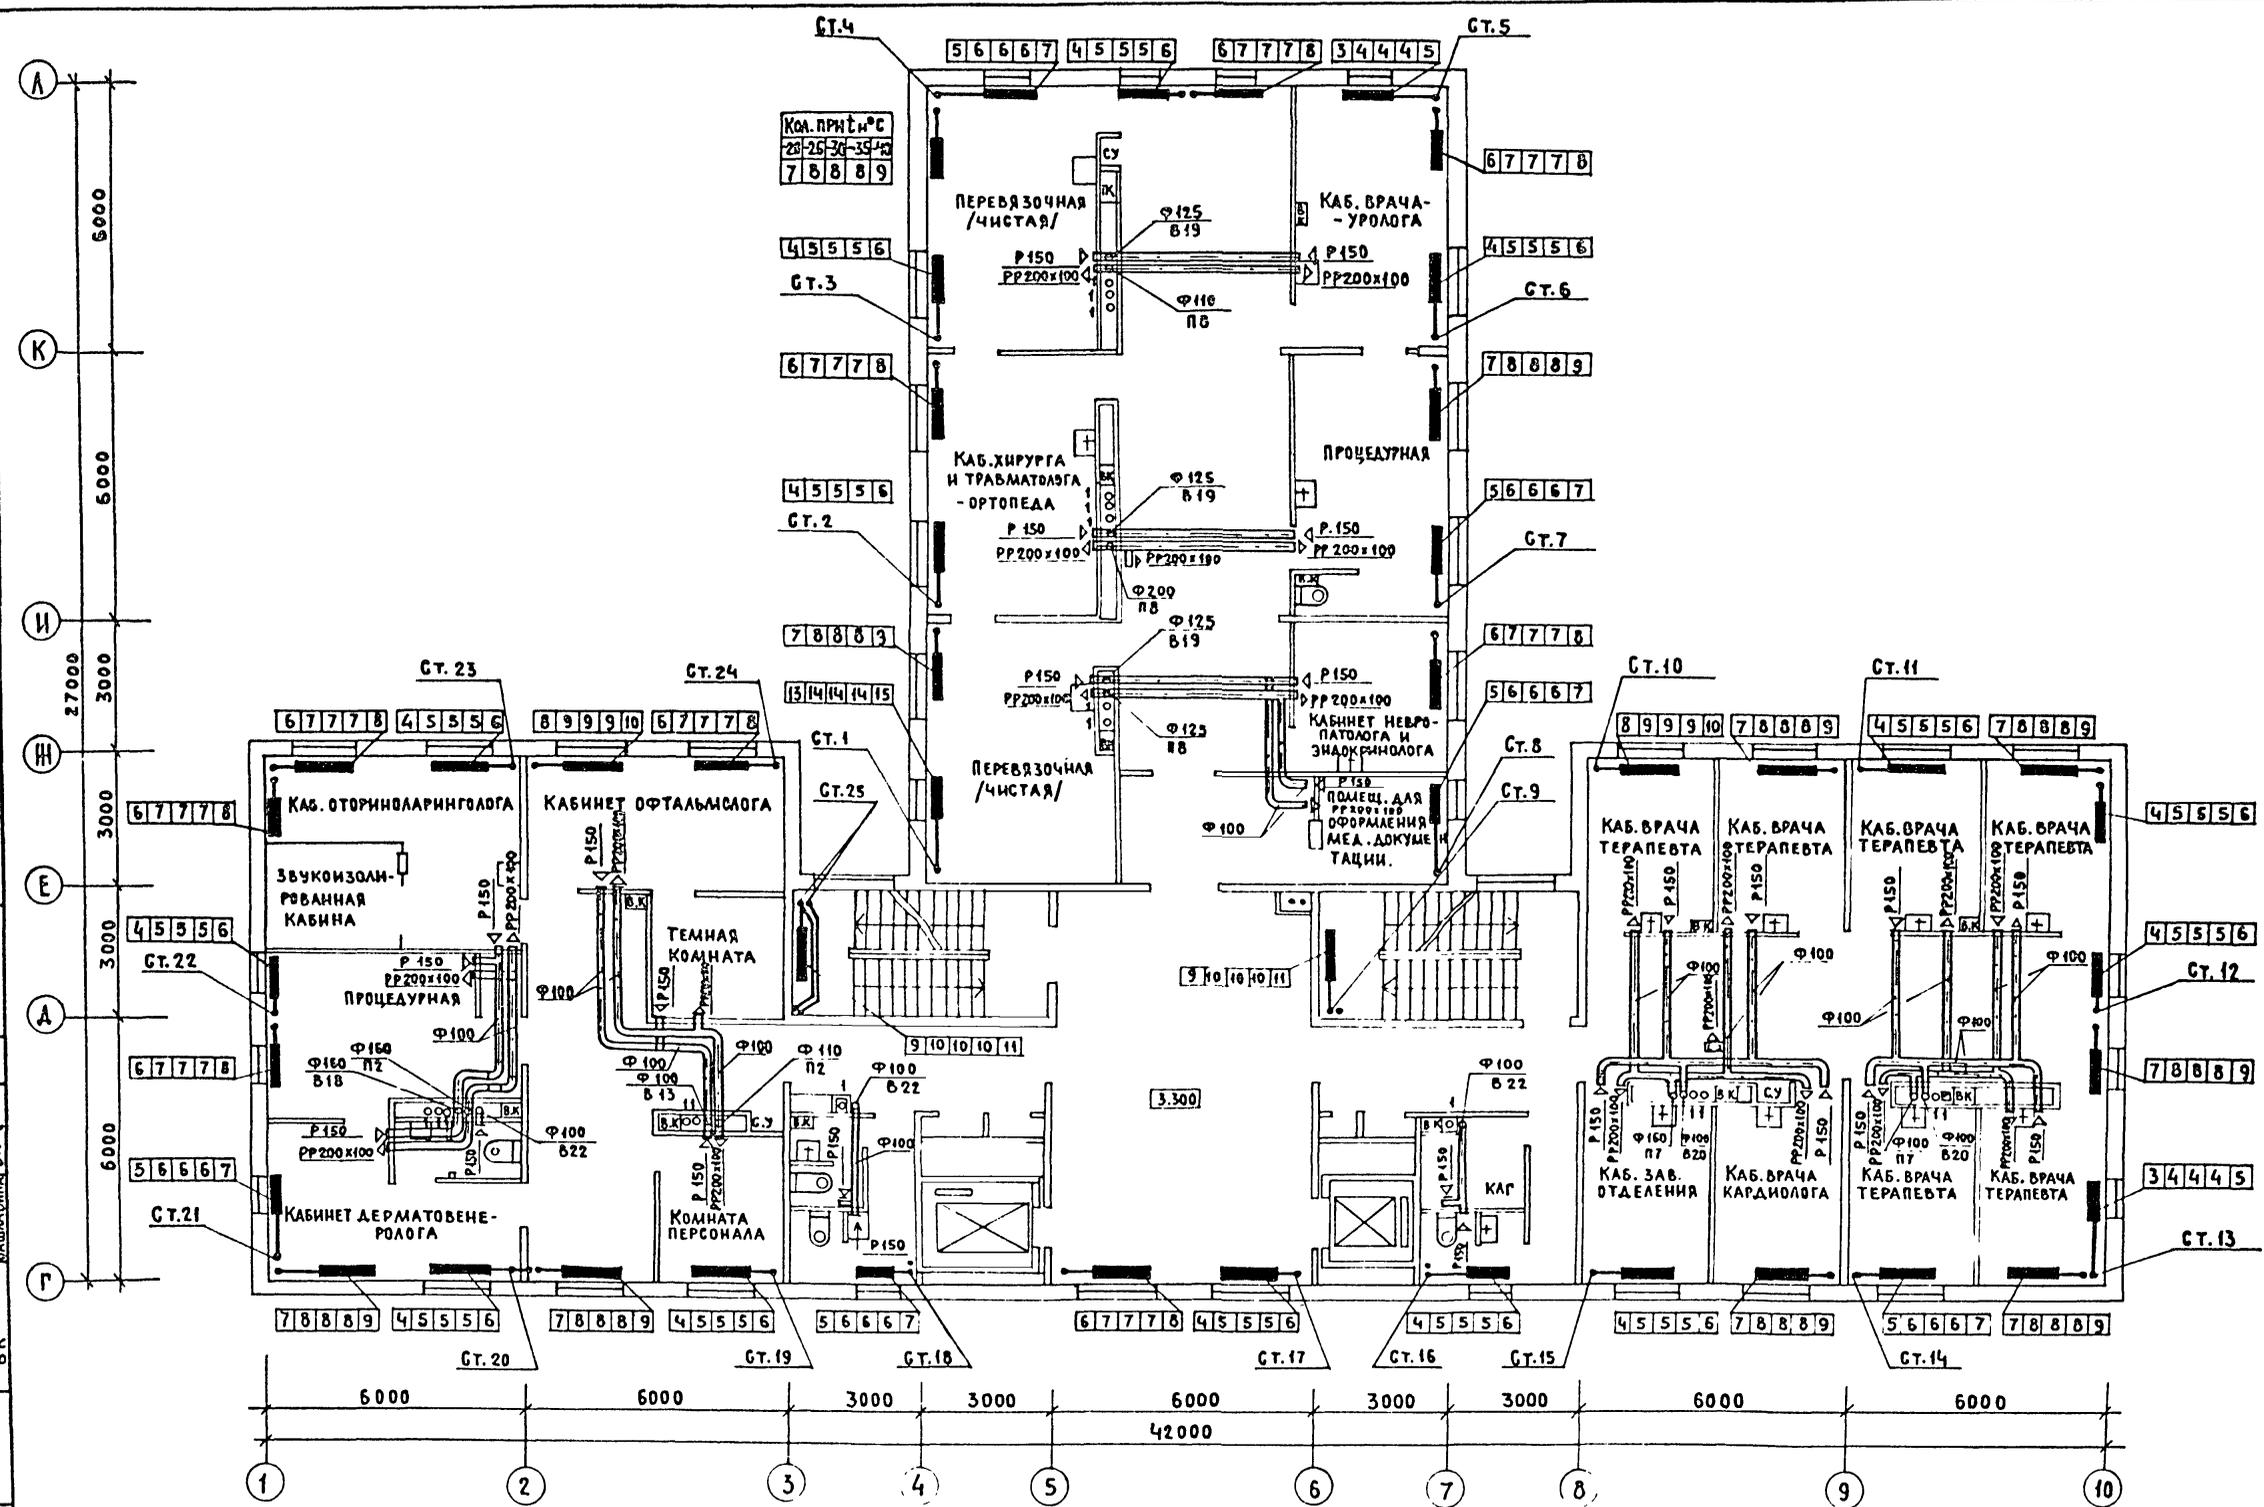


				251-4-55.87-05				
ПРИВЯЗАН:	Н. КОНТР.	СЫРЦОВА		ПОЛИКЛИНИКА /В КОНСТРУКЦИЯХ 1.090.1-1/ НА 380 ПОСЕЩЕНИЙ В СМЕНУ		СТАДИИ	ЛИСТ	ЛИСТОВ
	НАЧ. СТО	БАЛАСИН				Р	9	
	ЗАМ. НАЧ.	НИ		ПЛАН 2 ЭТАЖА		ГИПРОНИИЗДРАВ Г. МОСКВА		ФОРМАТ А2
	РУК. ГР.	ГЕРИНА						
	СТ. ИНЖ.	БАКУЛИНА						
	ИНЖЕНЕР	РЯХОВСКАЯ						

ТИТОВЫЙ ПРОЕКТ 251-4-55.87

СОГЛАСОВАНО
НАЧ. ЭТО РАЙОН
НАЧ. ОМТ И КО ЗАРЕННОЕ
САИ
ГНП
БК

ИНВ. ПОДАТЬ АКТ
ВЗАИМ. №

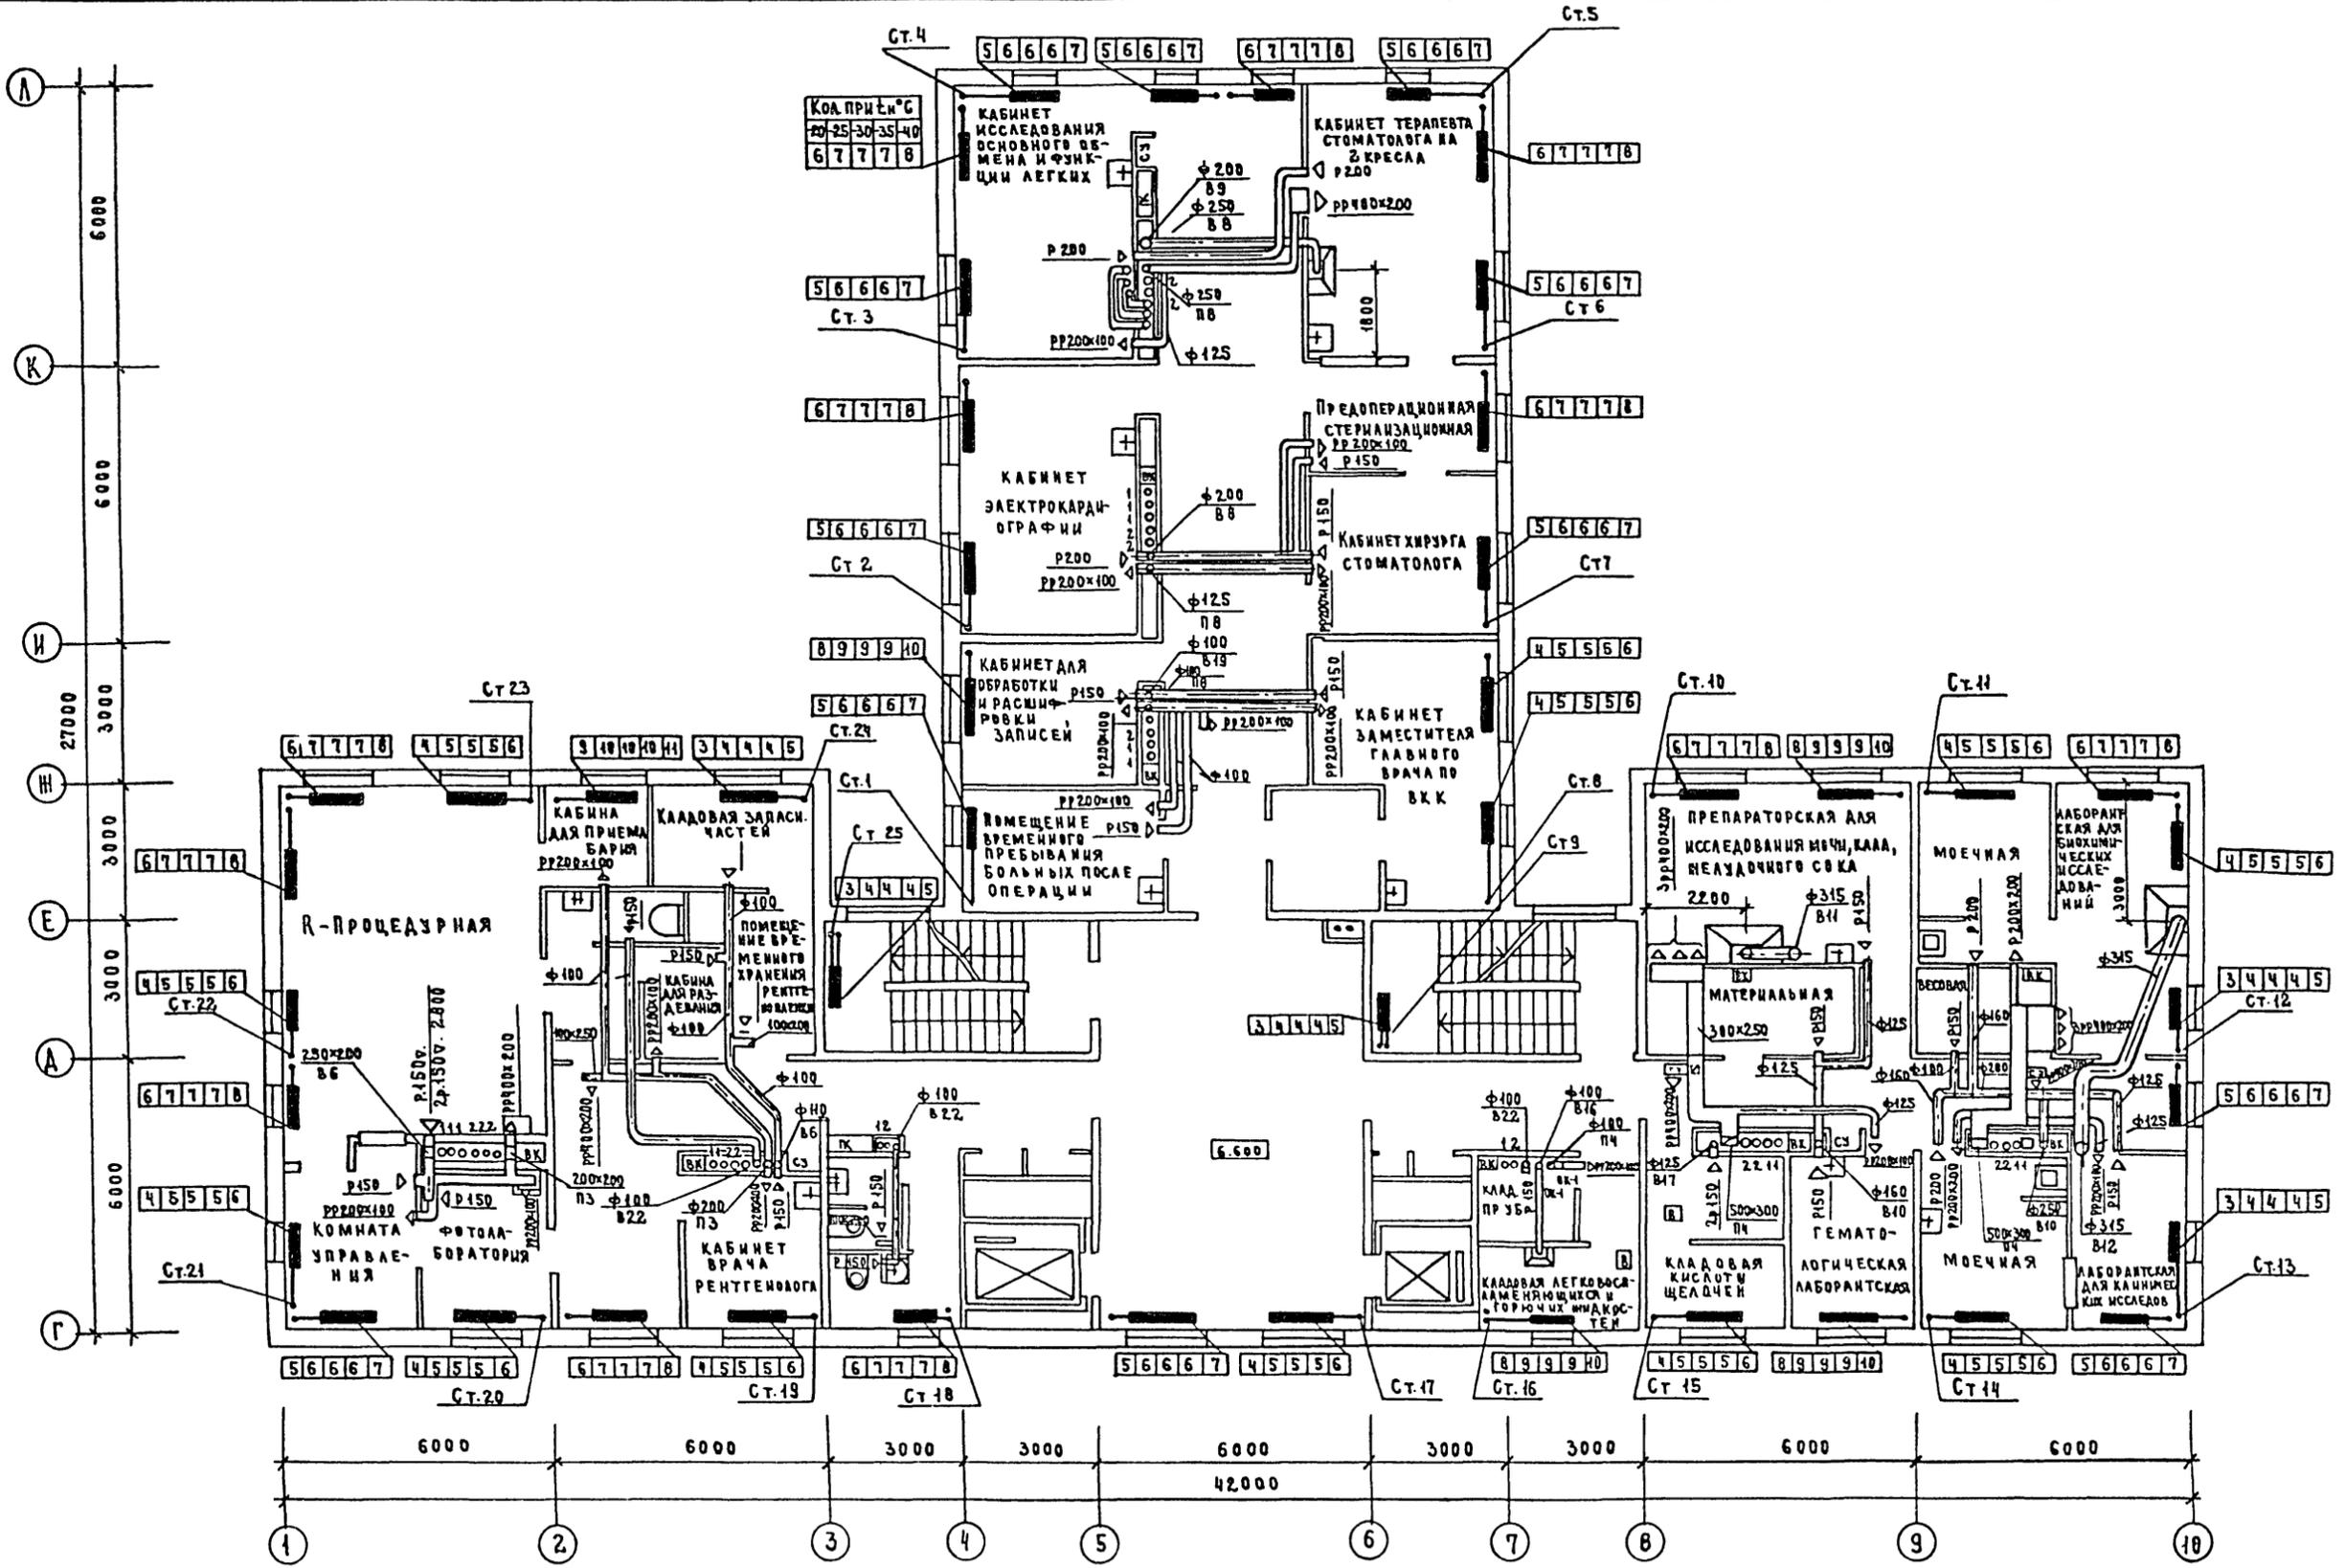

251-4-55.87-08		
Н. КОНТР. СЫРОВА	С. СЫРОВА	ПОЛИКЛИНИКА (В КОНСТРУКЦИЯХ 1.090.4) НА 380 ПОСЕЩЕНИЙ ВСМЕН П л а н 3 э т а ж а . ГИПРОНИИЗДРАВ г. МОСКВА ФОРМАТ 2
НАЧ. ЭТО СЛАСИН	С. СЛАСИН	
ЗАМ. НАЧ. НИ	И. НИ	
ГИП КУШНАРЕВ	И. КУШНАРЕВ	
РУК. ГР. ГЕРИНА	И. ГЕРИНА	
СТ. ИНЖ. БАКУЛИНА	И. БАКУЛИНА	СТАДИЯ
ИНЖЕН. РЯТОВСКАЯ	И. РЯТОВСКАЯ	Л И С Т
		Л И С Т О В
		Р 10

ПРИВЯЗАН	
ИНВ. №	


АЛБОМ 3

ТИПОВОЙ ПРОЕКТ 251-4-55.87

СОГЛАСОВАНО

СОГЛАСОВАНО

И.И.В. № ПОД. А. ПОДПИСЬ И МАТА

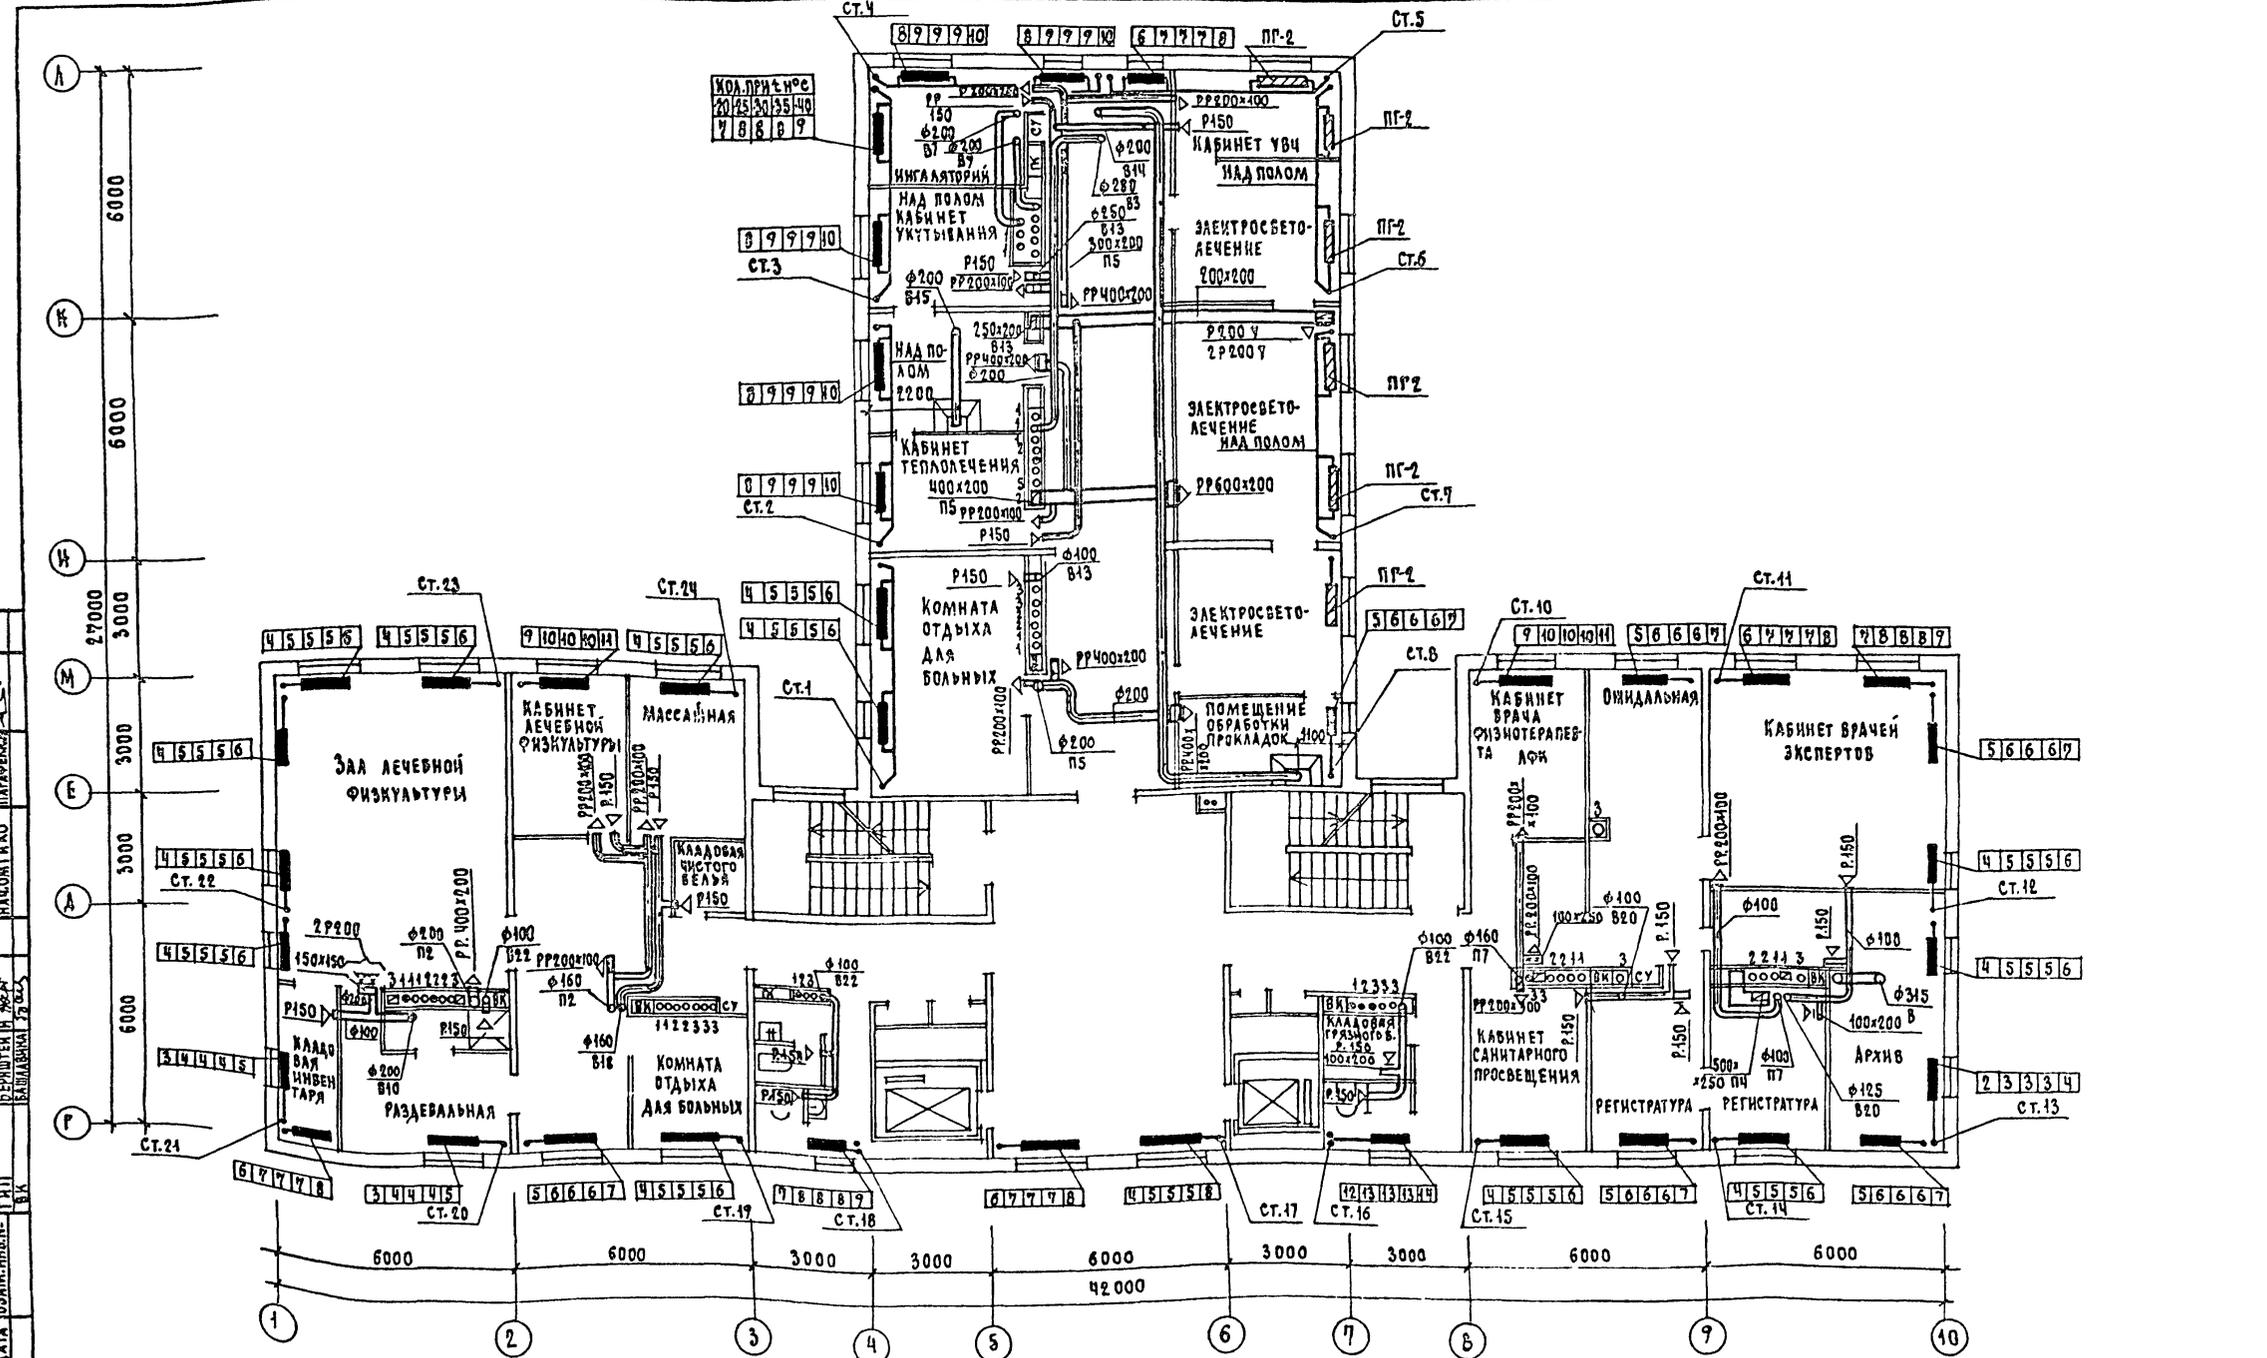


251-4-55.87-08

ПРИБЛ. ЗАМ.		Н. КОНТ. СЫРЦОВА	С. П. СЫРЦОВА	ПОЯСНИТЕЛЬНЫЕ ЗАДАНИЯ (1:070.1-1) НА 380 ПОСЕЩЕНИЙ В СМЕНУ		СТАДИЯ	ЛАНСТ	ЛАНСТ
		НАЧ. СТО СЛАСИН	НИ	План 4 этажа		Р	11	
		ГИП КУШНАРЕВ	С. П. КУШНАРЕВ	ГИПРОНИИЗДРАЙ		г. Москва		
		РУК. ГР. ГЕРИНА	С. П. ГЕРИНА					
		СТ. ИНЖ. БАКУЛИНА	С. П. БАКУЛИНА					
		ИНЖ. РЯХОВСКАЯ	С. П. РЯХОВСКАЯ					

ФОРМАТ А4

ТИПОВОЙ ПРОЕКТ 251-4-55.87 АЛЬБОМ 3

СОГЛАСОВАНО:
 НАЧ. ЭТО РАЦИОН ШАНЕВ И.И.
 МАЛОМЕТЧ. КО ПАРЕНКОЖ И.С.
 ГАП
 ГИП
 БК
 ИНВ. И ПОДА. ПОДПИСЬ И ДАТА ВЗАИМНОВ. И

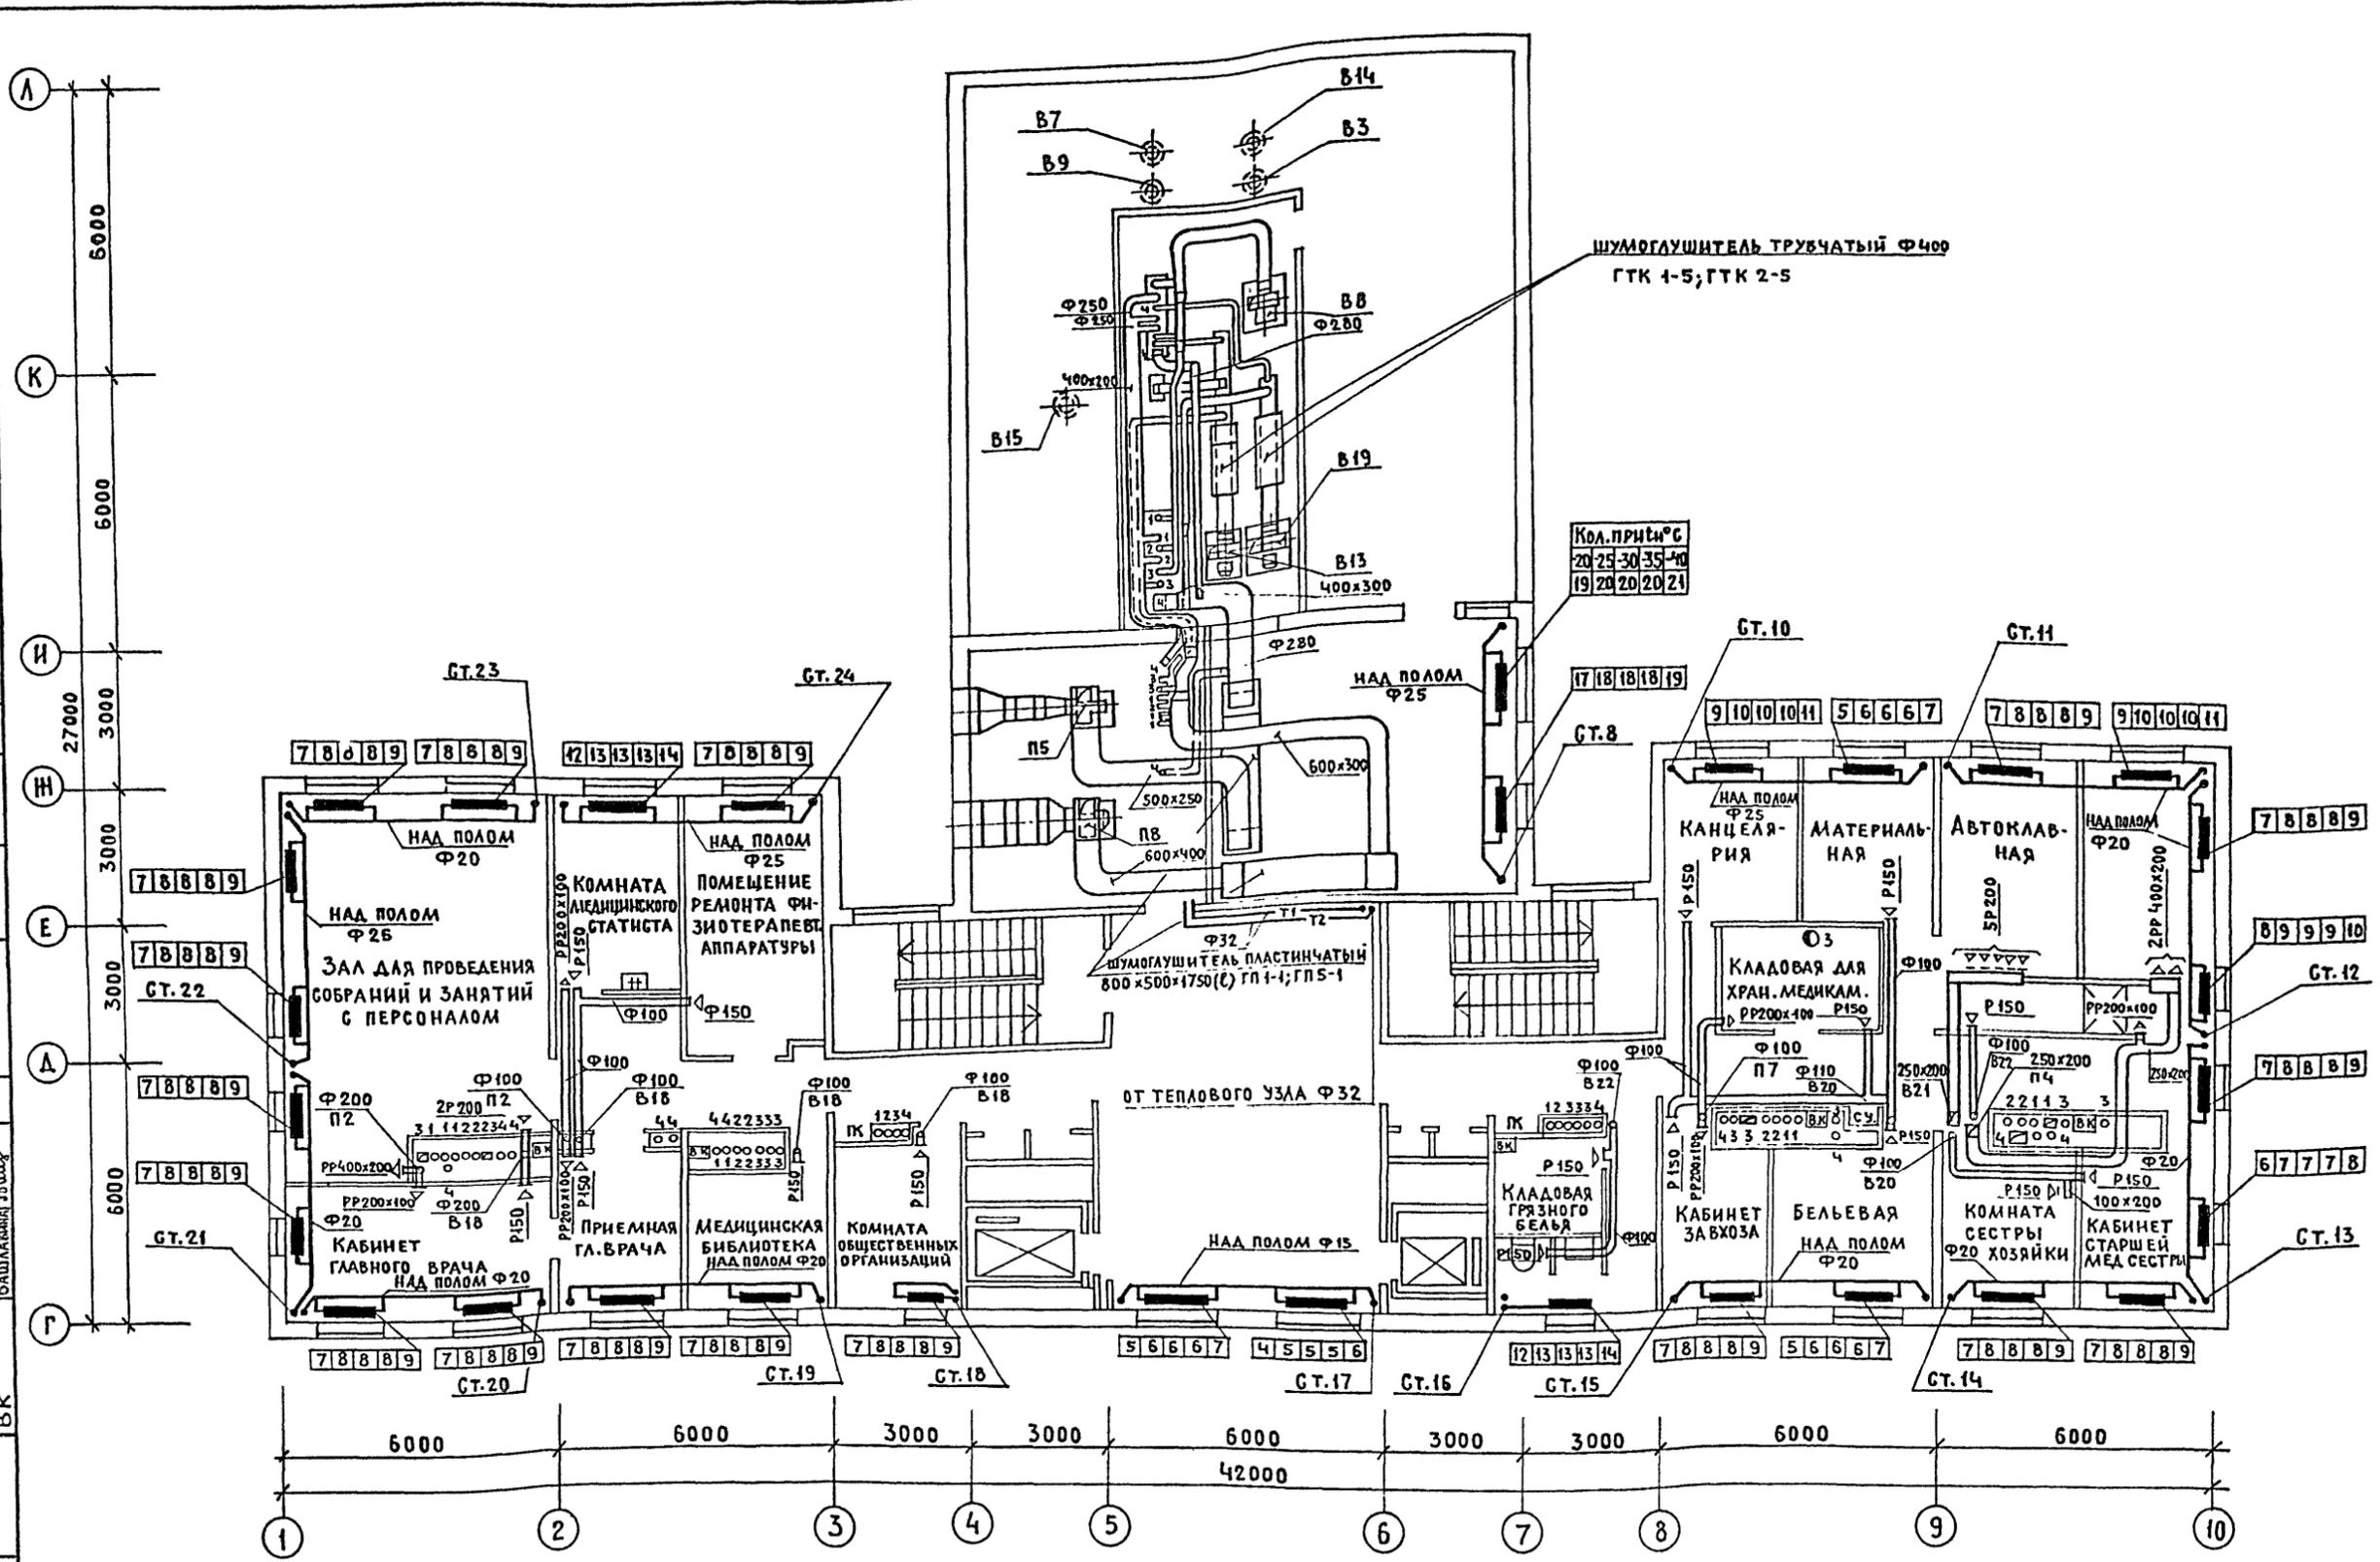


ШУМОГЛУШИТЕЛЬ ТРУБЧАТЫЙ Ф400
ГТК 1-5; ГТК 2-5

Кол. притч.С
20 25 30 35 40
19 20 20 20 21

ШУМОГЛУШИТЕЛЬ ПЛАСТИНЧАТЫЙ
800 x 500 x 1750 (С) ГП 1-1; ГП 5-1

251-4-55.87-08

ПРИВЯЗАН	И.КОНТР. СЫРЦОВА	НАЧ. СТО САЛАСИН	ЗАМ. НАЧ. НИ	РУК. ГР. ГЕРИНА	СТ. ИНЖ. БАКУЛИНА	ИНЖЕНЕР РЯХОВСКАЯ	
ИНВ. И°							
			ПОЛИКЛИНИКА В КОНСТРУКЦИЯХ 1.090.1-1/ НА 380 ПОСЕЩЕНИЙ В СМЕНУ		СТАДИЯ	ЛИСТ	ЛИСТОВ
			ПЛАН 5 ЭТАЖА		Р	12	
			ГИПРОНИИЗДРАВ Г. МОСКВА				
							ФОРМАТ А2

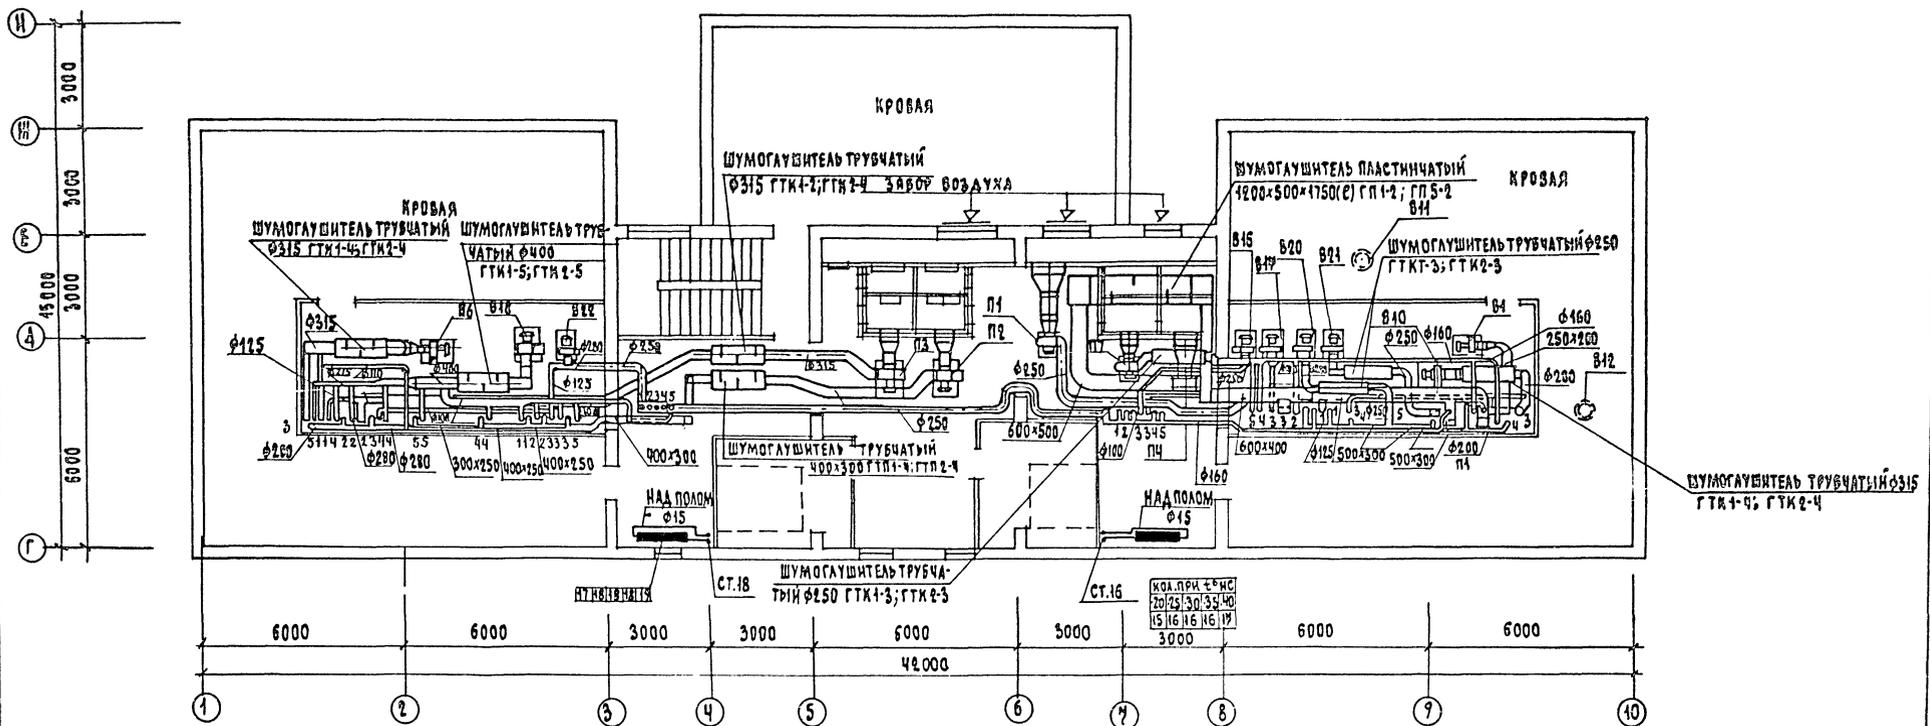

КОЛ. ПРИЗВАН:	12	3	4	5	6	7	8	9	10
15	16	17	18	19	20	21	22	23	24
25	26	27	28	29	30	31	32	33	34

251-4-55.67-08

ПРИВЯЗАН:	Н. КОНТ. СЫРЦОВА	С. КОТ	ПОЛИНИИКА	СТАЛНЯЯ	АНСТ	АНСТОС
	НАЧ. СТО. САЛАСИИ		(В КОНСТРУКЦИЯХ 1090.1-1)	Р	13	
	ЗАМ. НАЧ. ИИ		НА ЗВО ПОСЕЩЕНИИ В СМЕНУ			
	Г. И. П. КУШНАРЕВ		ПЛАН	ГИПРОНИИЗДРАВ		
	РУК. ГР. ГЕРИНА		ТЕХНИЧЕСКОГО ЭТАЖА	Г. МОСКВА		
ИИВ. №	СТ. ИИИИ. БАКУЛИНА			ФОРМАТ А2		

Альбом 3
 Типовой проект 251-4-55.87


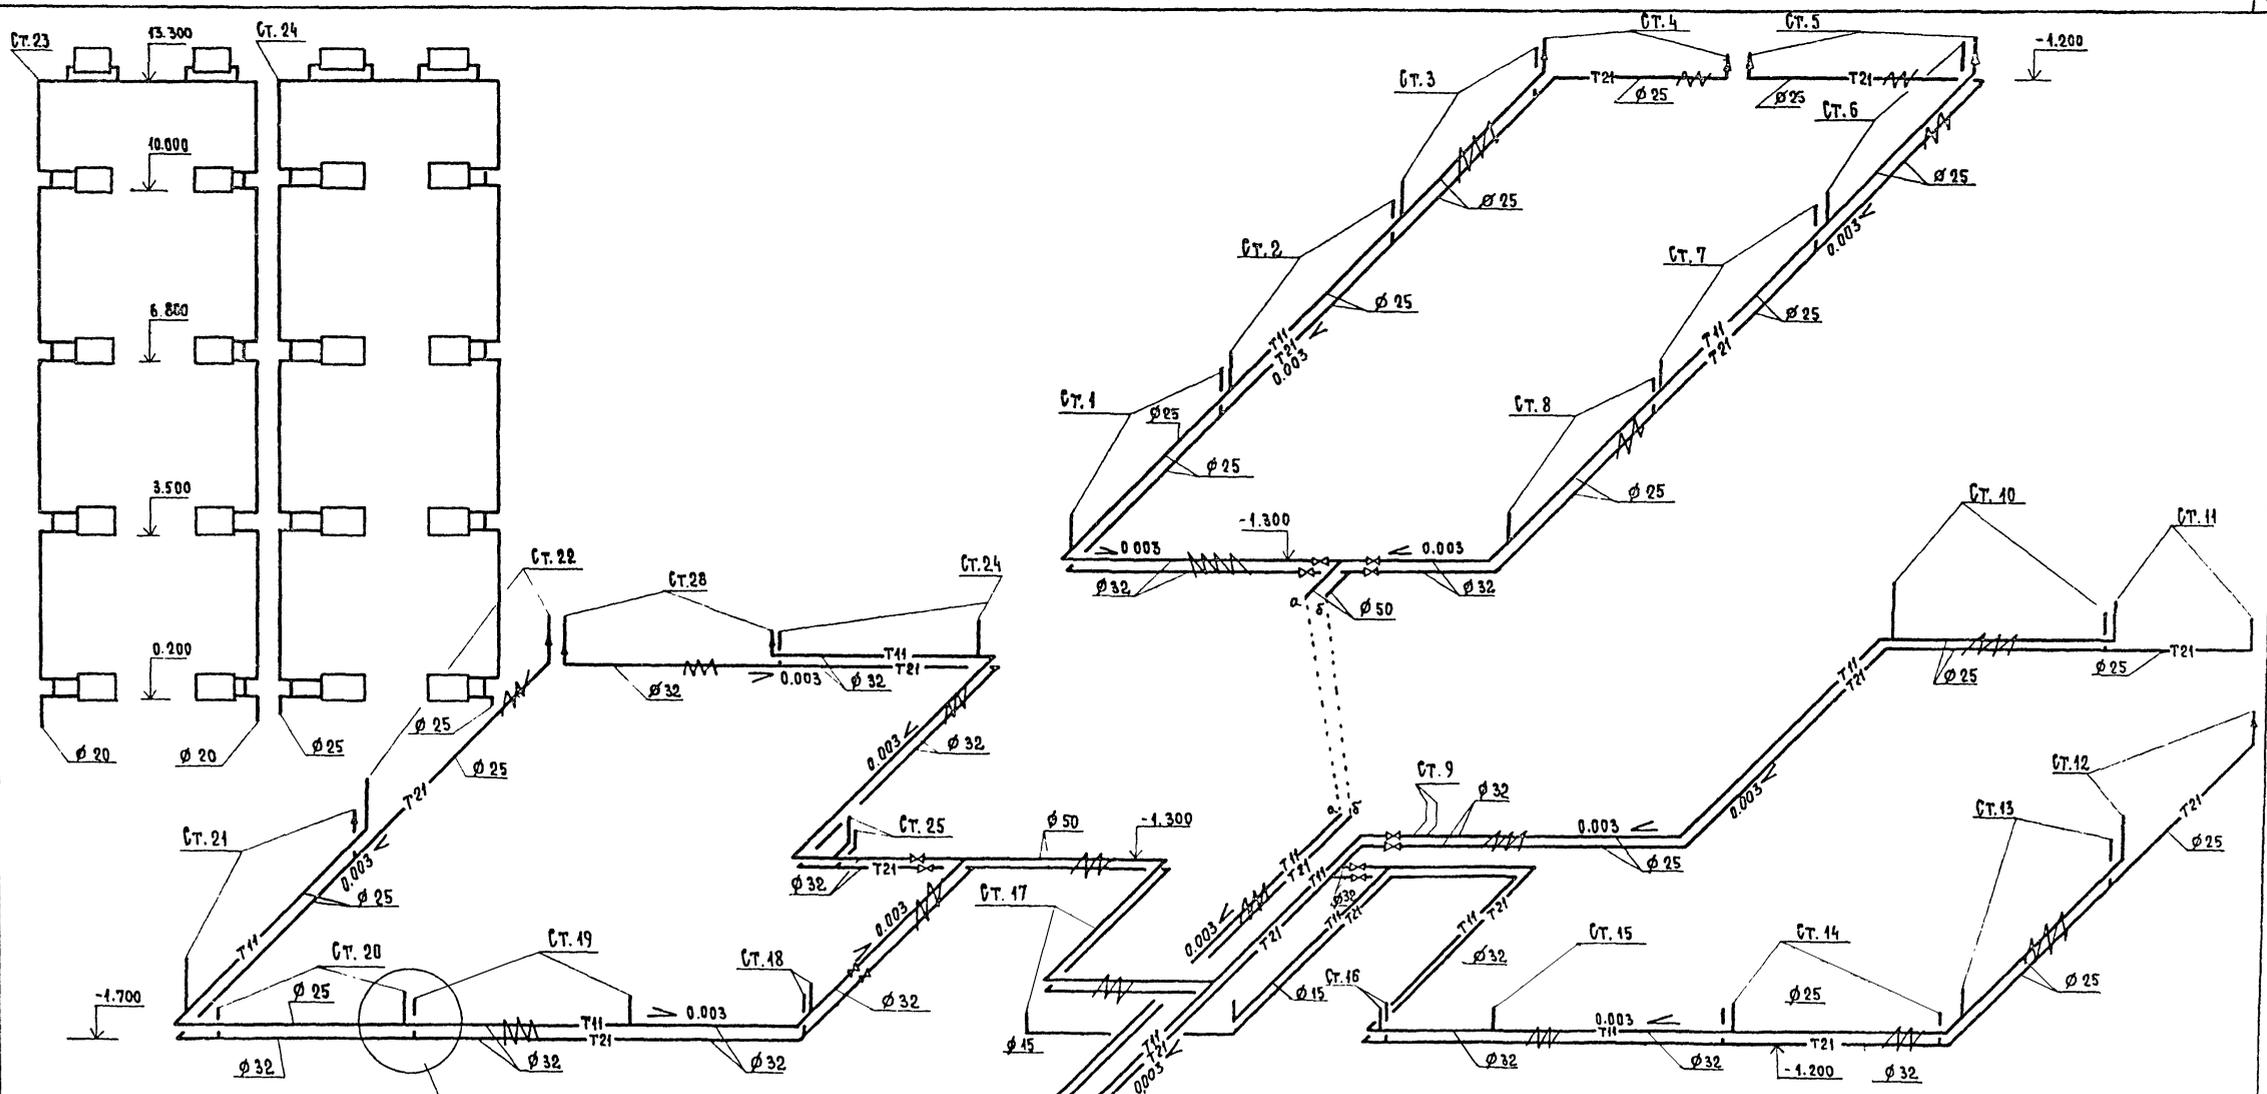


СХЕМА №2
 К ТЕПЛОМУ УЗЛУ φ50

СХЕМА №1
 К ТЕПЛОМУ УЗЛУ φ6×3

УЗЕЛ А

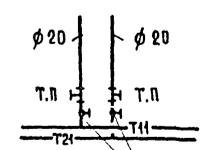


Пробковый кран φ20

ШЕД. НЕПОДА. ПОДПИСЬ И Д.АТА ОБЪЕМ. ИВБ. №

				251-4-55.87-08			
И.КОНТР.	СЫРЦОВА	С/П		ПОЛИКЛИНИКА	СТАНДА	ЛИСТ	ЛИСТОВ
НАЧ.СТО	БАЛАСИН	С/П		/В КОНСТРУКЦИЯХ 1.090 1-1/	Р	14	
ЗАМ.НАЧ.	И И	С/П		НА 380 ПОС.ЩЕНИИ В СМЕНУ			
Г.ИП	КУШНАРЕВ	С/П		СХЕМЫ СИСТЕМЫ	ГИПРОНИИЗДРАВ		
РУК.ГР.	ТЕРИНА	С/П		ОТОПЛЕНИЯ №1 №2			
ИНЖЕНЕР	ЛУЧАЧЕВА	С/П		СТОЯКИ ОТОПЛЕНИЯ Ст.23, Ст.24	Г. Москва		
ИВБ №					ФОРМАТ А2		

ПРОЕКТ ВРЪЗКИ 251-4-55.87 АБСОЛ 3

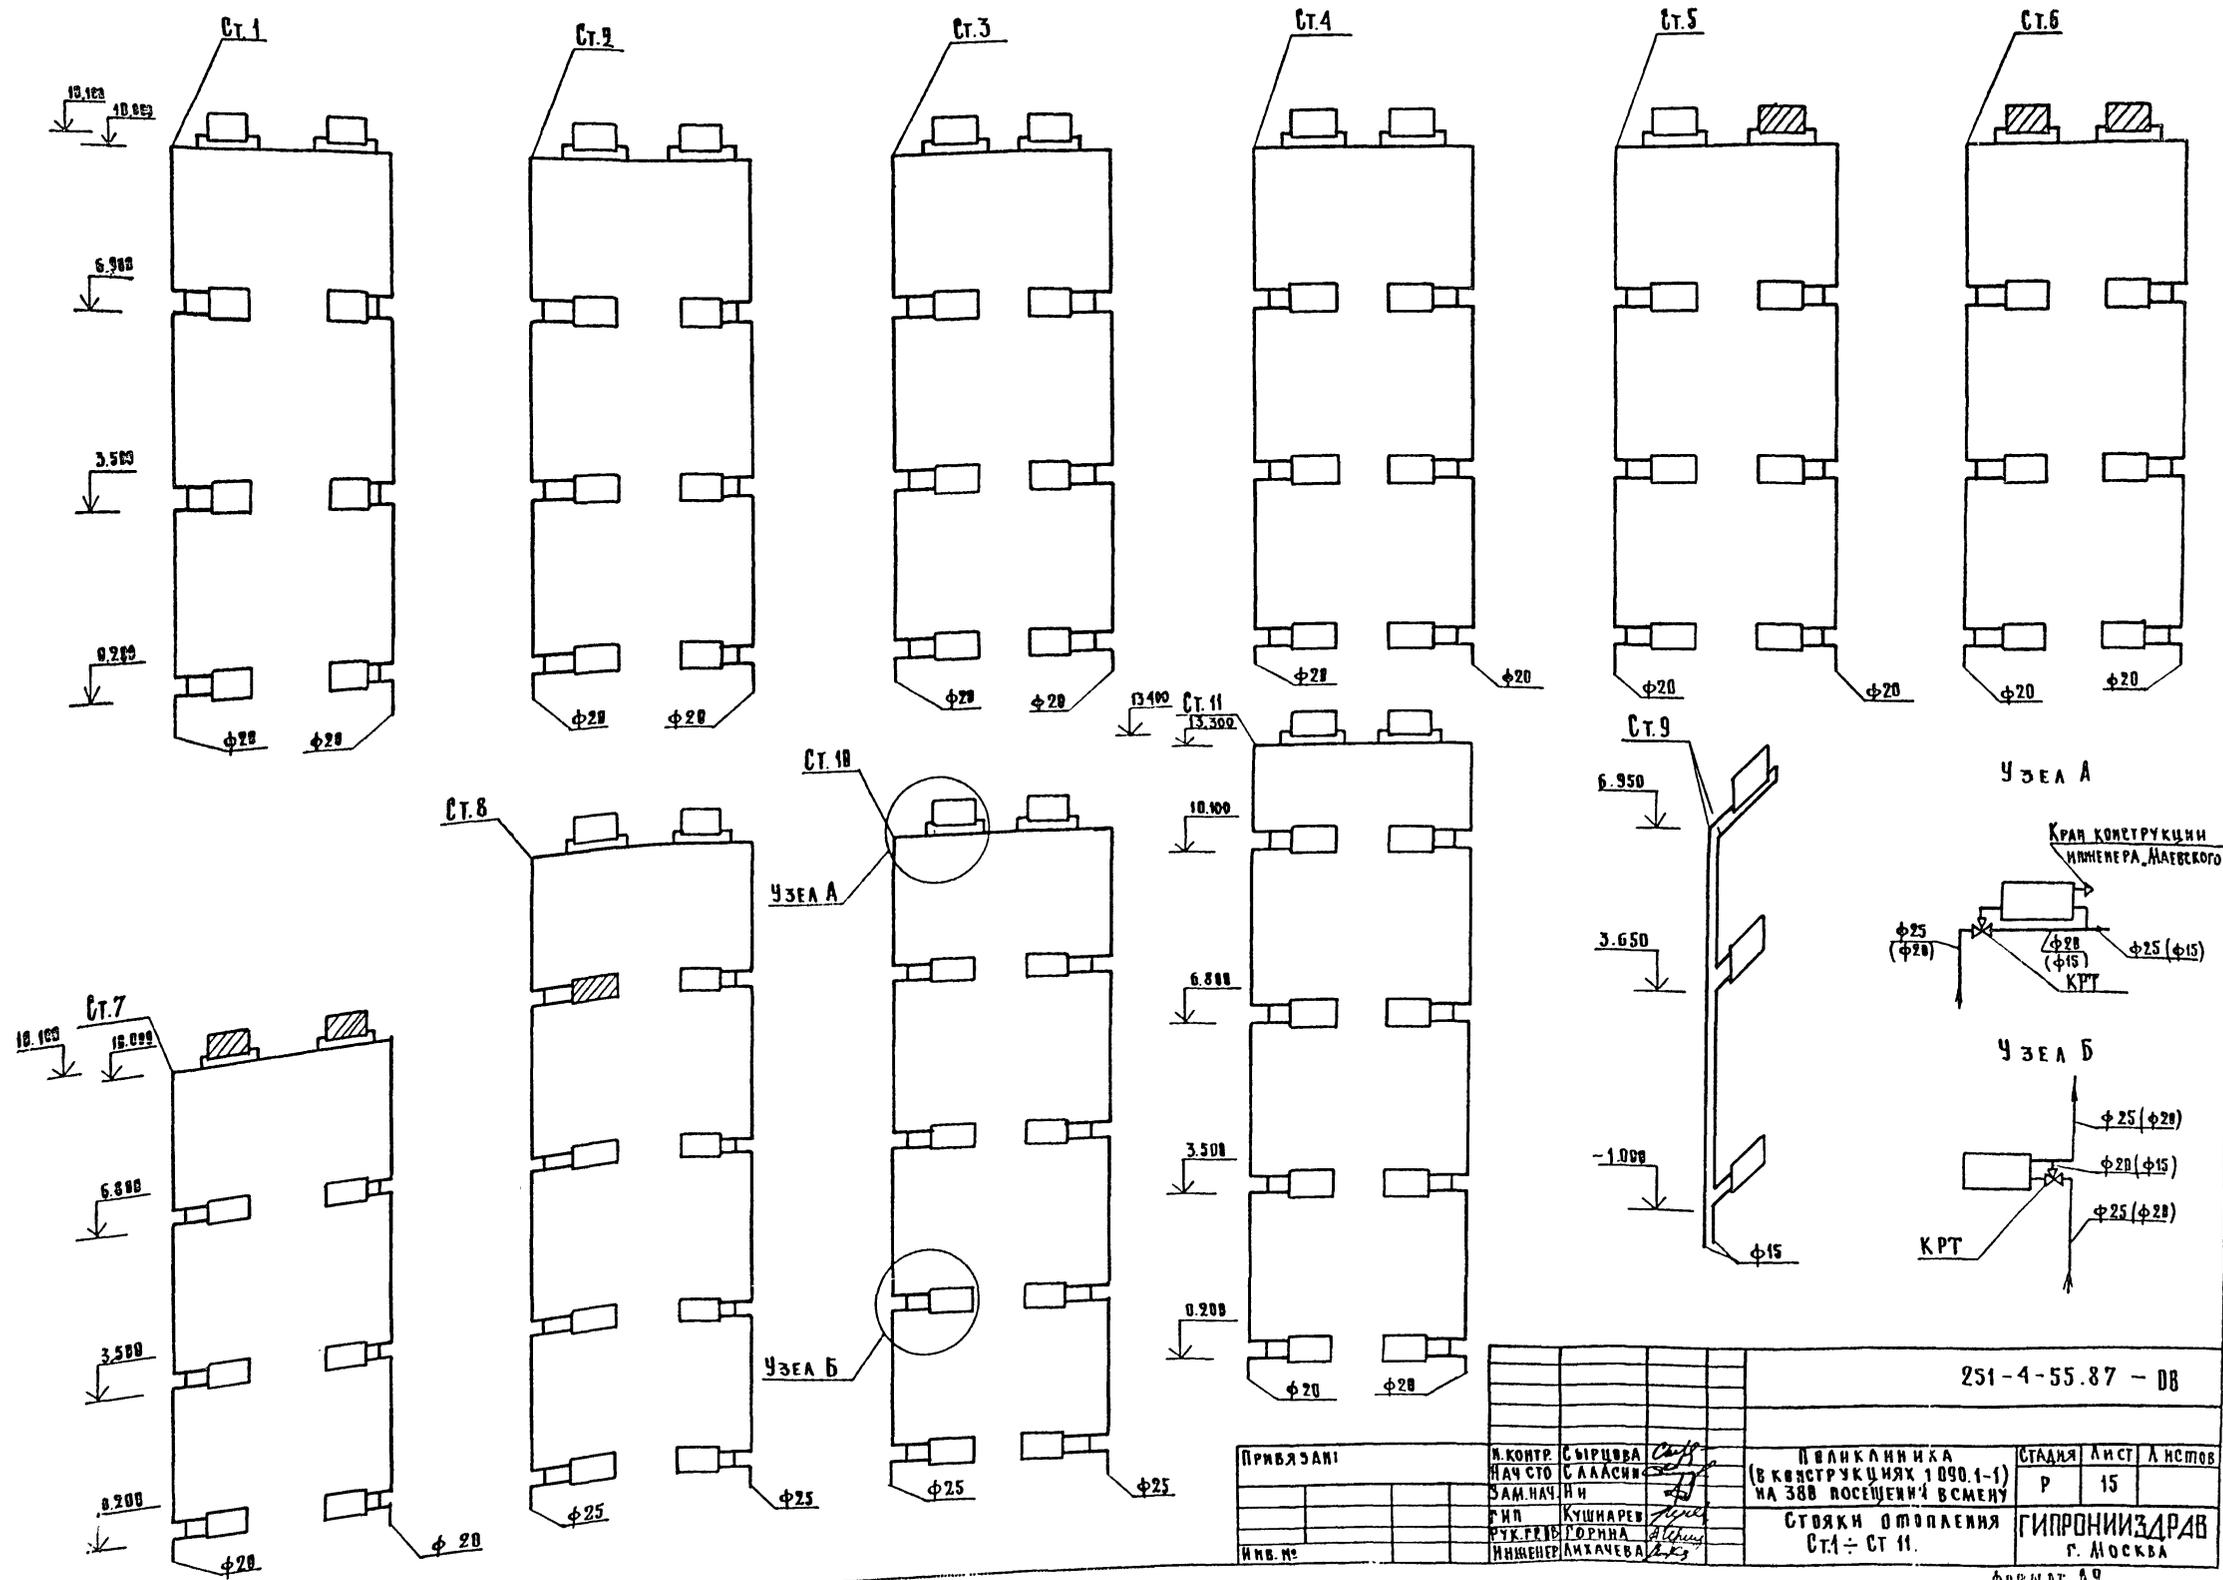


ПРАВА НА ВЪВЕДЕНИЕ И ДАТА ИЗДАНИЕ

251-4-55.87 - 08			
ПРИВЪЗКАНИ	И. КОНТ. СЫРЦОВА	НАЧ. СТО СЛАДСИЯ	П. ВАНКОВИКА
	САМНАЧ. НИ	Р. П. КУШНАРЕВ	(В КОНСТРУКЦИЯХ 1090.1-1)
	РУК. Р. В. ГОРНА	ИНЖЕНЕР АМХАЧЕВА	НА 38В ПОСЕЩЕНИЯ ВСМЕНУ
И. н. в. н. о.			СТ. ЯКИ ОТОПЛЕНИЯ
			СТ. 1 ÷ СТ. 11.
			СТ. АДИЯ Лист 15
			ГИПРОНИИЗДРАВ
			г. Москва


ФОРМАТ А2

III ПОВОЙ ПРОЕКТ 251-4-55.87

И.К. ПОДКЛИННИКОВА, ПОДКЛИННИКОВА А.А., БАМБАКОВ В.В.

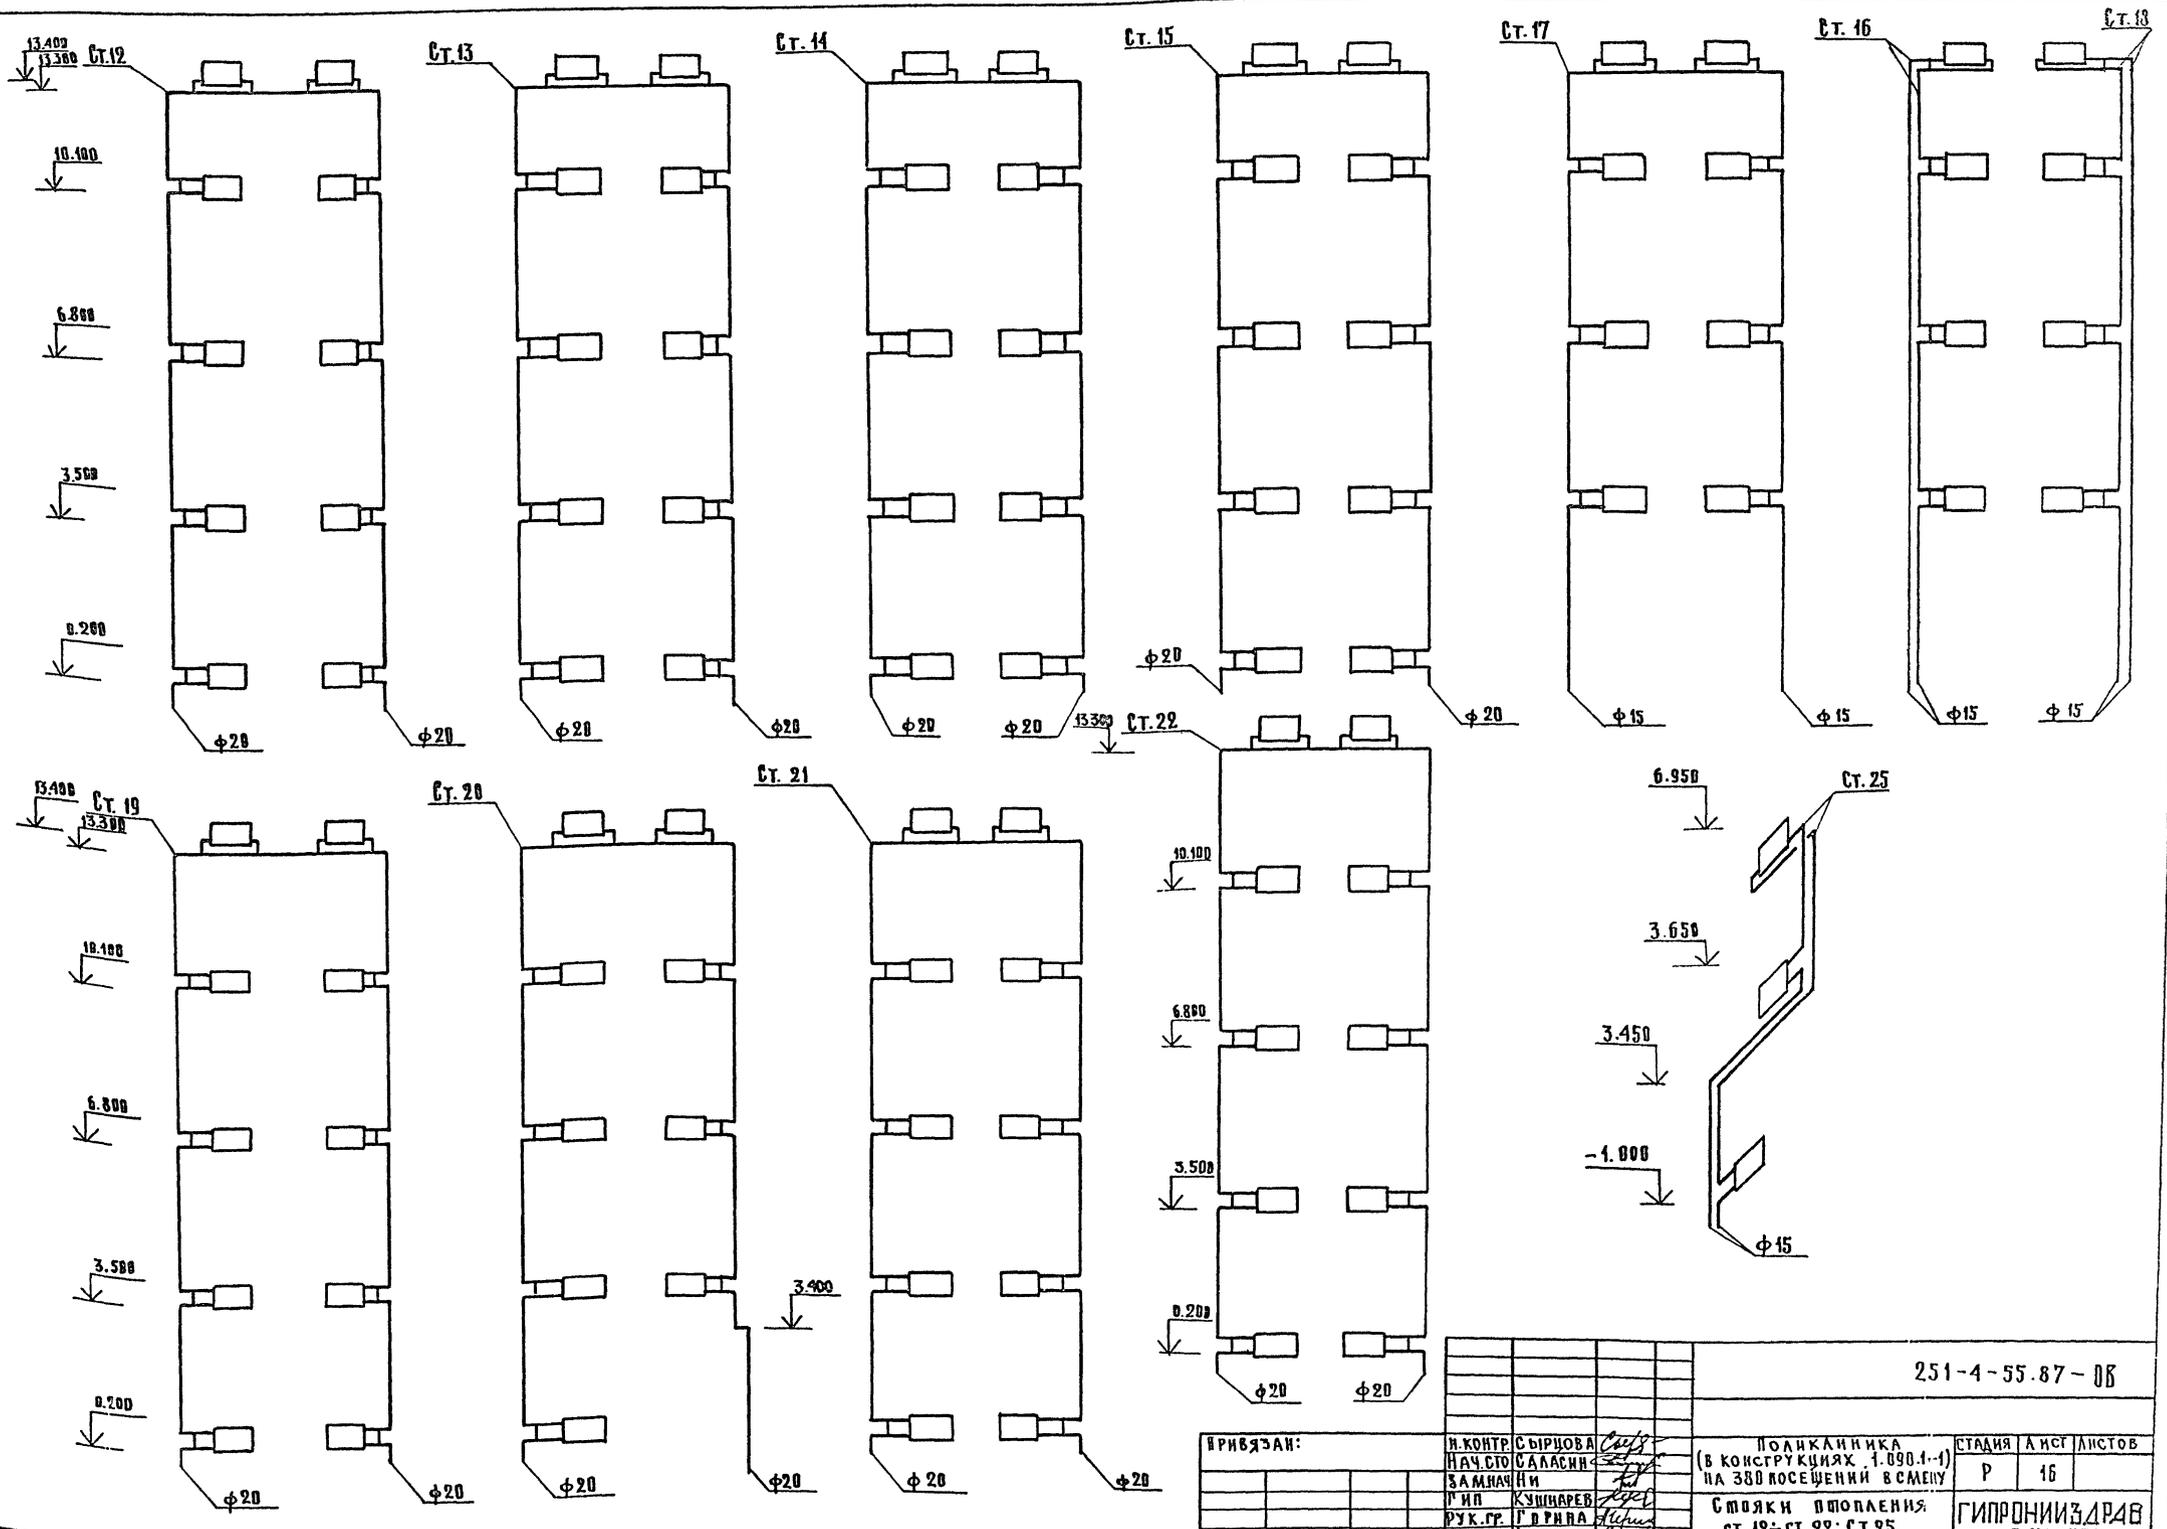


251-4-55.87-08			
И.КОНТ. СЫРОВА	ПОДКЛИННИКОВА	СТАДИЯ А И СТ ЛИСТОВ	
И.АЧ. СТО САБАЕВА	(в конструкции 1-090.1-1)	Р	16
БАМБАКОВ	НА ЗВВ ПОСЕЩЕНИИ В СМЕНИ		
И.ИП КУШНАРЕВ	СТОЯКИ ПЛОЩАДИ:	ГИПРОНИИЗДРАВ	
И.УК. ГР. П. В. РИВА	СТ. 12; СТ. 22; СТ. 25.	Г. МОСКВА	
И.ИНЖЕНЕР ИХАЧЕВА			

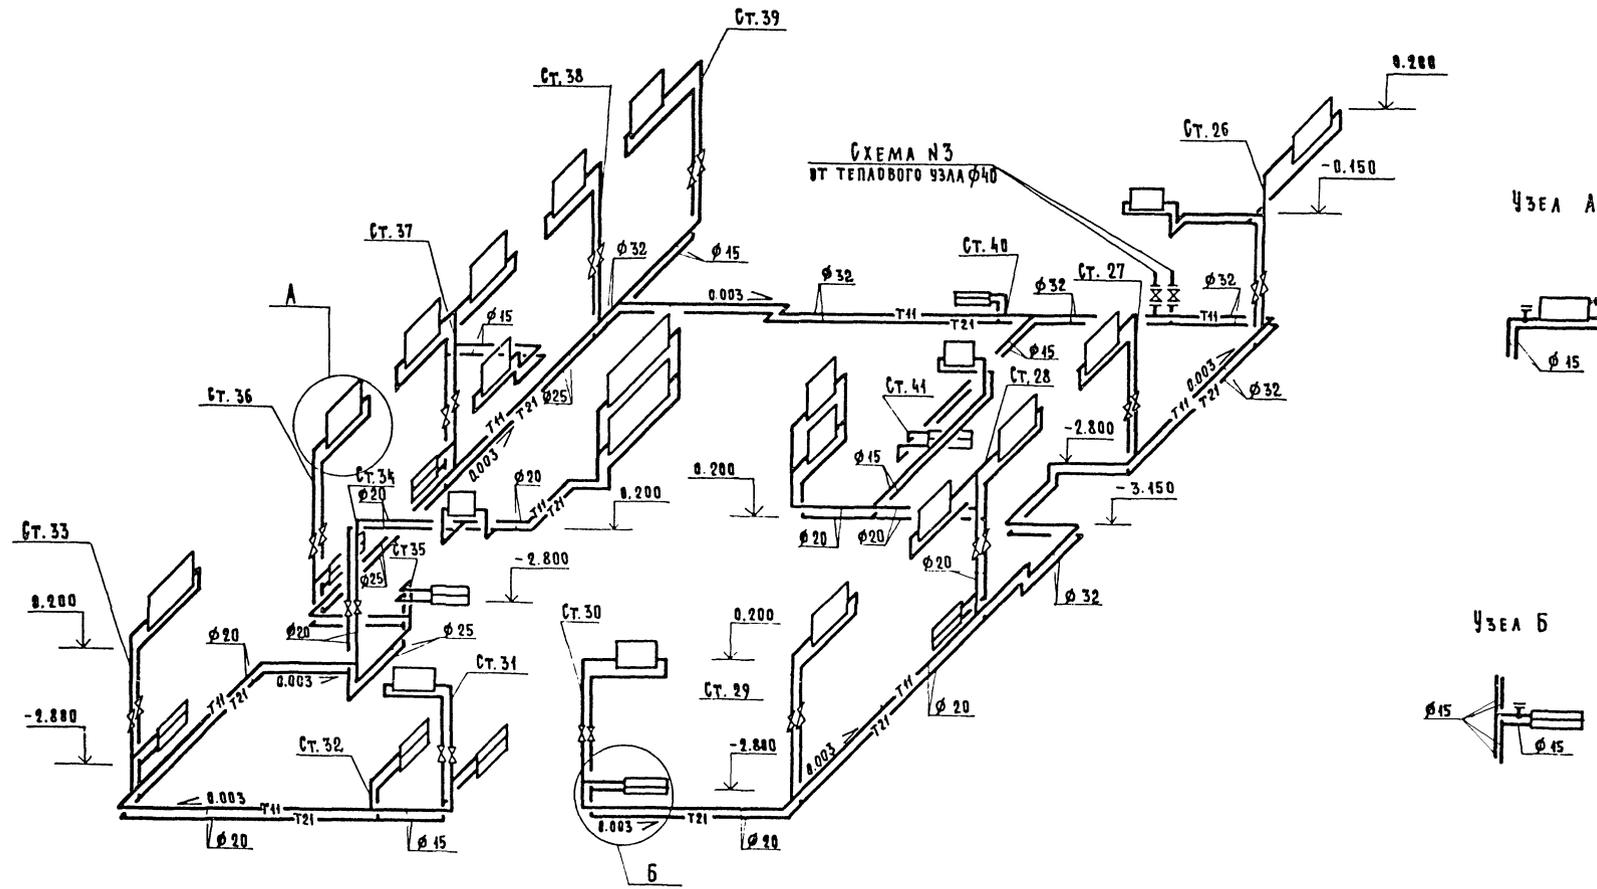

ИЗВ. НЕ ПОДЛ. ПОДПИСЬ И ДАТА (САМ. ИЛИ И)

251-4-55.87-08			
И. КОНТР.	СМЫКОВА	[Signature]	ПОЛИКАНИКА /В КОНСТРУКЦИЯХ 1.090.1-1/ НА 380 ПОСЕЩЕНИЙ В СМЯГУ
НАЧ. СТО	САЛАСИН		
ЗАМ. НАЧ. ИИ	[Signature]	[Signature]	СХЕМА СИСТЕМЫ ОТОПЛЕНИЯ №3 СТОЯКИ ОТОПЛЕНИЯ Ст.26-Ст.41.
ГИ П	КУМНАРЕВ		
РУК. ГР.	БЕРИНА	[Signature]	ГИПРОНИИЗДРАВ г. МОСКВА
СТ. ИИЖ	ЦОКОА	[Signature]	
			СТАДИЯ ЛИСТ ЛИСТОВ Р 17
			ФОРМАТ А2

АЛБЫМ 3
251-4-55.87
ПЛАНОВОЙ ПРОЕКЦИИ

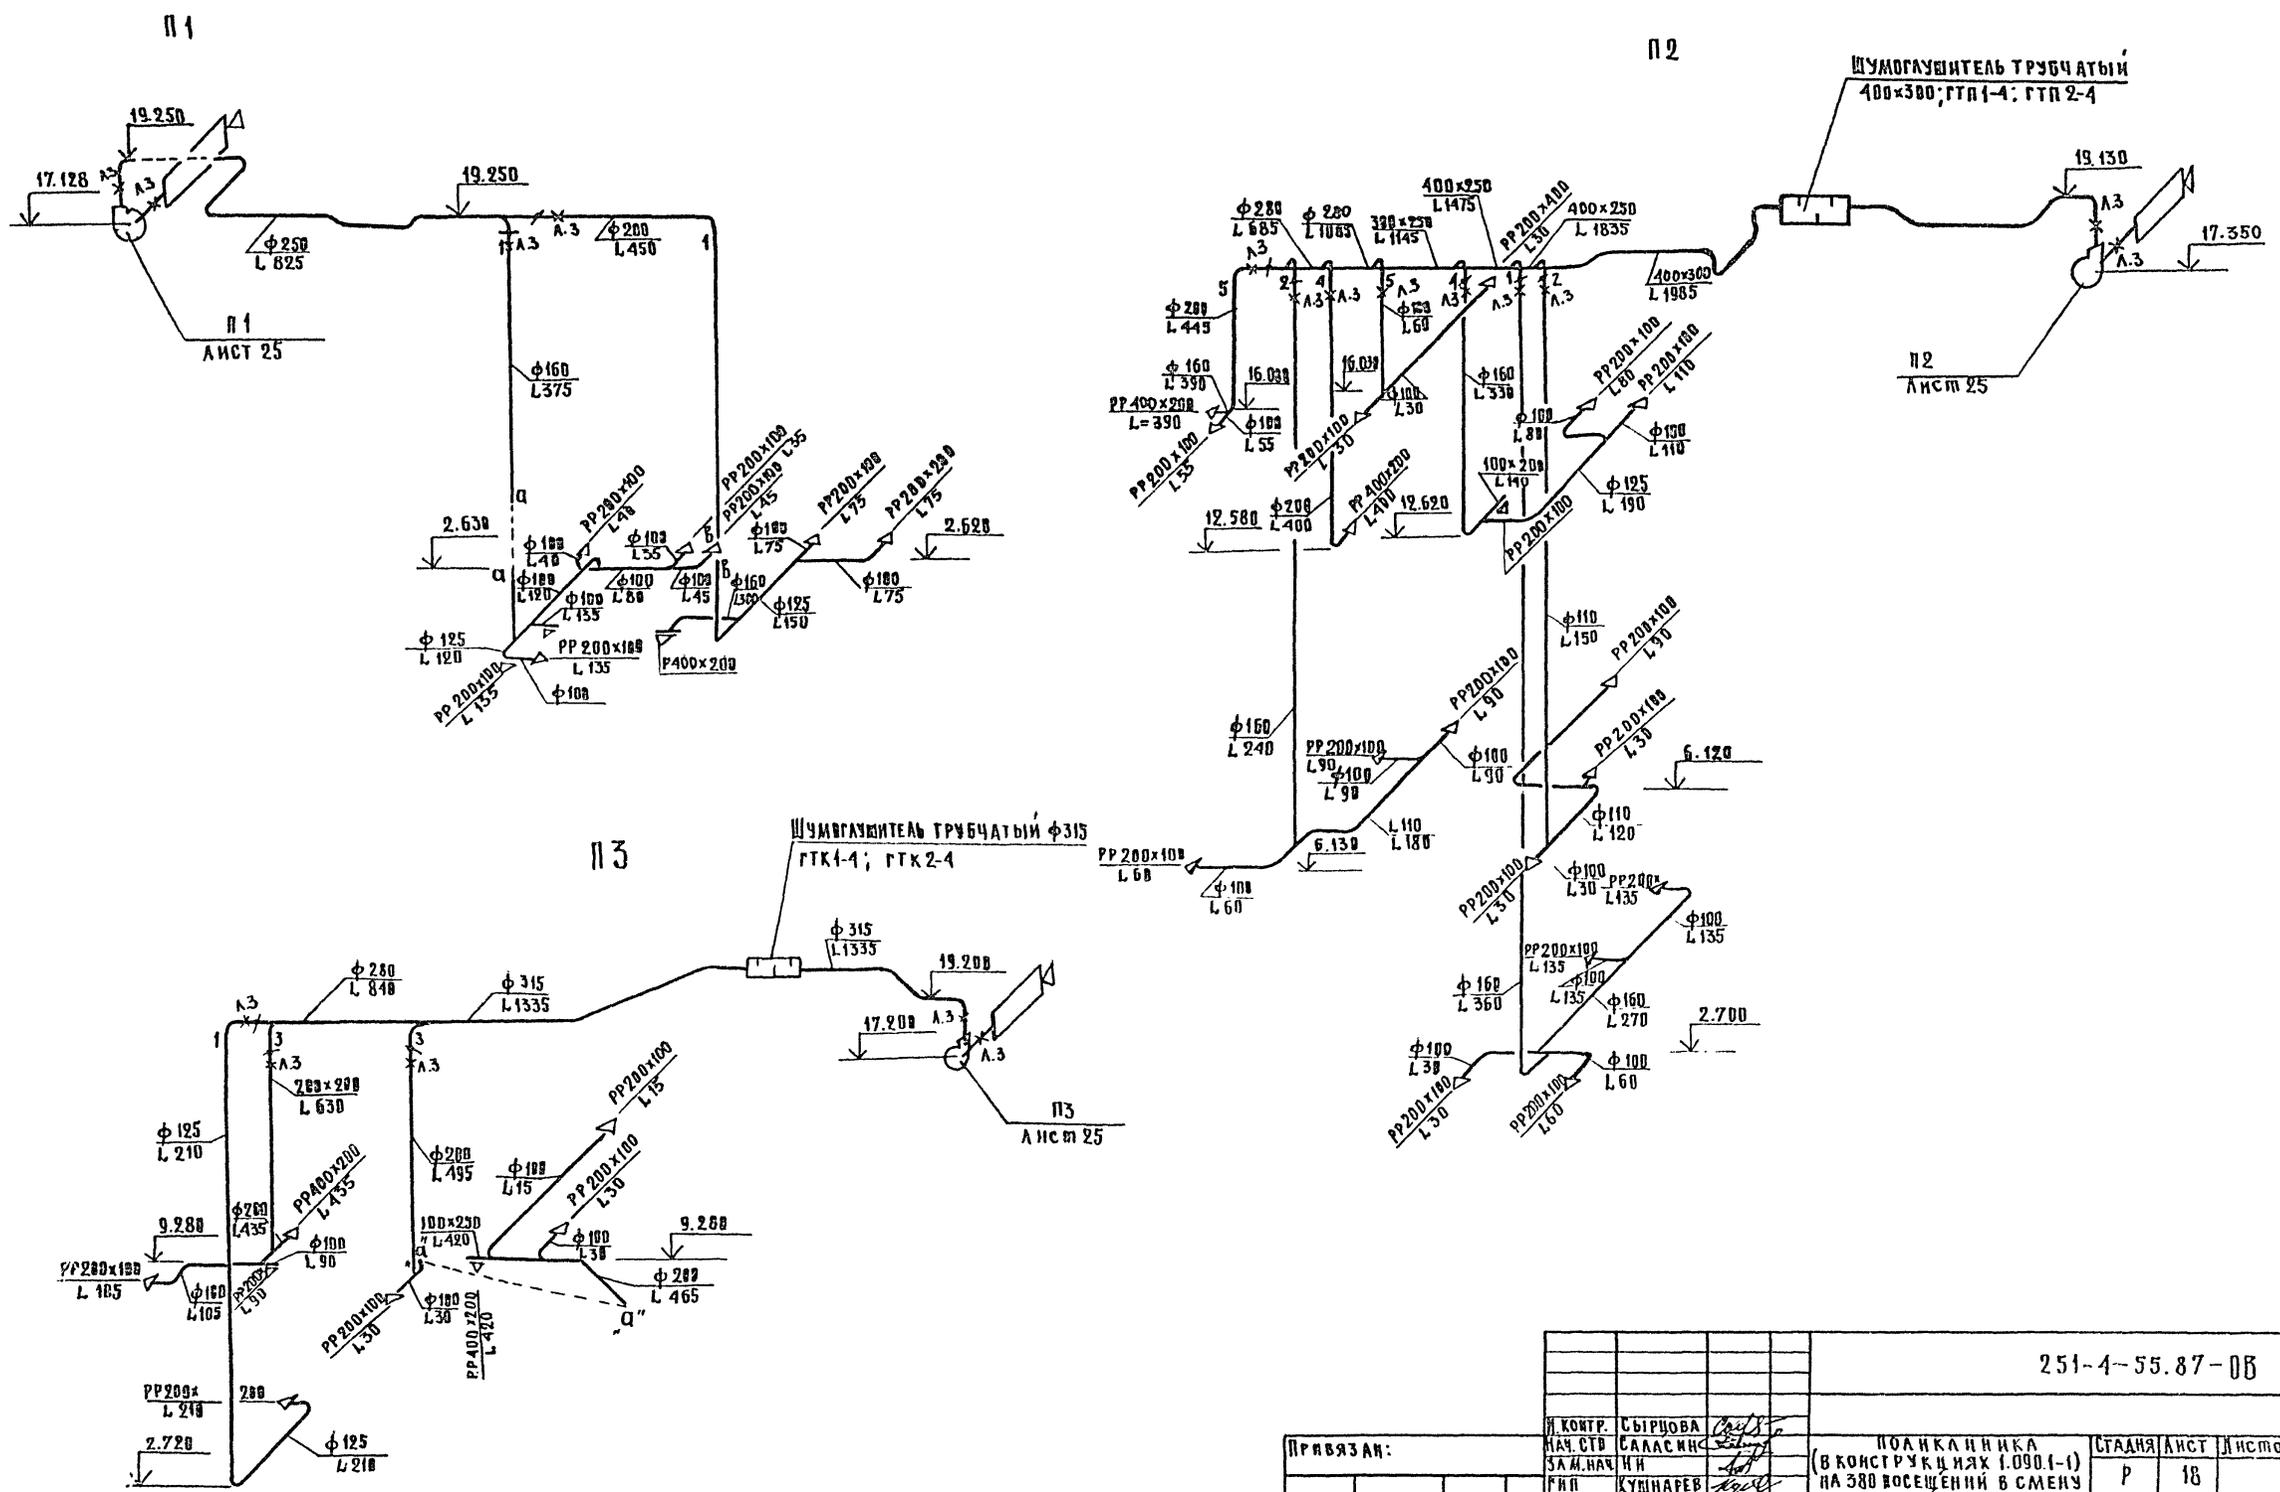

ВВЕД. № 2001 ПОСЛАНСЬ НА АТА (ВЗ) АА. ИК 02

251-4-55.87-05


ПРЯВЪЗАН:	И. КОНТР. СЫРОВА	ПОЯСНЕНИЯ (В КОНСТРУКЦИЯХ 1.090.1-1) НА 380 ВОСЩЕНИИ В СМЕНУ	СТАДИЯ	ЛИСТ	ЛИСТОВ
	САМ. НАЧ. ИИ		Р	18	
ИИВ. №	РУК. ГР. ГЕРИНА СВТ. ИИИ. БАКУЛИНА ИНЖЕНЕР. УРАГИНА	СХЕМЫ СИСТЕМ ВЕНТИЛЯЦИИ П1 ÷ П3.	ГИПРОНИИЗДРАВ Г. МОСКВА		

ФОРМАТ А9


АЛСЛОМ 3

Типовой проект 251-4-55.87

ИД № ПОД. ПОДПИСЬ И. А. ТАТАРОВА ИД №

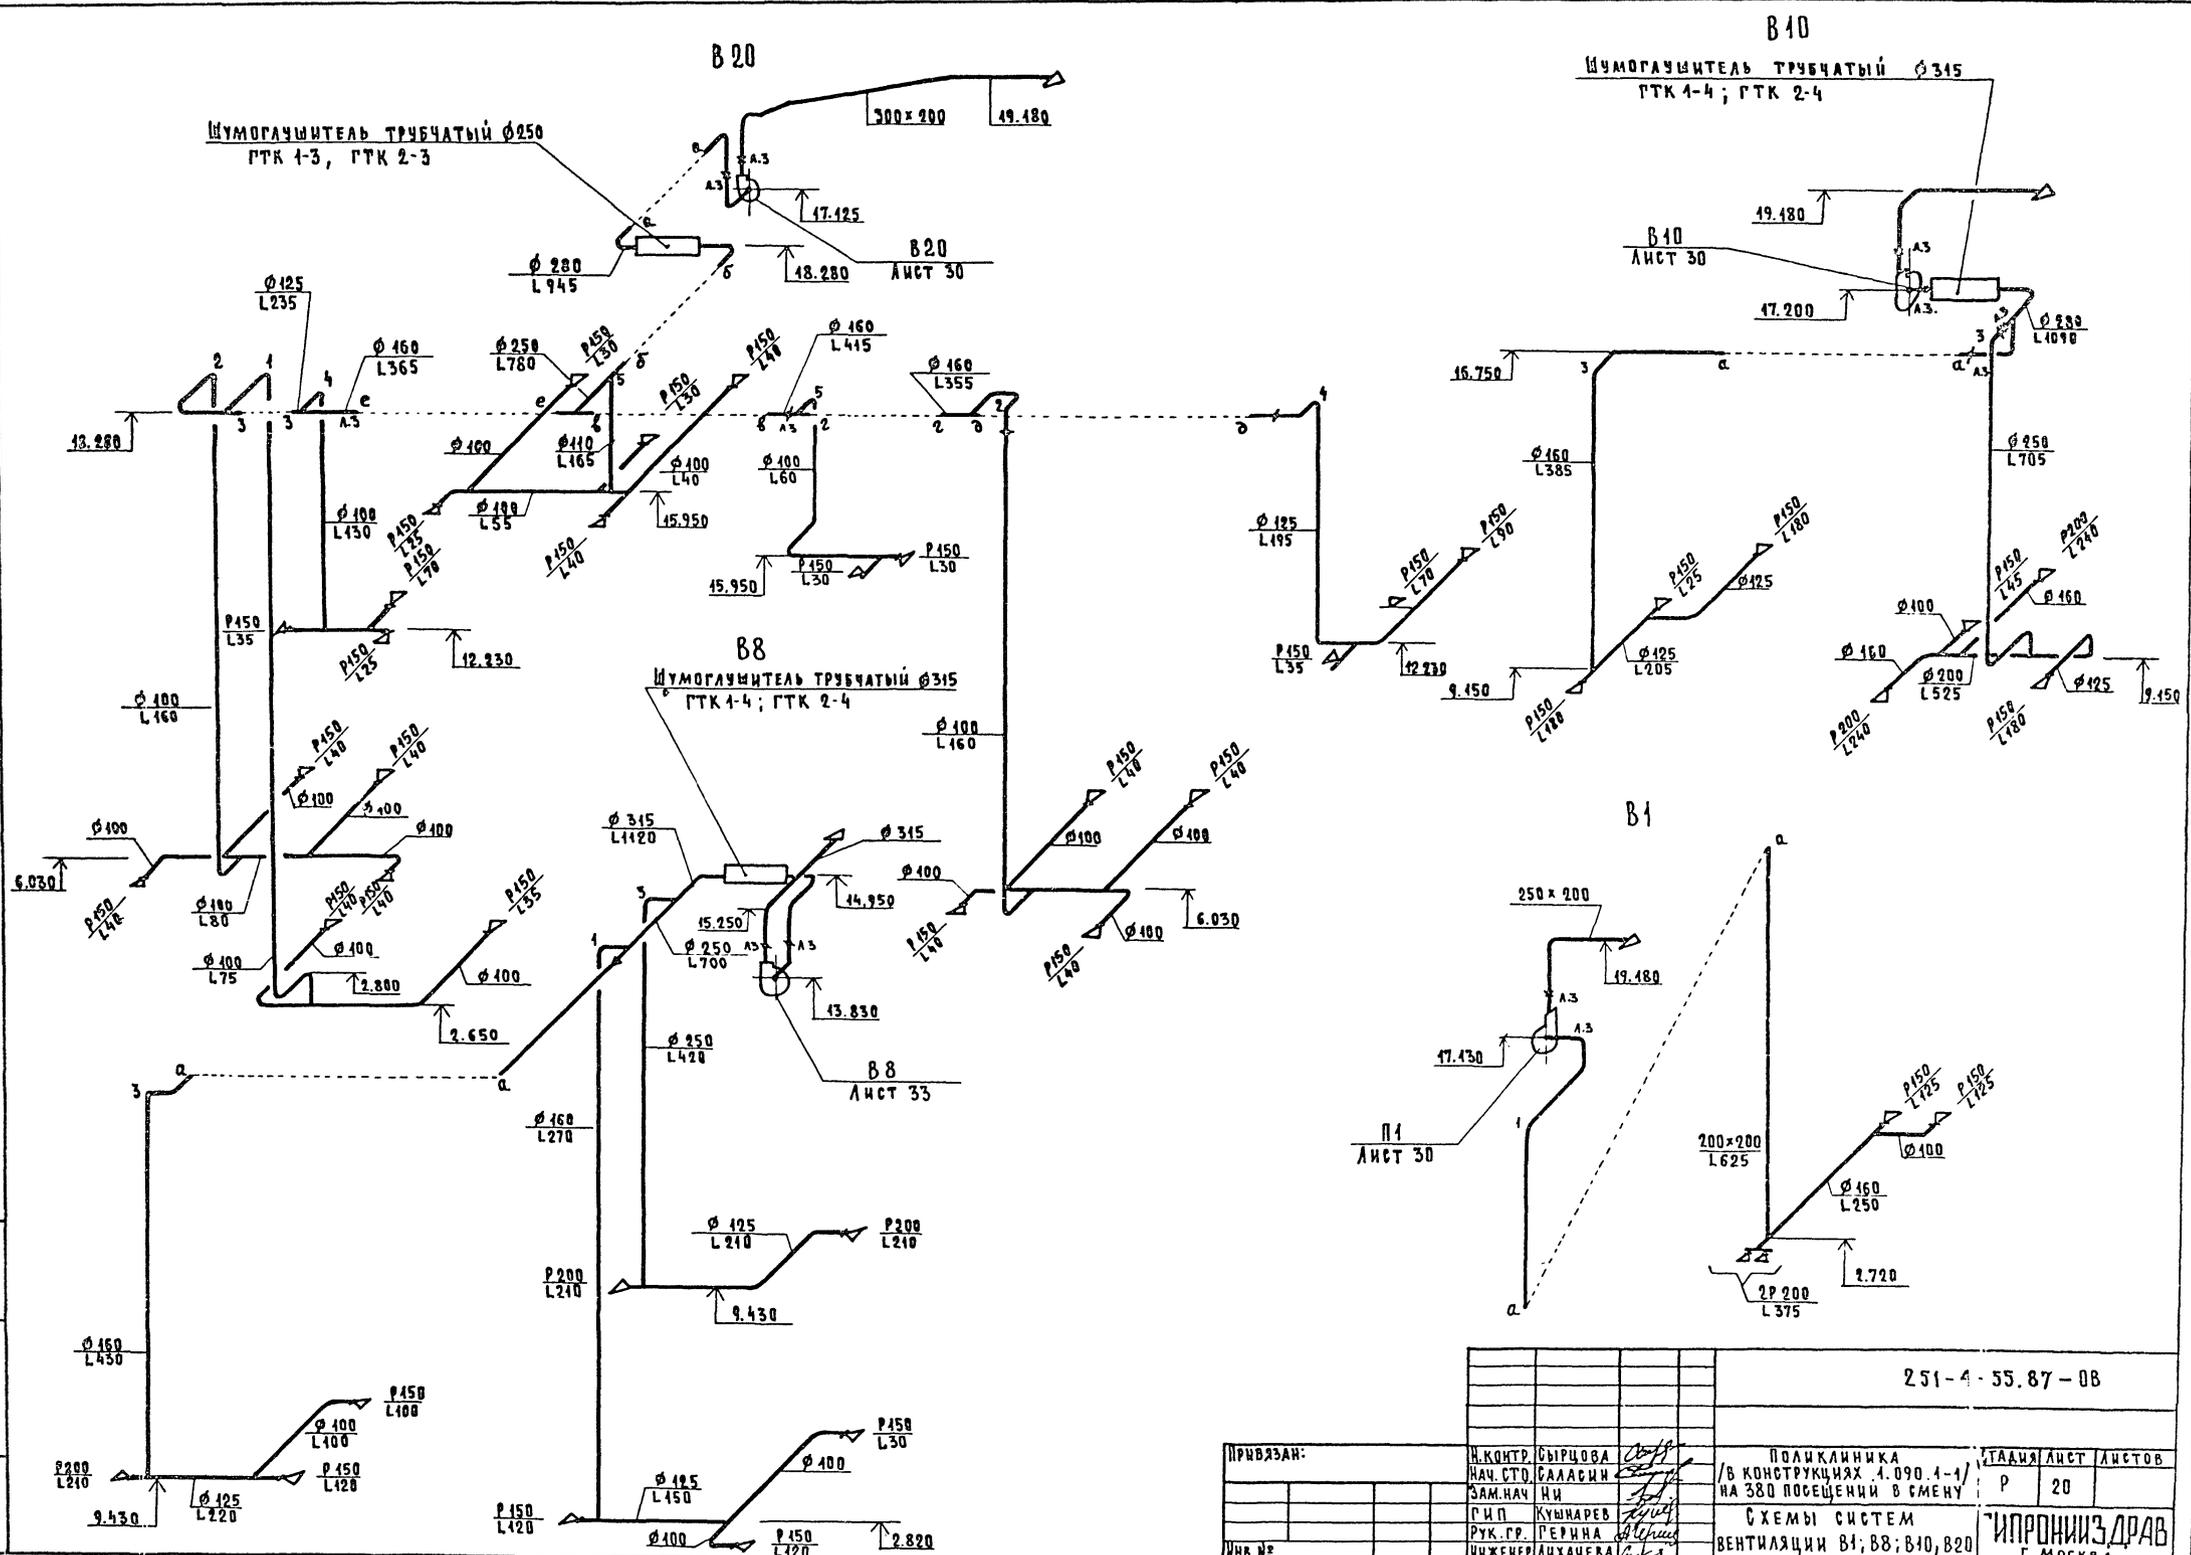


251-4-55.87-08			
И. КОНТР. СЫРЦОВА	ПОДКЛИННИКА	СТАЯ	ЛИСТ
НАЧ. СТО. БАЛАСИН	НА 380 ПОСЕЩЕНИЙ В СМЕНУ	Р	20
ЗАМ. НАЧ. НИ	СХЕМЫ СИСТЕМ	ИПРОВОИЗ ДРАВ	
Г. И. П. КУШНАРЕВ	ВЕНТИЛЯЦИИ В1; В8; В10; В20	Г. МОСКВА	
РУК. ГР. РЕРНИН			
ИНЖЕНЕР АНХАЧЕВА			

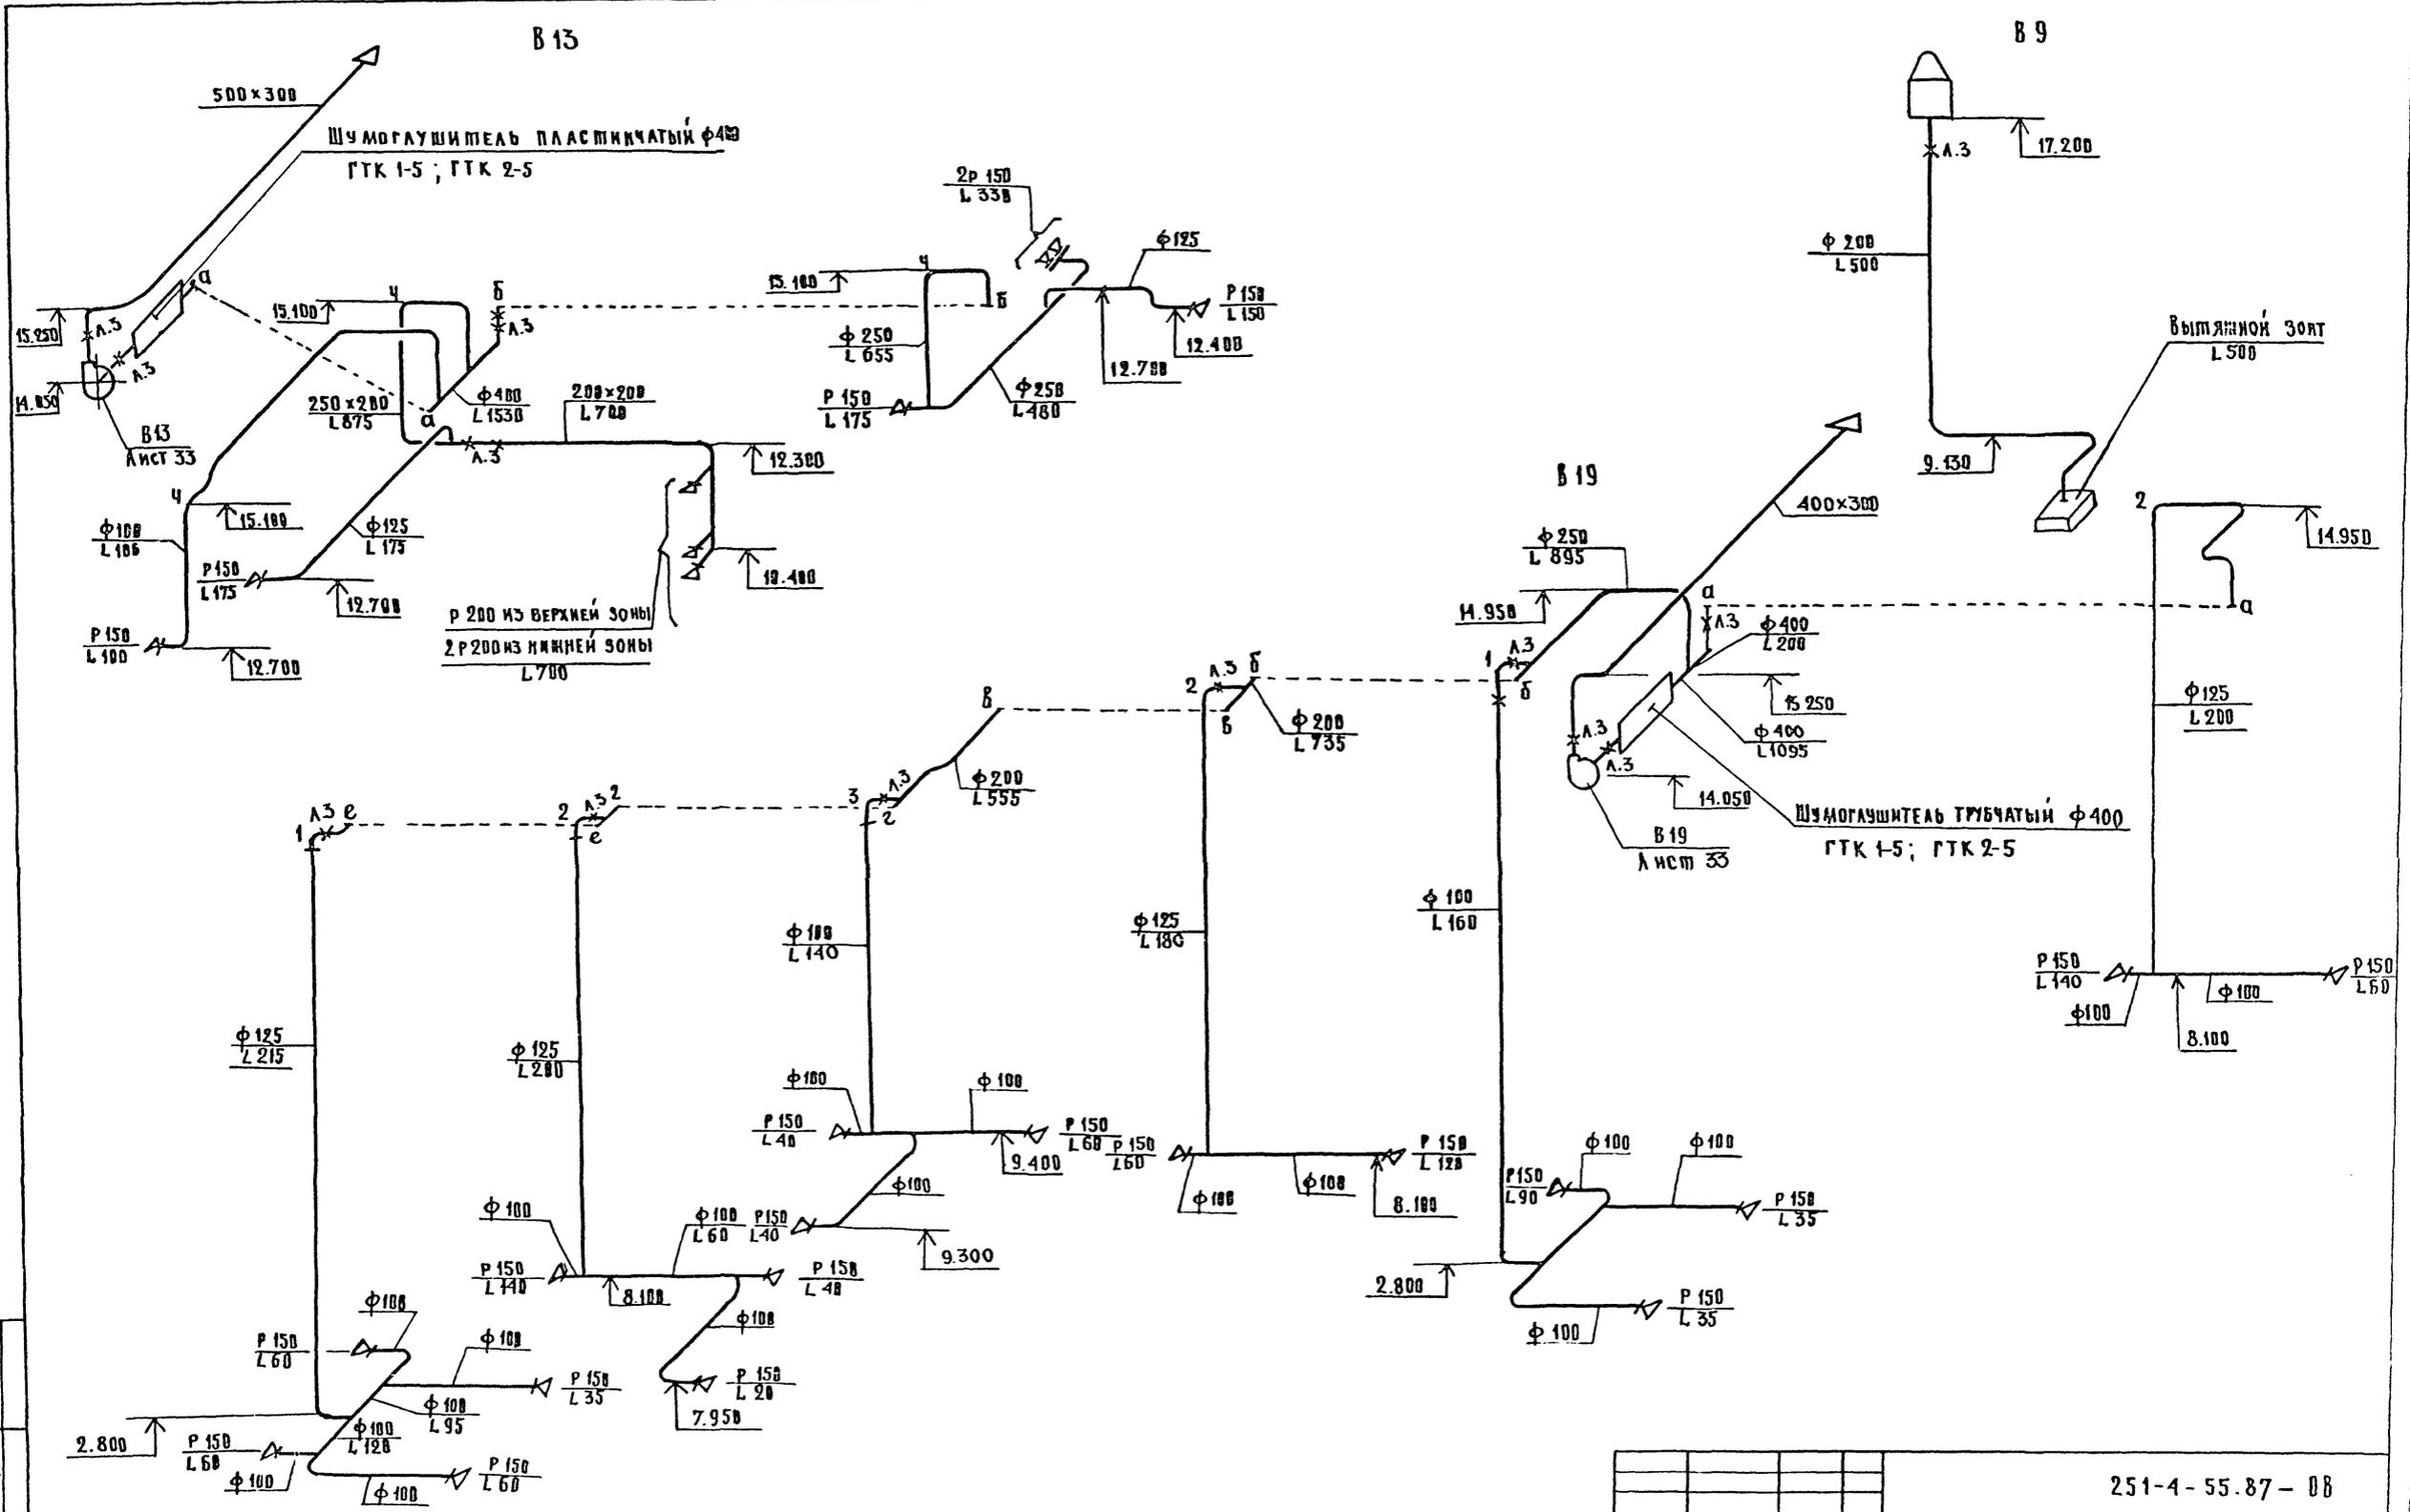

251-4-55.87-08

ПРИБЯЗАН:		И. КОНТР. СЫРЦОВА	ПОДКЛИННИКА	СТАНДАРТ	ЛИСТОВ
		НАЧ. ОТД. СКАСИН	(В КОНСТРУКЦИЯХ 1.090.1-1)	Р	22
		ЗАМ. НАЧ. ИИ	НА 380 ПОСЕЩЕНИЙ В СМЕНУ		
		ГИП КУШНАРЕВ	СХЕМЫ СИСТЕМ ВЕНТИЛЯЦИИ В9; В13; В19.	ГИПРОНИИЗДРАВ	
		РУК. ГР. ГЕРИНА		г. МОСКВА	
		ИНЖ. ЛИХАЧЕВА		ФОРМАТ А2	

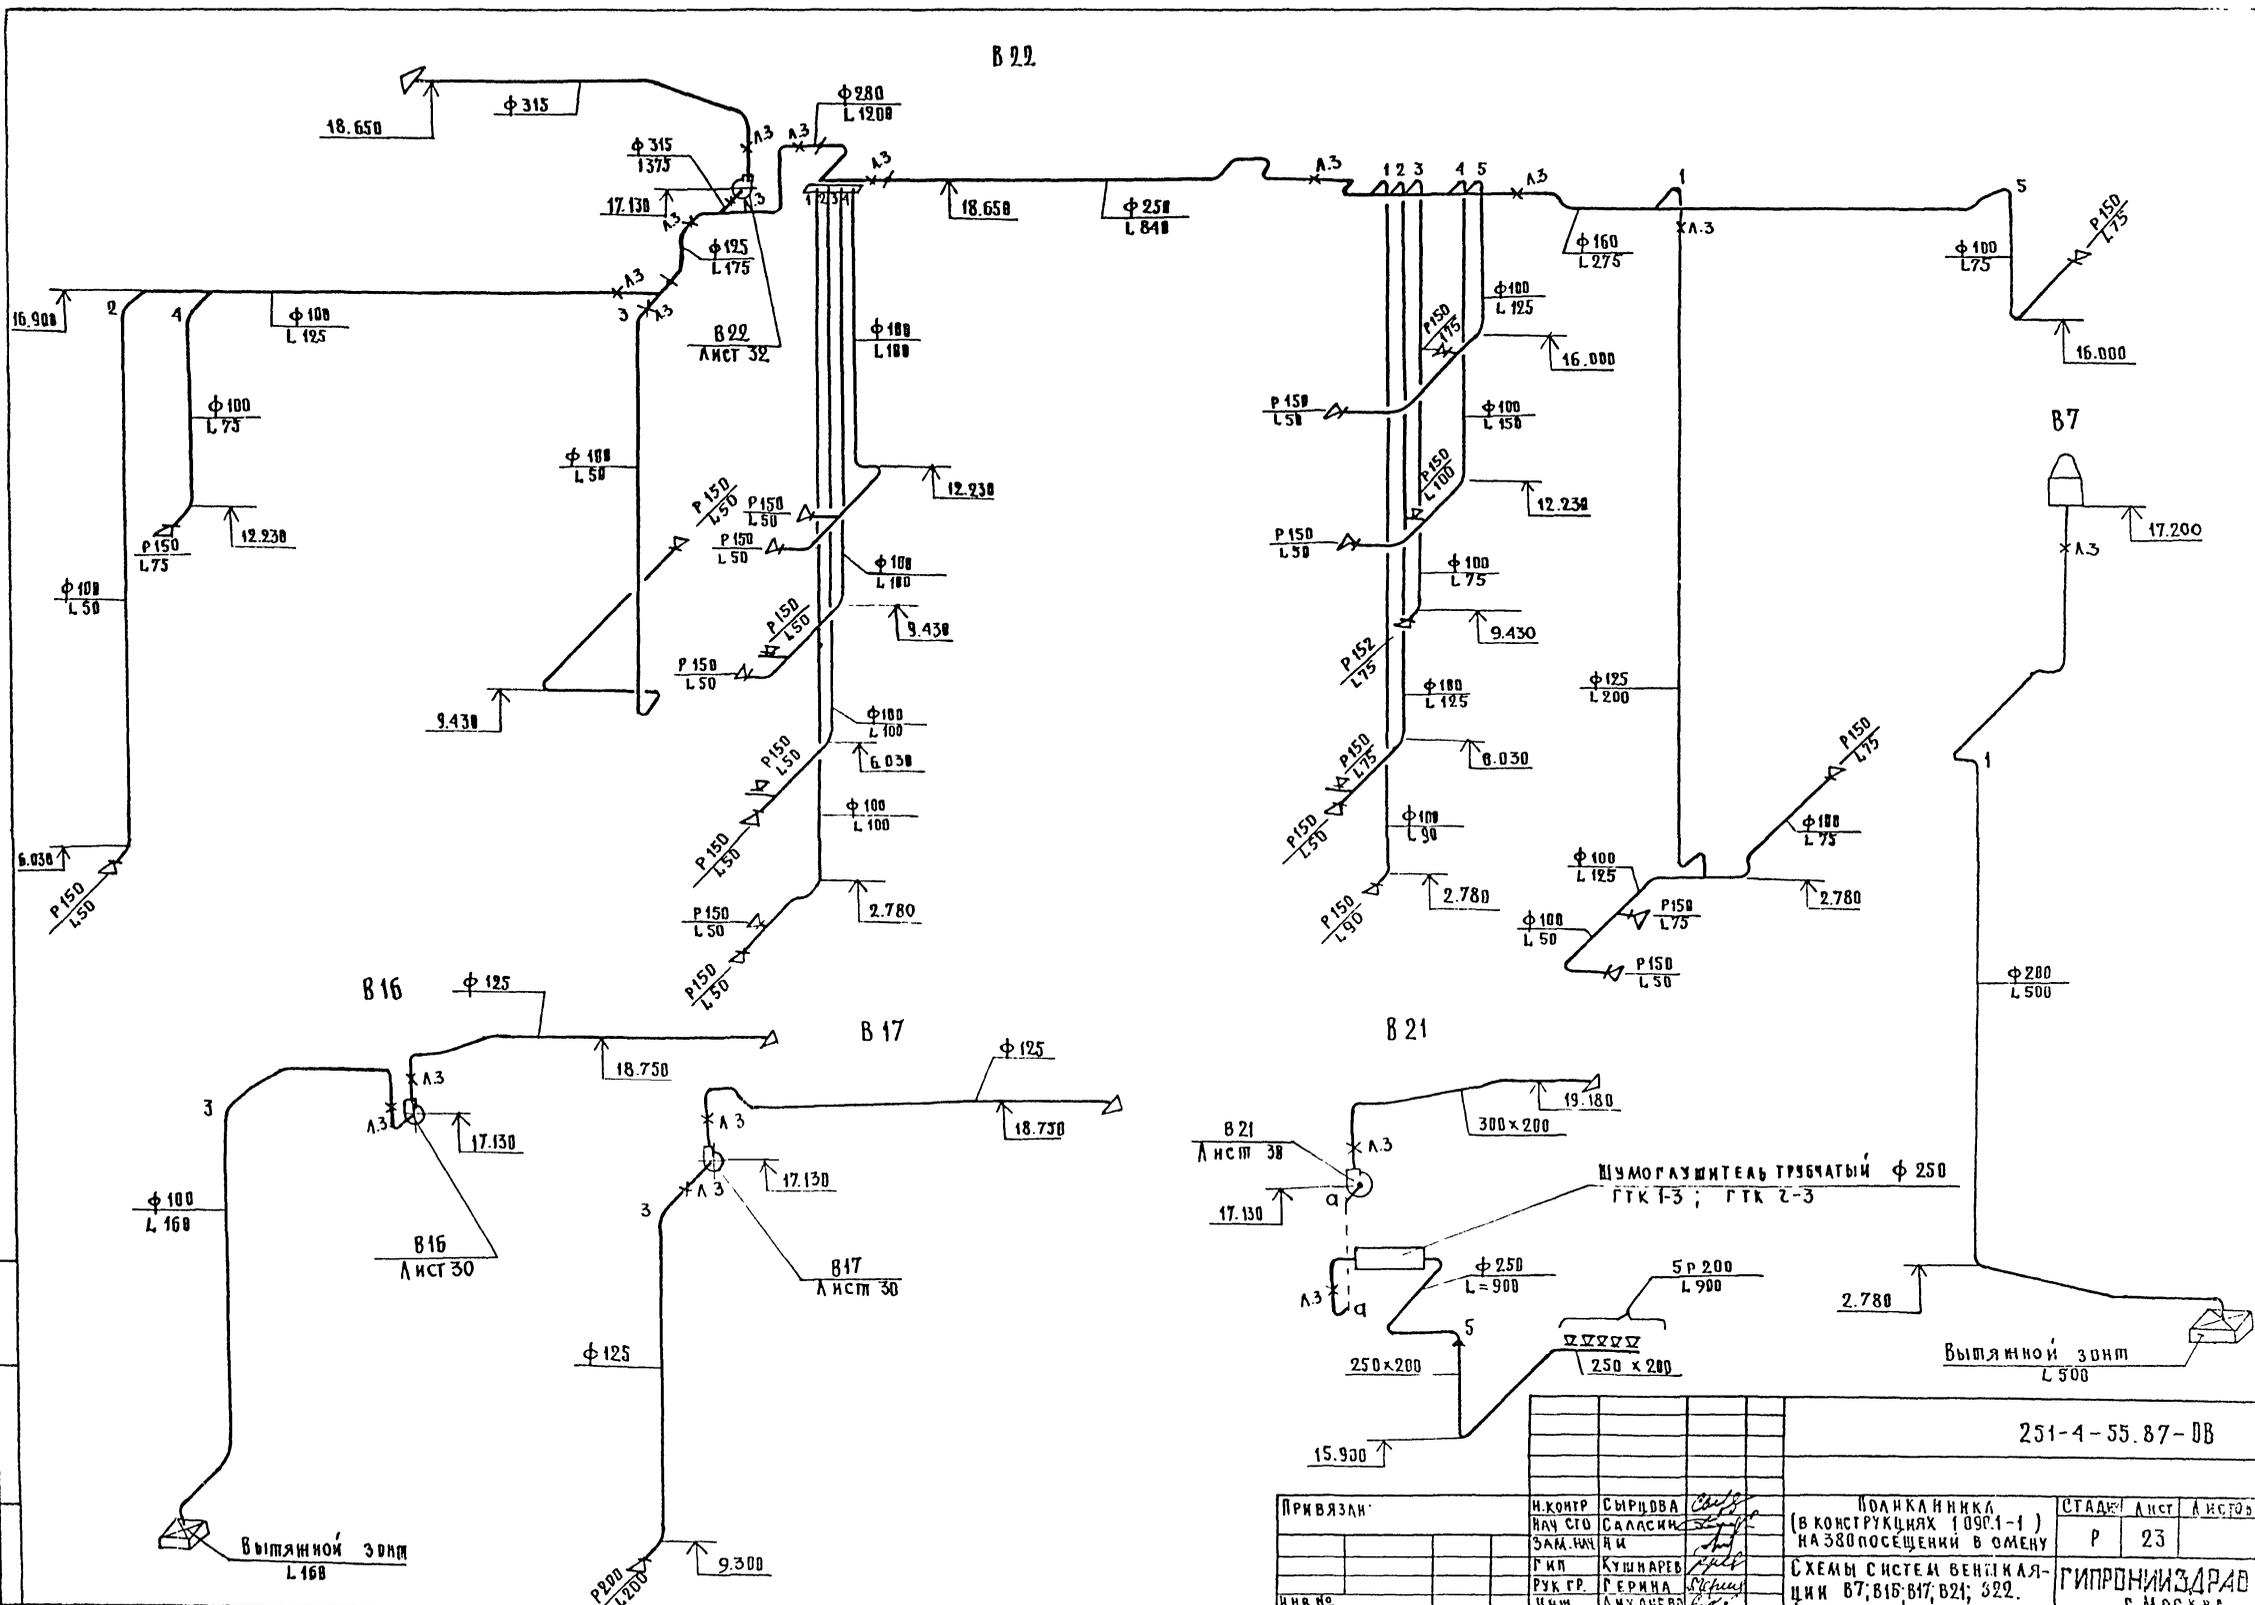

ИЗМ. ПОСЛА. ПРОВЕРКА И ДАТА ВЗАИМ. ПОДП.

251-4-55.87-08			
ПРИБЯЗАН	И. КОМП. СЫРЦОВА	ПОДПИСЬ И ИНИЦИАЛЫ (В КОНСТРУКЦИЯХ 100% 1-1) НА 380 ПОСЕЩЕНИИ В ОМЕНИ	СТАДИИ: Лист 23
	ЗАМ. ИНИЦ. ЯИ	СХЕМЫ СИСТЕМ ВЕНТИЛЯЦИИ В7; В16; В17; В21; В22.	ГИПРОНИИЗДРАВ Г. МОСКВА
	РУК. ГР. ГЕРНА		ФОРМАТ А2
	И. ИМ. АМХАЧЕВ		

СПЕЦИФИКАЦИЯ СИСТЕМ ВЕНТИЛЯЦИИ

ПРОДОЛЖЕНИЕ

ОКОНЧАНИЕ

АВВМ Э

ИЛИ ВОИ ПРОВОД 251-4-55.87

ИЛИ ВОИ ПОДПИСАНЫ И ДАТЫ ВЗАИМНО

Позн-ция	Обозначение	Наименование	Кол	Вес кг.ед.	Примечание
П 1					
П 1.1	ГОСТ 5976-73*	ВЕНТИЛЯТОР РА-ДИАЛЬНЫЙ № 2.5	1		
		ИСПОЛНЕНИЕ 1,			
		ДИАМЕТР КОЛЕСА			
		0.95 Дном. А В с			
		ЭЛЕКТРОДВИГАТЕЛЕМ 4АА 63 А2			
		П-0,37 кВт; п-2750 об/мин.			
П 1.2	Серия 5.904-5	Вставка ВВ 17	1		
П 1.3	То же	Вставка ВВ 19	1		
П 1.4	ГОСТ 7201-80*	КАЛОРИФЕР КВС 6БТ	1		
П 1.5	Серия 1.494-25	Подставка под калорифер	4	1.49	п=300
П 1.6		Фильтр ячеичковый "ФЯУ"	1	4.4	
П 1.7		Клапан утепленный Д 1100x600 Э	1		
		исполнительным механизмом			
		МЭВ-0.63/25-0.25			
П 2					
П 2.1	ГОСТ 5976-73*	ВЕНТИЛЯТОР РА-ДИАЛЬНЫЙ № 4,	1		
		ИСПОЛНЕНИЕ 1,			
		ДИАМЕТР КОЛЕСА			
		1.1 Д ном. Пр 0° с			
		ЭЛЕКТРОДВИГАТЕЛЕМ 4А 80 А4,			
		П-1 кВт п 2000 об/мин			
П 2.2	Серия 5.904-5	Вставка ВВ 19	1		
П 2.3	То же	Вставка ВВ 12	1		
П 2.4	ГОСТ 7201-80*	КАЛОРИФЕР КВС 9Б-П	1		
П 2.5	Серия 1.494-25	Подставка под калорифер	4	1.49	п=300
П 2.6		Фильтр ячеичковый "ФЯУ"	2	4.4	исп 2-1
П 2.7		КАРКАС-РАМКА ДАЯ	1		

Позн-ция	Обозначение	Наименование	Кол	Вес кг.ед.	Примечание
П 3					
П 3.1	ГОСТ 5976-73*	ВЕНТИЛЯТОР РАДИАЛЬНЫЙ № 3.15,	1		
		ИСПОЛНЕНИЕ 1,			
		ДИАМЕТР КОЛЕСА			
		0.95 Дном. Пр 0° с			
		ЭЛЕКТРОДВИГАТЕЛЕМ 4А 80 А2			
		№15 кВт, п 2050 об/мин.			
П 3.2	Серия 5, 904-5	Вставка ВВ 18	1		
П 3.3	То же	Вставка ВВ 11	1		
П 3.4	ГОСТ 7201-80*	КАЛОРИФЕР КВС 6Б-П	1		
П 3.5	Серия 1.494-25	Подставка под калорифер	4	1.49	п=300
П 3.6		Фильтр ячеичковый "ФЯУ"	1	4.4	
П 3.7		КАРКАС-РАМКА ДАЯ УСТАНОВКИ ФИЛЬТРОВ "ФЯУ"	1		
П 3.8		Клапан утепленный П 1000-600 Э	1		
		исполнительным механизмом			
		МЭВ-0.63/25-0.25			
П 3.9	Серия 1.494-25	Подставка под заслонку	4	1.49	п=300
П 2.10	Серия 5.904-4	Дверь герметическая	3	33.6	
		УТЕПЛЕННАЯ Д 1,25x0.5			

Позн-ция	Обозначение	Наименование	Кол	Вес кг.ед.	Примечание
П 4					
П 4.1	ГОСТ 5976-73*	ВЕНТИЛЯТОР РА-ДИАЛЬНЫЙ № 5	1		
		ИСПОЛНЕНИЕ 1,			
		ДИАМЕТР КОЛЕСА			
		Дном. А 0° с			
		ЭЛЕКТРОДВИГАТЕЛЕМ 4А 80 ВЧ.			
		№15 кВт, п-1415 об/мин.			
П 4.2	Серия 5.904-5	Вставка ВВ 20	1		
П 4.3	То же	Вставка ВВ 13	1		
П 4.4	ГОСТ 7201-80*	КАЛОРИФЕР КВС-7Б-П	2		
П 4.5	Серия 1.494-25	Подставка под калорифер	4	1.49	п=300
П 4.6		Фильтр ячеичковый "ФЯУ"	4	4.4	исп 2x2
П 4.7		КАРКАС-РАМКА ДАЯ УСТАНОВКИ ФИЛЬТРОВ "ФЯУ"	1		
П 4.8		Клапан утепленный П 1000-600 Э	1		
		с исполнительным механизмом			
		МЭВ-0.63/25-0.25			
П 4.9	Серия 1.494-25	Подставка под заслонку	4	1.49	п=300
П 4.10	Серия 5.904-4	Дверь герметическая	1	24.6	
		НЕУТЕПЛЕННАЯ			
		Д 1.25 x 0.5			

251-4-55.87 - 08

ПРИВЯЗАН:

И.КОНТ. СЫРОВА	ПОДПИСАНА	ПОДПИСАНА	ПОДПИСАНА
НАЧ. СТО САКАШИ	САКАШИ	САКАШИ	САКАШИ
САМ НАЧ. ИИ	САМ НАЧ. ИИ	САМ НАЧ. ИИ	САМ НАЧ. ИИ
ГИП КУШАРЕВ	ГИП КУШАРЕВ	ГИП КУШАРЕВ	ГИП КУШАРЕВ
РУК. ГР. СЕРИНА	РУК. ГР. СЕРИНА	РУК. ГР. СЕРИНА	РУК. ГР. СЕРИНА
ИНЖ. ЛИХАЧЕВА	ИНЖ. ЛИХАЧЕВА	ИНЖ. ЛИХАЧЕВА	ИНЖ. ЛИХАЧЕВА


ПОДПИСАНА ИИКА
В КОНСТРУКЦИОН. 1.090.1-1/
НА 300 ПОСЕЖЕНИИ В СМЕНУ

СТАНДАРТ Лист Листов
Р 26

СПЕЦИФИКАЦИЯ СИСТЕМ ПИ-П4

ГИПРОНИИЗДРАВ
г. Москва

ФОРМАТ А2

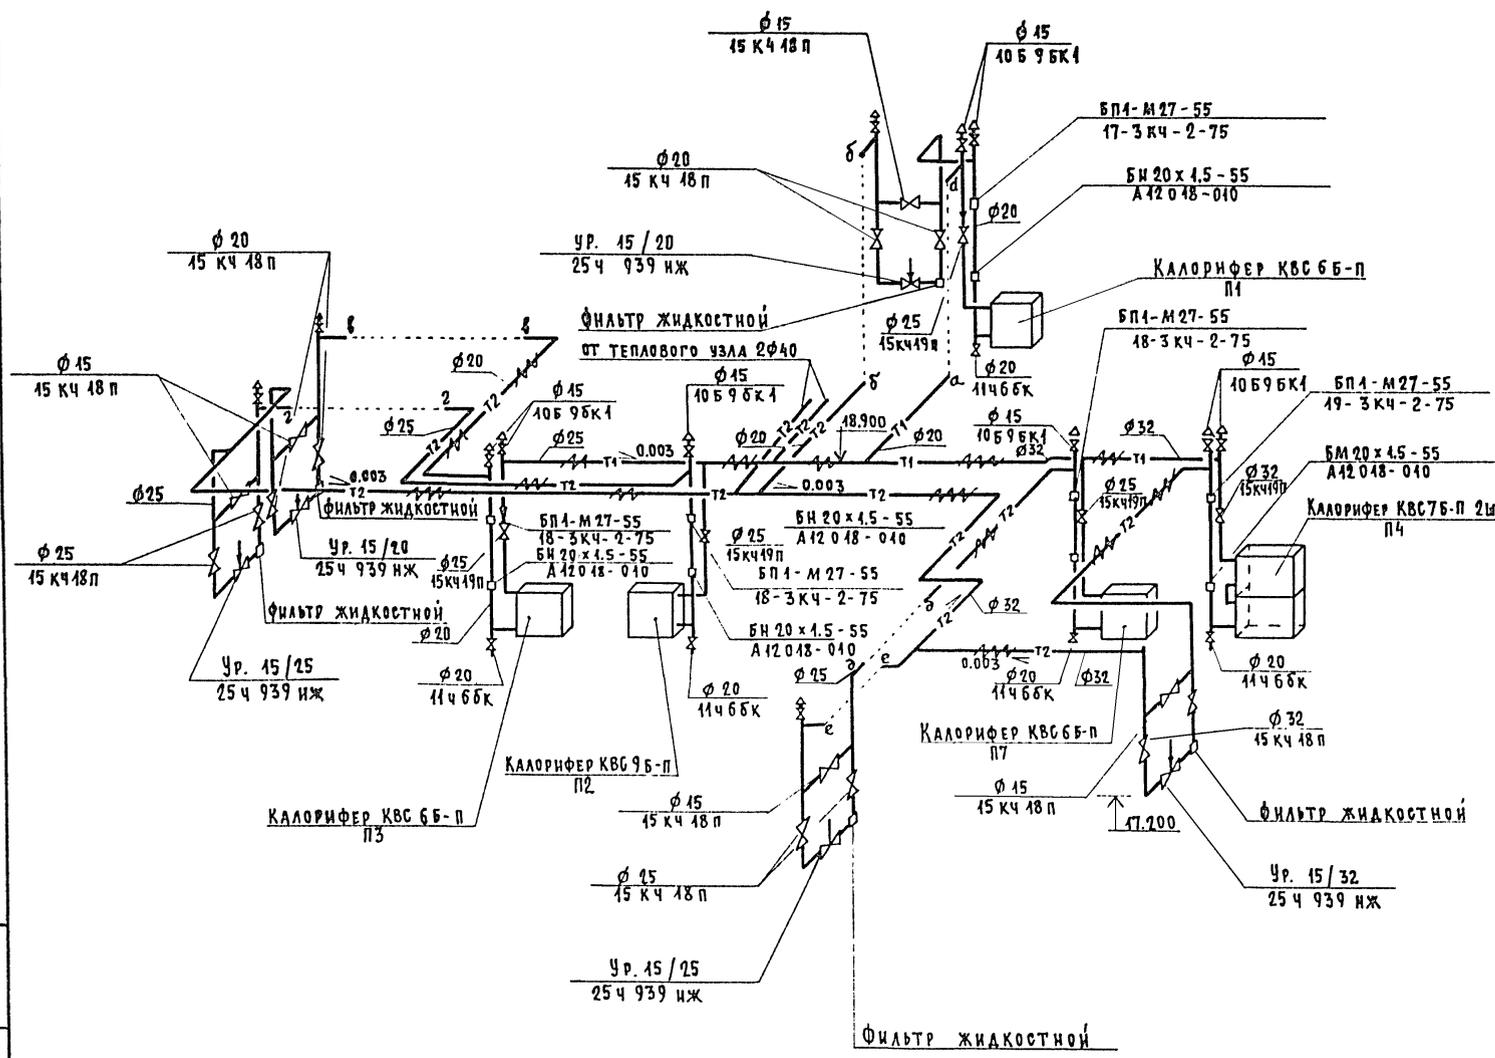

СПЕЦИФИКАЦИЯ СИСТЕМ ВЕНТИЛЯЦИИ

Позиция	Обозначение	Наименование	Код	Вес кг.ед.	Примечание
П7					
П7.1	ГОСТ 5976-73*	ВЕНТИЛЯТОР РА-ДИАЛЬНЫЙ ИСПОЛНЕНИЕ 1, ДИАМЕТР КОЛЕСА 0,95 Дном, А.0°C ЭЛЕКТРОДВИГАТЕЛЕМ 4А71 В4 0,75кВт; n 1390 об/мин.	1		
П7.2	БЕРИЯ 5.904-5	ВСТАВКА ВВ 18	1		
П7.3	То же	ВСТАВКА ВВ 11	1		
П7.4	ГОСТ 7201-80*	КАЛОРИФЕР КВС 6Б-П	1		
П7.5	БЕРИЯ 1.494-25	ПОДАСТАВКА ПОД КАЛОРИФЕР	4	1.49	h=300
П7.6		ФИЛЬТР ЯЧЕЙКОВЫЙ "ФЯУ"	2	4.4	исл.2x1
П7.7		КАРКАС-РАМКА ДЛЯ УСТАНОВКИ ФИЛЬТРОВ "ФЯУ"	1		
П7.8		КЛАПАН УТЕПЛЕННЫЙ П600 x 1000 Э С ИСПОЛНИТЕЛЬНЫМ МЕХАНИЗМОМ МЭО - 0,63 /25 - 0,25	1		
П7.9	БЕРИЯ 1.494-25	ПОДАСТАВКА ПОД ЗАСЛОНКУ	4	1.49	h=300
П7.10	БЕРИЯ 5.904-4	ДВЕРЬ ГЕРМЕТИЧЕСКАЯ УТЕПЛЕННАЯ Д 1,25 x 0,5	3	33,6	

ИЗМЕНЕНИЯ ПОДАТЬ ПОДПИСЬ И ДАТУ

251-4-55.87-08

ПРИВЯЗАН.	И.КОНТР. СЫРЦОВА	НАЧ.СТО САЛАФИН	ЗЛМ.НАЧ. НИ	ГИП КУШНАРЕВ	РУК.ГР. ГЕРИНА	ИНЖЕНЕР АИХАЧЕВА	ПОЛИКЛИНИКА /В КОНСТРУКЦИЯХ 1.0901-1/ НА 380 ПОСЕЩЕНИЙ В СМЕНУ.	СТАДИЯ ЛИСТ ЛИСТОВ	Р 27
ИЗМ.№2							СХЕМА ОБВЯЗКИ КАЛОРИФЕРОВ СИСТЕМ П4; П7	ГИПРОНИИЗ ДРАВ	
							СПЕЦИФИКАЦИЯ СИСТЕМЫ П7	г. Москва	

ФОРМАТ А2

Альбом 3

Типовой проект 251-4-55.87



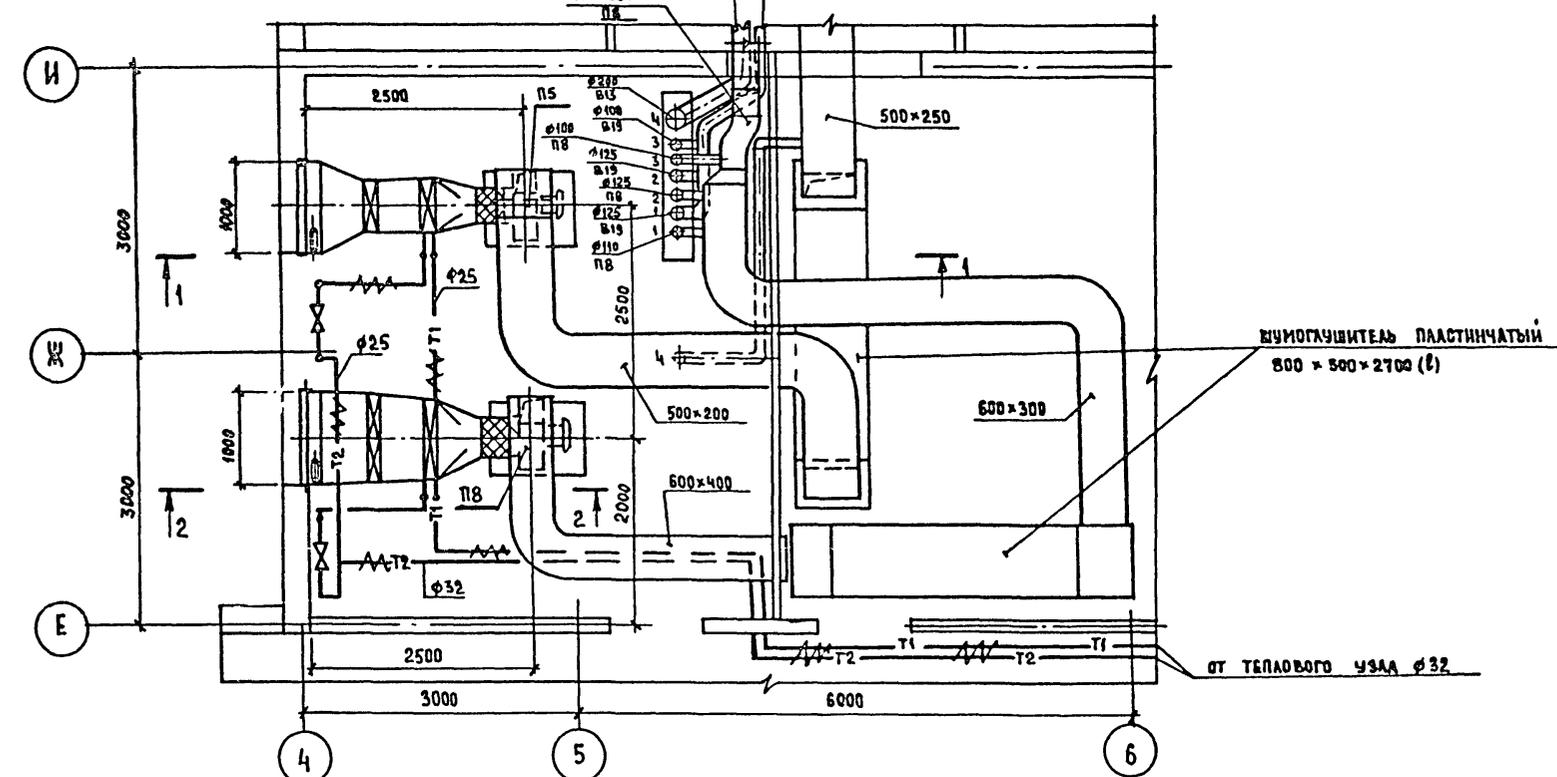


СХЕМА ОБВЯЗКИ КАЛОРИФЕРОВ СИСТЕМ П5; П8.

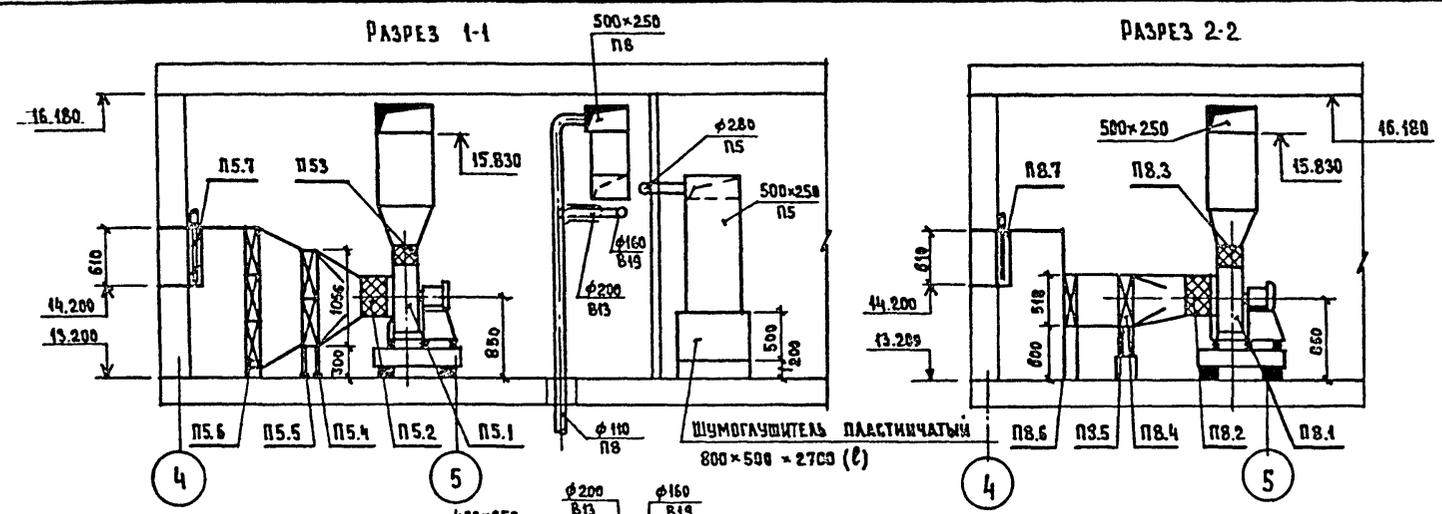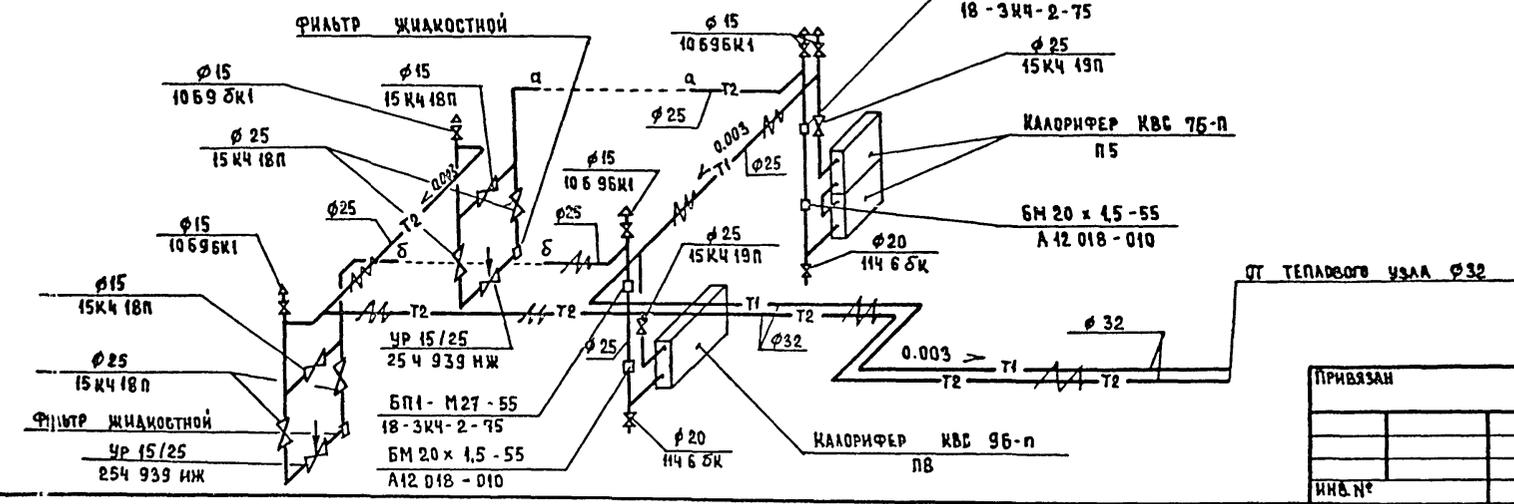


СПЕЦИФИКАЦИЯ СИСТЕМ ВЕНТИЛЯЦИИ					
Позиция	Обозначение	Наименование	Кол.	ВЕС КГ, Е.Д.	ПРИМЕЧАНИЕ
П5					
П5.1	ГОСТ 5976-73 *	ВЕНТИЛЯТОР РАДИАЛЬ- НЫЙ №4, ИСПОЛНЕНИЕ 1, ДИАМЕТР КОЛЕСА 1,1 ДНОМ ПРО С ЭЛЕКТРОАВИАТЕЛЕМ 4А 80 АЧ U 1,1 КВТ n=1420 ОБ/МИН	1		
П5.2	СЕРИЯ 5.90 4-5	ВСТАВКА ВВ 19	1		
П5.3	ТО ЖЕ	ВСТАВКА ВН 12	1		
П5.4	ГОСТ 7201-80 *	КАЛОРИФЕР КВС 75-п	2		
П5.5	СЕРИЯ 1.494-25	ПОДСТАВКА ПОД КАЛОРИФЕР	4	1,49	n=300
П5.6		ФИЛЬТР ЯЧЕЙКОВЫЙ „ФЯУ“	3	4,4	ИСП 1x3
П5.7		КЛАПАН УТЕПЛЕННЫЙ 1000x600 Э С ИСПОЛНИТЕЛЬ- НЫМ МЕХАНИЗМОМ М30-0,63/25-0,25	1		
П8					
П8.1	ГОСТ 5976-73 *	ВЕНТИЛЯТОР РАДИАЛЬ- НЫЙ N 4, ИСПОЛНЕНИЕ 1, ДИАМЕТР КОЛЕСА 1,05 ДНОМ, ПРО С ЭЛЕКТРО- АВИАТЕЛЕМ 4А 80 АЧ U=1,1 КВТ, n = 1420 ОБ/МИН	1		
П8.2	СЕРИЯ 5.904-5	ВСТАВКА ВВ 19	1		
П8.3	ТО ЖЕ	ВСТАВКА ВН 12	1		
П8.4	ГОСТ 7201-80 *	КАЛОРИФЕР КВС 96-п	1		
П8.5	СЕРИЯ 1.494-25	ПОДСТАВКА ПОД КАЛОРИФЕР	4	1,49	n=300
П8.6		ФИЛЬТР ЯЧЕЙКОВЫЙ „ФЯУ“	2	4,4	
П8.7		КЛАПАН УТЕПЛЕННЫЙ 1000x600 Э С ИСПОЛНИТЕЛЬ- НЫМ МЕХАНИЗМОМ М30 0.63 /25-0,25	1		

251-4-55.87 - 08

Н. КОНТР	СЫРЦОВА		ПОДПИСАНИЕ / В КОНСТРУКЦИЯХ 1090.1-1/ НА 380 ПОСЕЩЕНИИ В СМЕНУ	СТАДИЯ	ЛИСТ	ЛИСТОВ
НАЧ. СТО	САЛАСИН			Р	28	
ЗАМ. НАЧ.	НИ			ГИПРОНИИЗДРАВ г. МОСКВА		
ГИП	КУШНАРЕВ					
РУК. ГР.	ГЕРИНА					
СТ. ИНЖ.	БАЖЛИНА					
ИНЖ.	АНХАЧЕВА					

ИМЯ И ПОДА. ПОДПИСЬ И ДАТА. ВЗЯТ. КВ. №

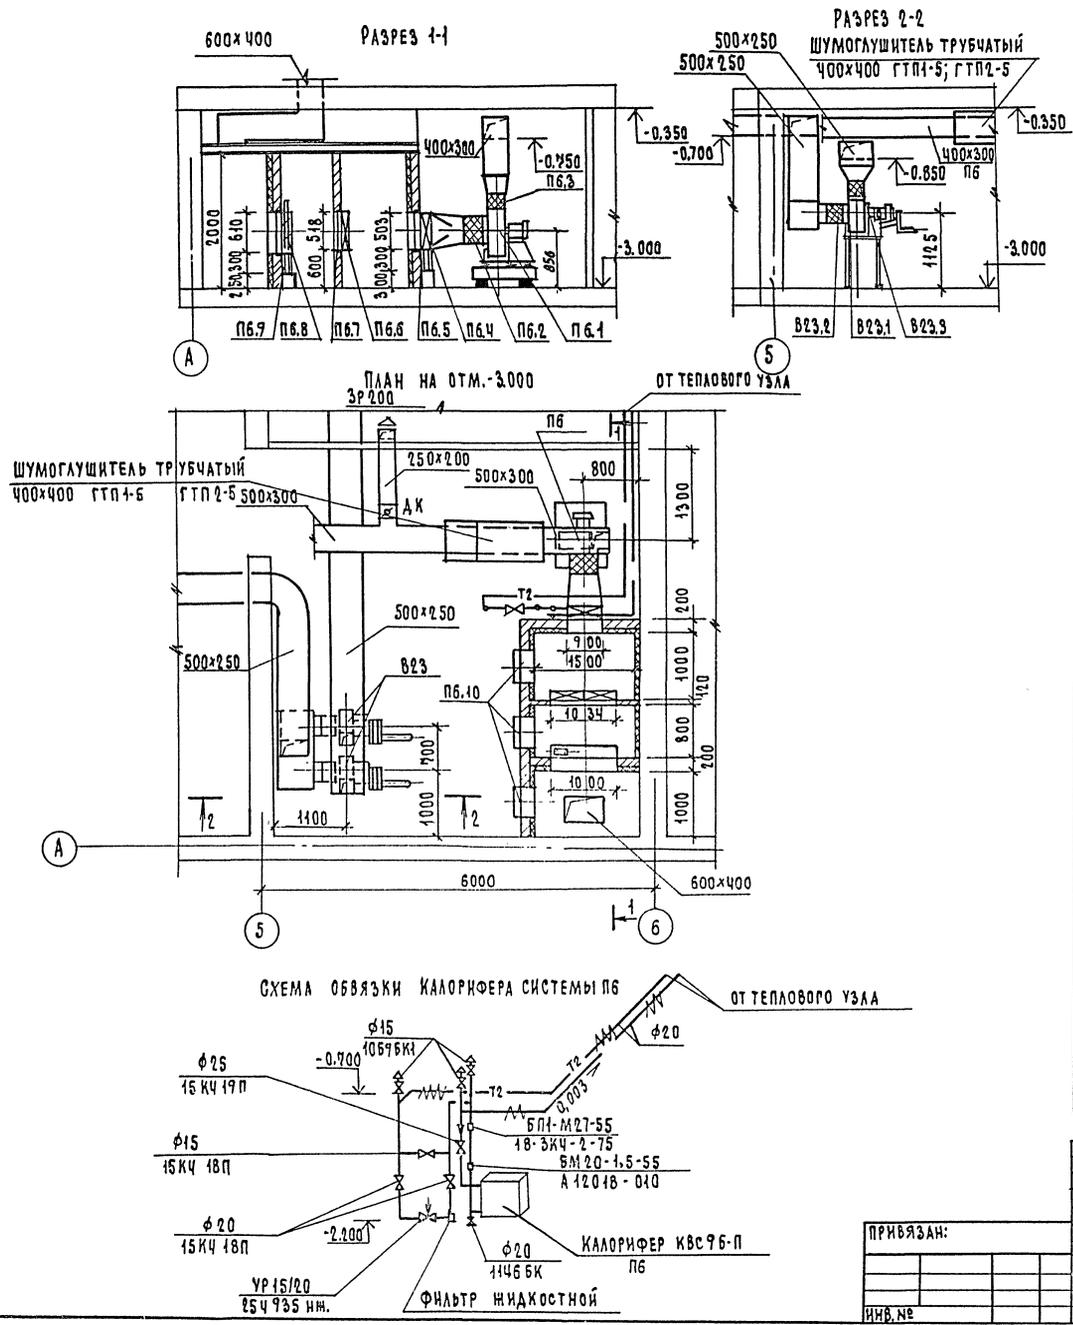

СПЕЦИФИКАЦИЯ СИСТЕМ ВЕНТИЛЯЦИИ					
ПОЗИЦИЯ	ОБОЗНАЧЕНИЕ	НАИМЕНОВАНИЕ	КОЛ.	ВЕС. ЕД.ИТ	ПРИМЕЧАНИЕ
П6					
П6.1	ГОСТ 5976-75 *	ВЕНТИЛЯТОР РАДИАЛЬНЫЙ ИЧ ИСПОЛНЕНИЕ I ДИАМЕТР КОЛЕСА 110М, 10°C ЭЛЕКТРОДВИГАТЕЛЕМ ЧАЯ1В4 N-0.75КВТ, n - 1390 ОБ/МИН.	1		
П6.2	СЕРИЯ 5.904-5	ВСТАВКА ВВ19	1		
П6.3	ТО ЖЕ	ВСТАВКА ВВ12	1		
П6.4	ГОСТ 7201-80 *	КАЛОРИФЕР КВС 96-П	1		
П6.5	СЕРИЯ 1.494-25	ПОДСТАВКА ПОД КАЛОРИФЕР	1	1,49	n=300
П6.6		ФИЛЬТР ЯЧЕЙКОВЫЙ ФЯУ	2	4,4	исп.2-1
П6.7		КАРКАС-РАМКА ДЛЯ УСТА- НОВКИ ФИЛЬТРОВ ФЯУ	1		
П6.8		КЛАПАН УТЕПЛЕННЫЙ П600x1000С ИСПОЛНИТЕЛЬНЫМ МЕХАНИЗМОМ М30-0,63/25-0,25	1		
П6.9	СЕРИЯ 1.494-25	ПОДСТАВКА ПОД ЗАСЛОНКУ	4	1,49	n=300
П6.10	СЕРИЯ 5.904-4	ДВЕРЬ ГЕРМЕТИЧЕСКАЯ УТЕПЛЕННАЯ Ду 0,25x0,5	3	39,6	
В.23					
В23.1	ГОСТ 5976-75 *	ВЕНТИЛЯТОР РАДИАЛЬНЫЙ ЗРВ-72-3 ИСПОЛНЕНИЕ I, 10°C С ЭЛЕКТРОДВИГАТЕЛЕМ АДЛ 2Н-6 N-0,4 КВТ; n 935 ОБ/МИН.	2		
В23.2	СЕРИЯ 5.904-5	ВСТАВКА ВВ19	2		
В23.3	ТО ЖЕ	ВСТАВКА ВВ12	2		

251-4-55.87 - 08

ПРИВЯЗАН:

И.И.ОИТР	СЫРДОВА	<i>[Signature]</i>
ВЕДЕЮЩИЙ	САЛАСКИН	<i>[Signature]</i>
ЗАМ.НАЧ.НИ	НИ	<i>[Signature]</i>
ТИП	МУШНАРЕВ	<i>[Signature]</i>
РУК.ГР.	ГЕРРИНА	<i>[Signature]</i>
ИНЖ.	АИХАЧЕВА	<i>[Signature]</i>

ПОЛИЧЛИКОВИКА (В КОНСТРУКЦИОННУЮ КОМАНДУ) НА ЗВО ПОСЕЩЕНИИ ВСЕМЕНУ	СТАДИОНЕТ ИСТОКОВ Р 29
УСТАНОВКИ СИСТЕМ П6; В23	ГИПРОНИИЗДРАФ Г. МОСКВА

Спецификация систем вентиляции

Продолжение

Позиция	Обозначение	Наименование	Кол.	Вес кг.ед.	Примечание
В 1					
В 1.1	ГВСТ 5976-73*	Вентилятор РА-диальный № 2,5 исполнение 1, диаметр колеса 0.95 Эном., Пр 0° с электродвигатель 4АА 63 А2 Н 0.37 кВт, п 2750 об/мин	1		
В 1.2	Серия 5.904-5	Вставка ВВ 17	1		
В 1.3	То же	Вставка ВН 10	1		
В 10					
В 10.1	ГВСТ 5976-73*	Вентилятор РА-диальный № 3,15, исполнение 1, диаметр колеса 1.1 Эном. Пр 0° с электродвигатель 4АА 63 В4 Н 0.37 кВт, п 1375 об/мин.	1		
В 10.2	Серия 5.904-5	Вставка ВВ 18	1		
В 10.3	То же	Вставка ВН 11	1		

Позиция	Обозначение	Наименование	Кол.	Вес кг.ед.	Примечание
В 16, В 17					
В 16.1	ГВСТ 5976-73*	Вентилятор РА-диальный № 2,5 исполнение 1 Пр 0° с электродвигателем ВБЗАЧ Н-0.25 кВт, п-1400 об/мин.	2		
В 16.2	Серия 5.904-5	Вставка ВВ 17	2		
В 16.3	То же	Вставка ВН 10	2		
В 20; В 21					
В 20.1	ГВСТ 5976-73*	Вентилятор РА-диальный № 2,5, исполнение 1, диаметр колеса 0.95 Эном. Пр 0° с электродвигатель 4АА 63 А2 Н 0.37 кВт. п - 2750 об/мин.	2		
В 20.1	Серия 5.904-5	Вставка ВВ 17	2		
В 20.2	То же	Вставка ВН 18	2		


251-4-55.87-08

Привязка:	Н.КОНТ. СЫРЦОВА	ПОДКАНИКА	СТАДИИ	Лист	Листов
	НАЧ. СТО САЛАСИ	1/В КОНСТРУКЦИЯХ 1.0901-1/	Р	31	
	ЗАМ. НАЧ. НИ	НА 380 ПОСЕЩЕНИИ В СМЕНУ			
	Г.ИП. КУШНАРЕВ	СПЕЦИФИКАЦИЯ	ГИПРОНИИЗДРАВ		
	Р.Т.К. ГР. ГЕРИНА	СИСТЕМ В 1, В 10, В 16, В 17, В 20, В 21	г. Москва		
Изм. №	И.И.Н. АИКАЧЕВА		ФОРМАТ А2		

ANSOМ 3

ТИПОВОЙ ПРОЕКТ 251-4-55.87


ИНВ. № ПОДА. ПОДАНИЕ И ДАТА ВЗАИМ. №

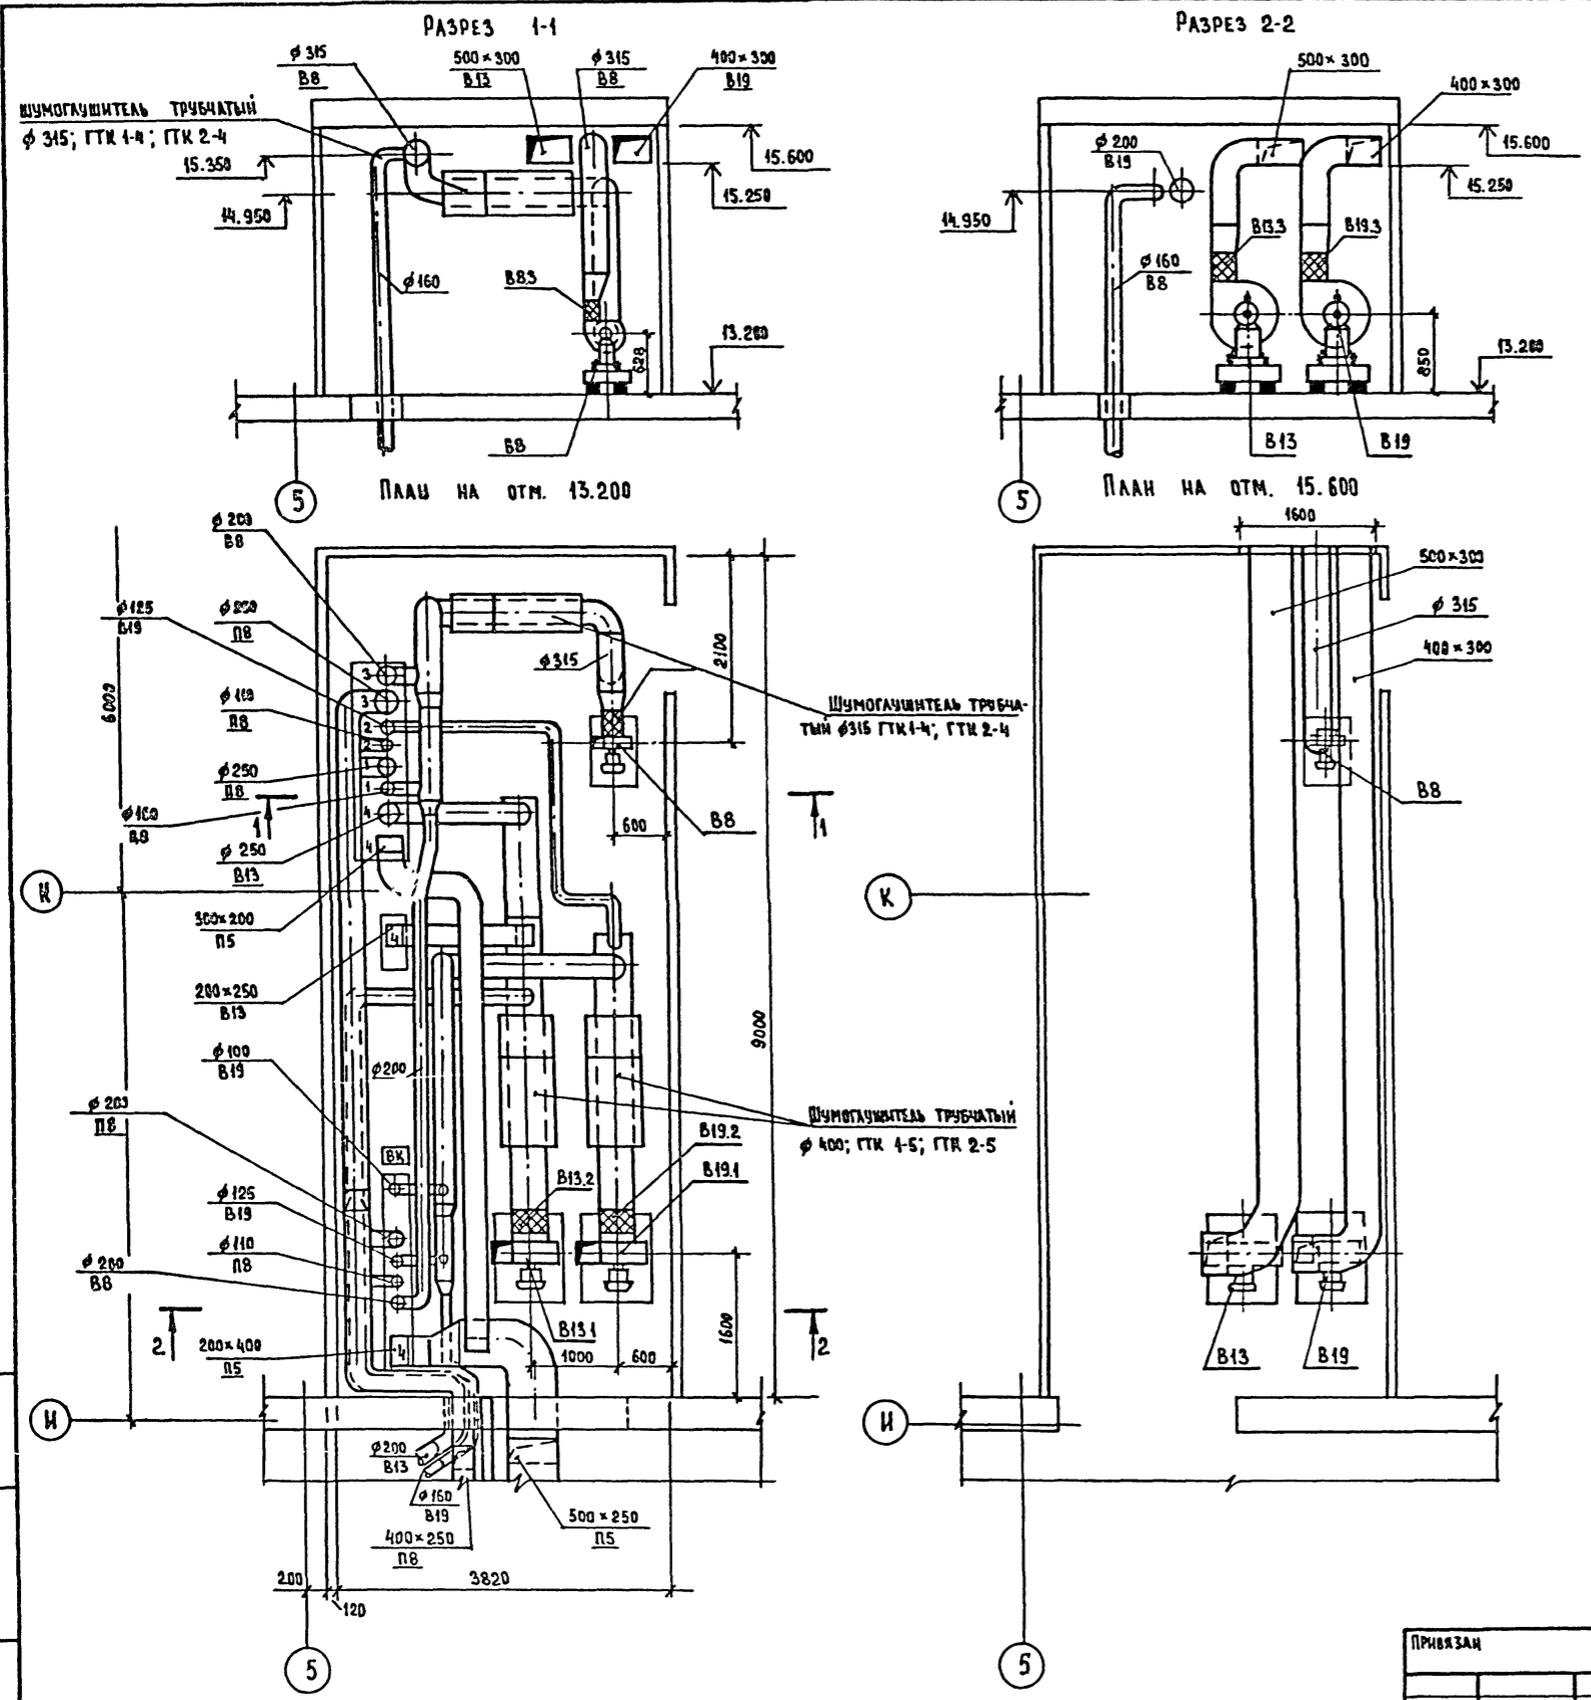


СПЕЦИФИКАЦИЯ СИСТЕМ ВЕНТИЛЯЦИИ					
Позиция	Обозначение	Наименование	Код.	Вес кг, ед.	Примечание
В8					
В 8.1	ГОСТ 5976-73*	ВЕНТИЛЯТОР РАДИАЛЬ- НЫЙ № 3,15 ИСПОЛНЕНИЕ 1 ДИАМЕТР КОЛЕСА 1,1 ДНОМ 10° С ЭЛЕКТРОДВИГАТЕЛЕМ Ч4АБЗ В4 U 0,37 кВт, n = 1375 ОБ/МИН	1		
В 8.2	СЕРИЯ 5.904-5	ВСТАВКА ВВ 18	1		
В 8.3	ТО ЖЕ	ВСТАВКА ВН 11 В13;	1		
В13					
В 13.1	ГОСТ 5976-73*	ВЕНТИЛЯТОР РАДИАЛЬ- НЫЙ № 4 ИСПОЛНЕНИЕ 1, ДИАМЕТР КОЛЕСА ДНОМ 10° С ЭЛЕКТРОДВИГАТЕЛЕМ Ч4Т1 В4, U 0,75 кВт n = 1390 ОБ/МИН	1		
В 13.2	СЕРИЯ 5.904-5	ВСТАВКА ВВ 19	1		
В 13.3	ТО ЖЕ	ВСТАВКА ВН 12 В19	1		
В19					
В 19.1	ГОСТ 5976-73	ВЕНТИЛЯТОР РАДИАЛЬ- НЫЙ № 4, ИСПОЛНЕНИЕ 1 ДИАМЕТР КОЛЕСА ДНОМ 10° С ЭЛЕКТРОДВИГАТЕЛЕМ Ч4Т1 В4 U 0,75 кВт n = 1390 ОБ/МИН	1		
В 19.2	СЕРИЯ 5.904-5	ВСТАВКА ВВ 19	1		
В 19.3	ТО ЖЕ	ВСТАВКА ВН 12	1		

251-4-55.87 - 08					
И. КОНТР.	СЫРЦОВА	ПОДПИСАНИКА / В КОНСТРУКЦИЯХ 1 090.1-1/ НА 380 ПОСЕЩЕНИИ В СМЕНУ УСТАНОВКИ СИСТЕМ В8; В13; В19	СТАДИЯ	ЛИСТ	ЛИСТОВ
НАЧ. СТО	САААСИИ		Р	33	
ЗАМ. НАЧ.	НИ		ГИПРОНИИЗДРАВ г. МОСКВА		
ГИП	КУШНАРЕВ				
РУК. ГР.	ГЕРИНА				
ИНЖ.	ЛИХАЧЕВА				

УЗЕЛ УПРАВЛЕНИЯ

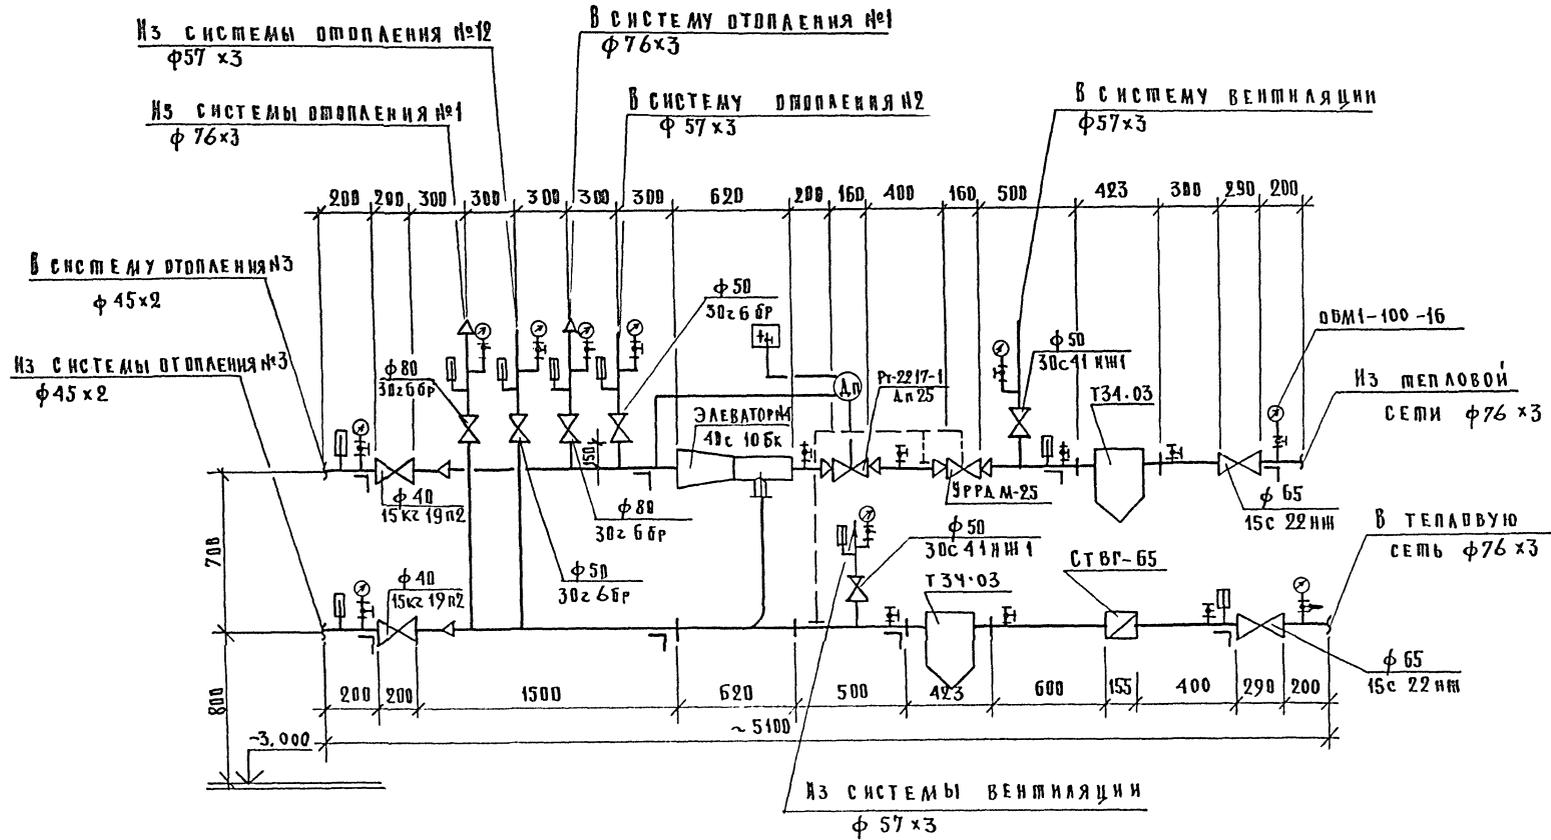

ФРАГМЕНТ ПЛАНА ПОДВАЛА В ОСЯХ Б-В

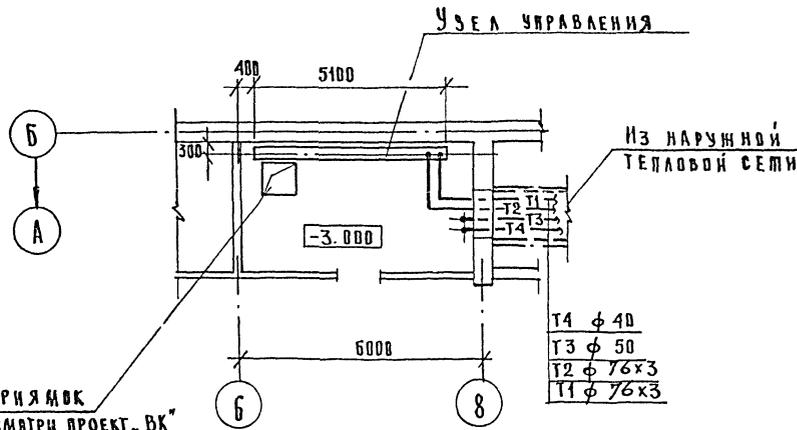

Дренажный приямок с насосом, гном смвтри проект „ВК“

- Т4 φ 40
- Т3 φ 50
- Т2 φ 76x3
- Т1 φ 76x3

Имя, № подвала, название и дата (дата) издана, № в. №

				251-4-55.87 - ДВ	
ПРИВЯЗКА:	И. КОНТР. СЫРЦОВА	САЛАСИНА	САЛАСИНА	ПОЛИКЛИНИКА (в конструкциях 1.0901-1) на 380 пос. Ленин в смену	СТАДИЯ Р
	САЛАСИНА	САЛАСИНА	САЛАСИНА		ЛИСТ 34
	САЛАСИНА	САЛАСИНА	САЛАСИНА		
И. В. №	САЛАСИНА	САЛАСИНА	САЛАСИНА	УЗЕЛ УПРАВЛЕНИЯ	ГИПРОНИИЗДРАВ г. МОСКВА

ИНВ.№ ПОДА. ПОДАТЬСЯ ДАТА ВЗАМ.ЛИН.№

ПРИВЯЗАН:			
ИНВ.№			

СТАДНЯ ЛИСТ ЛИСТОВ

ГИПРОНИИЗДРАВ
г. Москва

ФОРМАТ А4

ИНВ.№ ПОДА. ПОДАТЬСЯ ДАТА ВЗАМ.ЛИН.№



ПРИВЯЗАН:			
ИНВ.№			

СТАДНЯ ЛИСТ ЛИСТОВ

ГИПРОНИИЗДРАВ
г. Москва

ФОРМАТ А4

ИНВ.№ ПОДА. ПОДАТЬСЯ ДАТА ВЗАМ.ЛИН.№

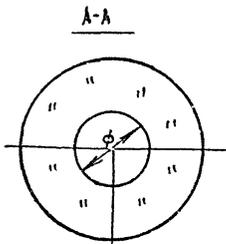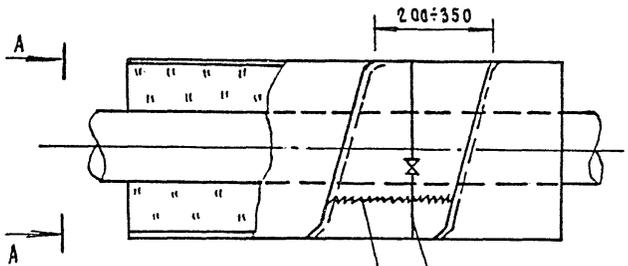

КОЛЬЦО
ПРОВОЛОКА 2-02 ГОСТ 3282-74*
М.СТО ГОСТ 14065-79*
СШИВКА
ПРОВОЛОКА 08-02 ГОСТ 3282-74*
М.СТО ГОСТ 14065-79*

ВОЗДУХОВОД
МИНЕРАЛОВАТНЫЕ ПЛИТЫ δ=40мм.
ГОСТ 23 206-83
СТЕКЛОТКАНЬ
ГОСТ 8481-75*

ПРИВЯЗАН:			
ИНВ.№			

251-4-55.87-08НЗ

КОНСТРУКЦИЯ
ИЗОЛЯЦИИ ВОЗДУХОВОДОВ

СТАДНЯ ЛИСТ ЛИСТОВ

ГИПРОНИИЗДРАВ
г. Москва

ФОРМАТ А4

ИНВ.№ ПОДА. ПОДАТЬСЯ ДАТА ВЗАМ.ЛИН.№

ПРИВЯЗАН:			
ИНВ.№			

СТАДНЯ ЛИСТ ЛИСТОВ

ГИПРОНИИЗДРАВ
г. Москва

ФОРМАТ А4

Отпечатано
в Новосибирском филиале ЦИТТ
630064 г. Новосибирск пр. Кирова Марса 1
Выдано в печать 10-го XII 1982 г.
Заказ № 3115 Тираж 140